

横浜市立小・中学校標準図

校舎95型12改

(G家具)

【令和2年2月】

図面記号の構成 G系列分類表

		000	100	200	300	400	500	600	700	800	900
区分番号	一般事項	ステンレス家具	収納家具 (スチール)	収納家具 (木・パーテーション)	収納家具 (木・その他)	収納家具 (木・その他)	収納家具 (木・その他)	掲示用家具	実習用家具	雑家具	
	校舎	00	共通事項	共通事項	共通事項	共通事項		共通事項	共通事項	共通事項	共通事項
	10	清掃用流し	整理戸棚	収納戸棚	収納戸棚	ロッカー	黒板・ホワイトボード	理科教室	雑		
	20	一槽流し		収納棚			掃除用具入	行事用ホワイトボード			
	30	給湯付一槽流し	引出付整理戸棚	ショーケース	引出付収納戸棚	靴入	曲面 黒板 ホワイトボード	調理教室	鏡		
	40		整理棚			吊戸棚	上下 黒板 ホワイトボード	運動器具			
	50	二槽流し	書架	書架	収納棚		引分 黒板 ホワイトボード				
	60	三槽流し	作業台	作業台			片引ホワイトボード				
	70	流し(市販品)	ロッカー		書架		上下曲面ホワイトボード				
	80	作業台・コンロ台	掃除用具入		作業台		掲示板(アルミ枠)				
	90	戸棚・棚他	靴入								
プール・部室・ 武道場・ 屋内運動場(改修)		1120(ア) 1121(武) 1122B(部)	1280(武・部) 1291(武・部・屋改修)		1450(武) 1451(部) 1460(ア)	1510(武) 1511(ア) 1512A・B(部) 1520(ア) 1530(ア)	1610(部)		1810(武) 1812(武) 1831(武)		
屋内運動場		1122A・B	1280 1290		1462 1463		1680		1830 1843 1840 1844 1841 1842		

※屋内運動場の備品は『横浜市立小・中学校屋内運動場95型18改(大規模校参考図)』に記載しました。


※屋内運動場改修工事の備品は『横浜市立小・中学校屋内運動場95型18改(大規模校参考図)』を使用します。
(ただし、靴入のみG-1291を使用します。)

名称	分類表		
縮尺		記号	G-000
設計年月日	令和2年2月		
横浜市建築局			

G-100 ステンレス家具（仕様）

1. 適用範囲	1) 本仕様は、横浜市学校建築工事備品のステンレス流し、観察台及び、収納庫等に適用する。	4. 仕 上	1) ステンレス鋼板表面は、#300以上のバフ研磨仕上とする。 2) 前項の給水管、給湯管は保温厚さ20mmのグラスウール保温筒を使用し、鉄線、原紙、綿布の順に仕上げ、綿布上に塗装（下塗り、中塗り、上塗り）を施したものとする。 3) シンクの裏面及び給水管は、アクリル樹脂系防露断熱塗装 厚2mmを施すものとする。
2. 材料及び規格	1) 使用するステンレス鋼は、JIS G 4304（熱間圧延ステンレス鋼 板及び鋼帯）または、JIS G 4305（冷間圧延ステンレス鋼板及び鋼帯）のSUS 304 及び SUS 430とする。 2) 使用する給水管は、JWWA K116水道用硬質塩化ビニルライニング鋼管「VA管」とし、ねじ込み式管端防食管継手とする。 3) 使用する給湯管は、JWWA K140水道用耐熱性硬質塩化ビニルライニング鋼管「HVA管」とし、継手類は給湯用ねじ込み式管端防食継手とする。 4) 給水管、給湯管とも保温帯を巻くものとする。	5. 付属金物	1) 引手及び取手は、ステンレスSUS 304とする。 2) 使用するビスは、ステンレスとする。 3) 排水トラップは、オーバーフロー付の場合は、T14AOC-50VP用、その他の場合は、T14A-50VP用とし、ゴミ収納器付とする。
3. 製 作	1) 溶接は、直流アルゴンアーク溶接とする。但し、骨組部は、交流アーク溶接も可とする。 2) 骨組及び補強材の溶接は、連続溶接とし、その強度は、部材と同等以上とする。 3) 人体の接し易い出隅部分は、10~20mm程度の丸面をとるものとする。 4) 幕板は、四方を折曲げ、四隅は平滑に仕上げる。長尺の場合は、各流しに図示通りに割付けタップビス止めとし、取外し可能とする。 5) 水栓取付部の穴は、φ26とし、その裏面に補強材をスポット溶接として取付ける。（図示） 6) 給水管及び給湯管取付金物は、縦管は1箇所、横引管は、両端に1箇所ずつ取付ける。但し、最大支持間隔は、1200とする。 7) 給水管、給湯管のネジ接合部にはシール材を使用し、規定の締め付けを行う。	6. 据付け 7. 検査及び試験 8. 工事区分	1) 据付けは、ホールインアンカーにより、床に水平に固定する。 1) 製品は、図面と適合していなければならない。 2) 仕上は、良好で、著しい傷、変形、亀裂及び溶接ずれなどがあるてはならない。 3) ネジ類の締付け、溶接が完全に行われていなければならない。 4) 製品の寸法精度は、±2mm以下とする。 5) 給水管及び給湯管は、10kg/m ² による20分間の水圧試験を行う。 6) シンク及びトラップ取合部は、満水試験（20分間）により漏水がないものとする。

名称	仕様		
縮尺		記号	G-100
設計年月日	令和2年2月		
横浜市建築局			

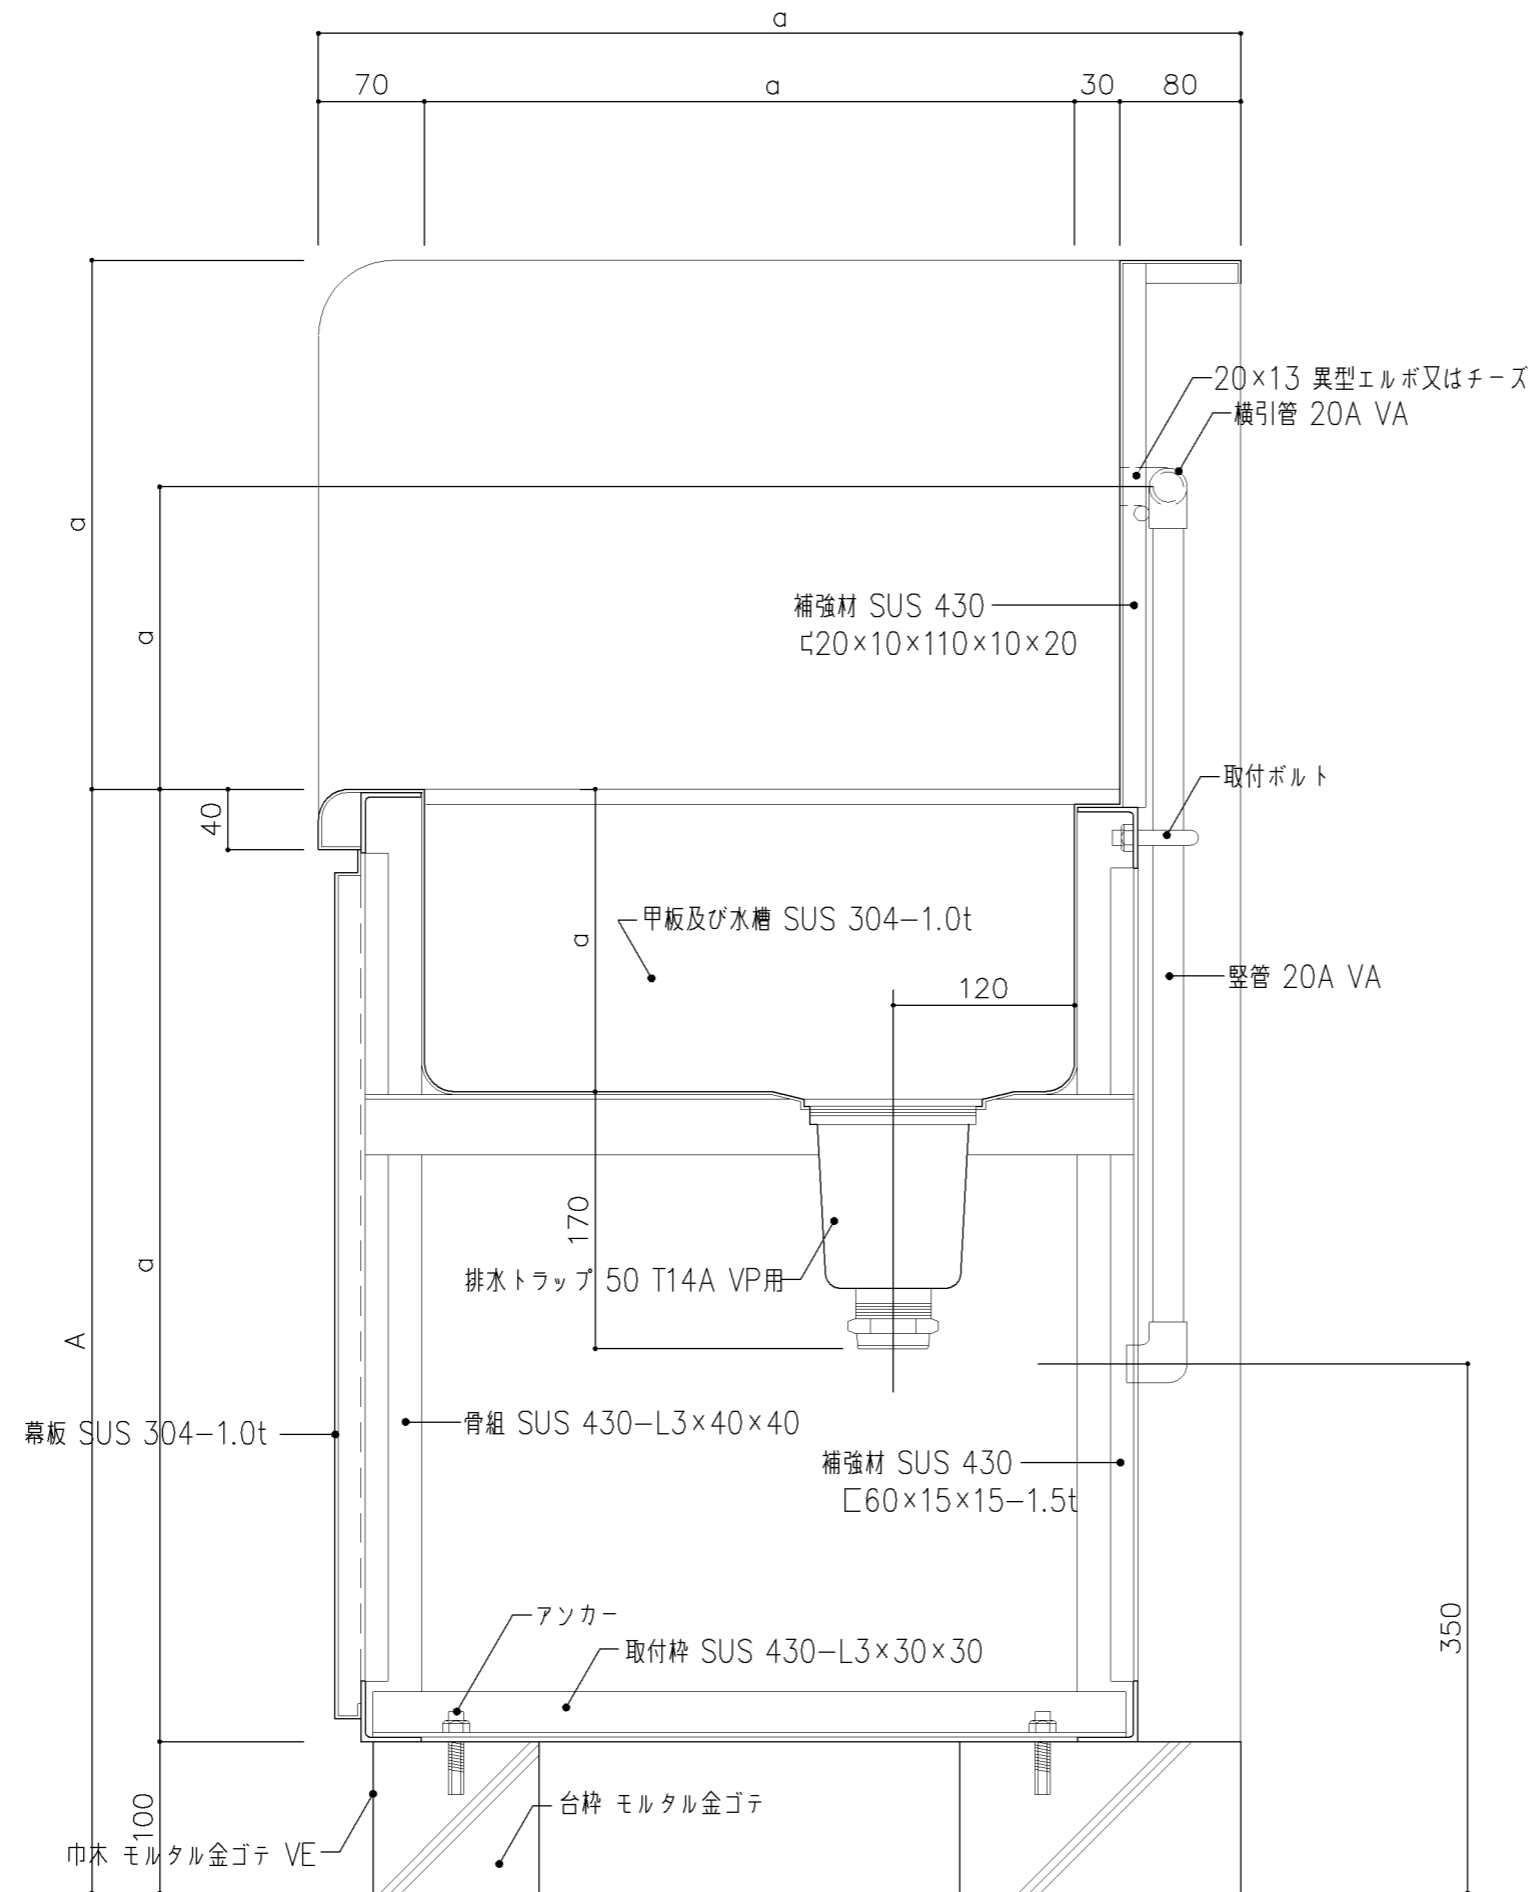


断面詳細図


■ A (床面からの高さ) 寸法			
清掃用流し			
・小学校	:	580	
・中学校	:	730	
・管理諸室	:	730	
(但し特殊学級は 800とする)			
手洗い流し			
・小学校	:	580	
・中学校	:	730	
・管理諸室	:	730	
流し			
・小学校	:	670	
・中学校	:	760	
・管理諸室	:	800	
(但し保健室は 750とする)			
※ 流しのA寸法は、学校用家具の手引(文部省発行)の実験台、実習台と同じ高さを基本としている。			
注) a寸法は、各図面参照			
名称	標準断面詳細図		
縮尺	1/5	記号	G-101
設計年月日	令和2年2月		
横浜市建築局			

仕 様		
番号	名称	材質
①	幕板	SUS 304-1.0t
②	排水トラップ	50T14AOCVP用 ゴミ収納付
③	給水横引管	20A VA
④	給水縦引管	20A VA
⑤	オーバーフロー	25Aストレーナー付
⑥	取付ボルト	
⑦	取付金具	
⑧	取出シ	
⑨	補強材	SUS 430-1.0t


注) a寸法は、各図面参照

名称	標準詳細図		
縮尺	1/3	記号	G-102
設計年月	令和2年2月		
横浜市建築局			

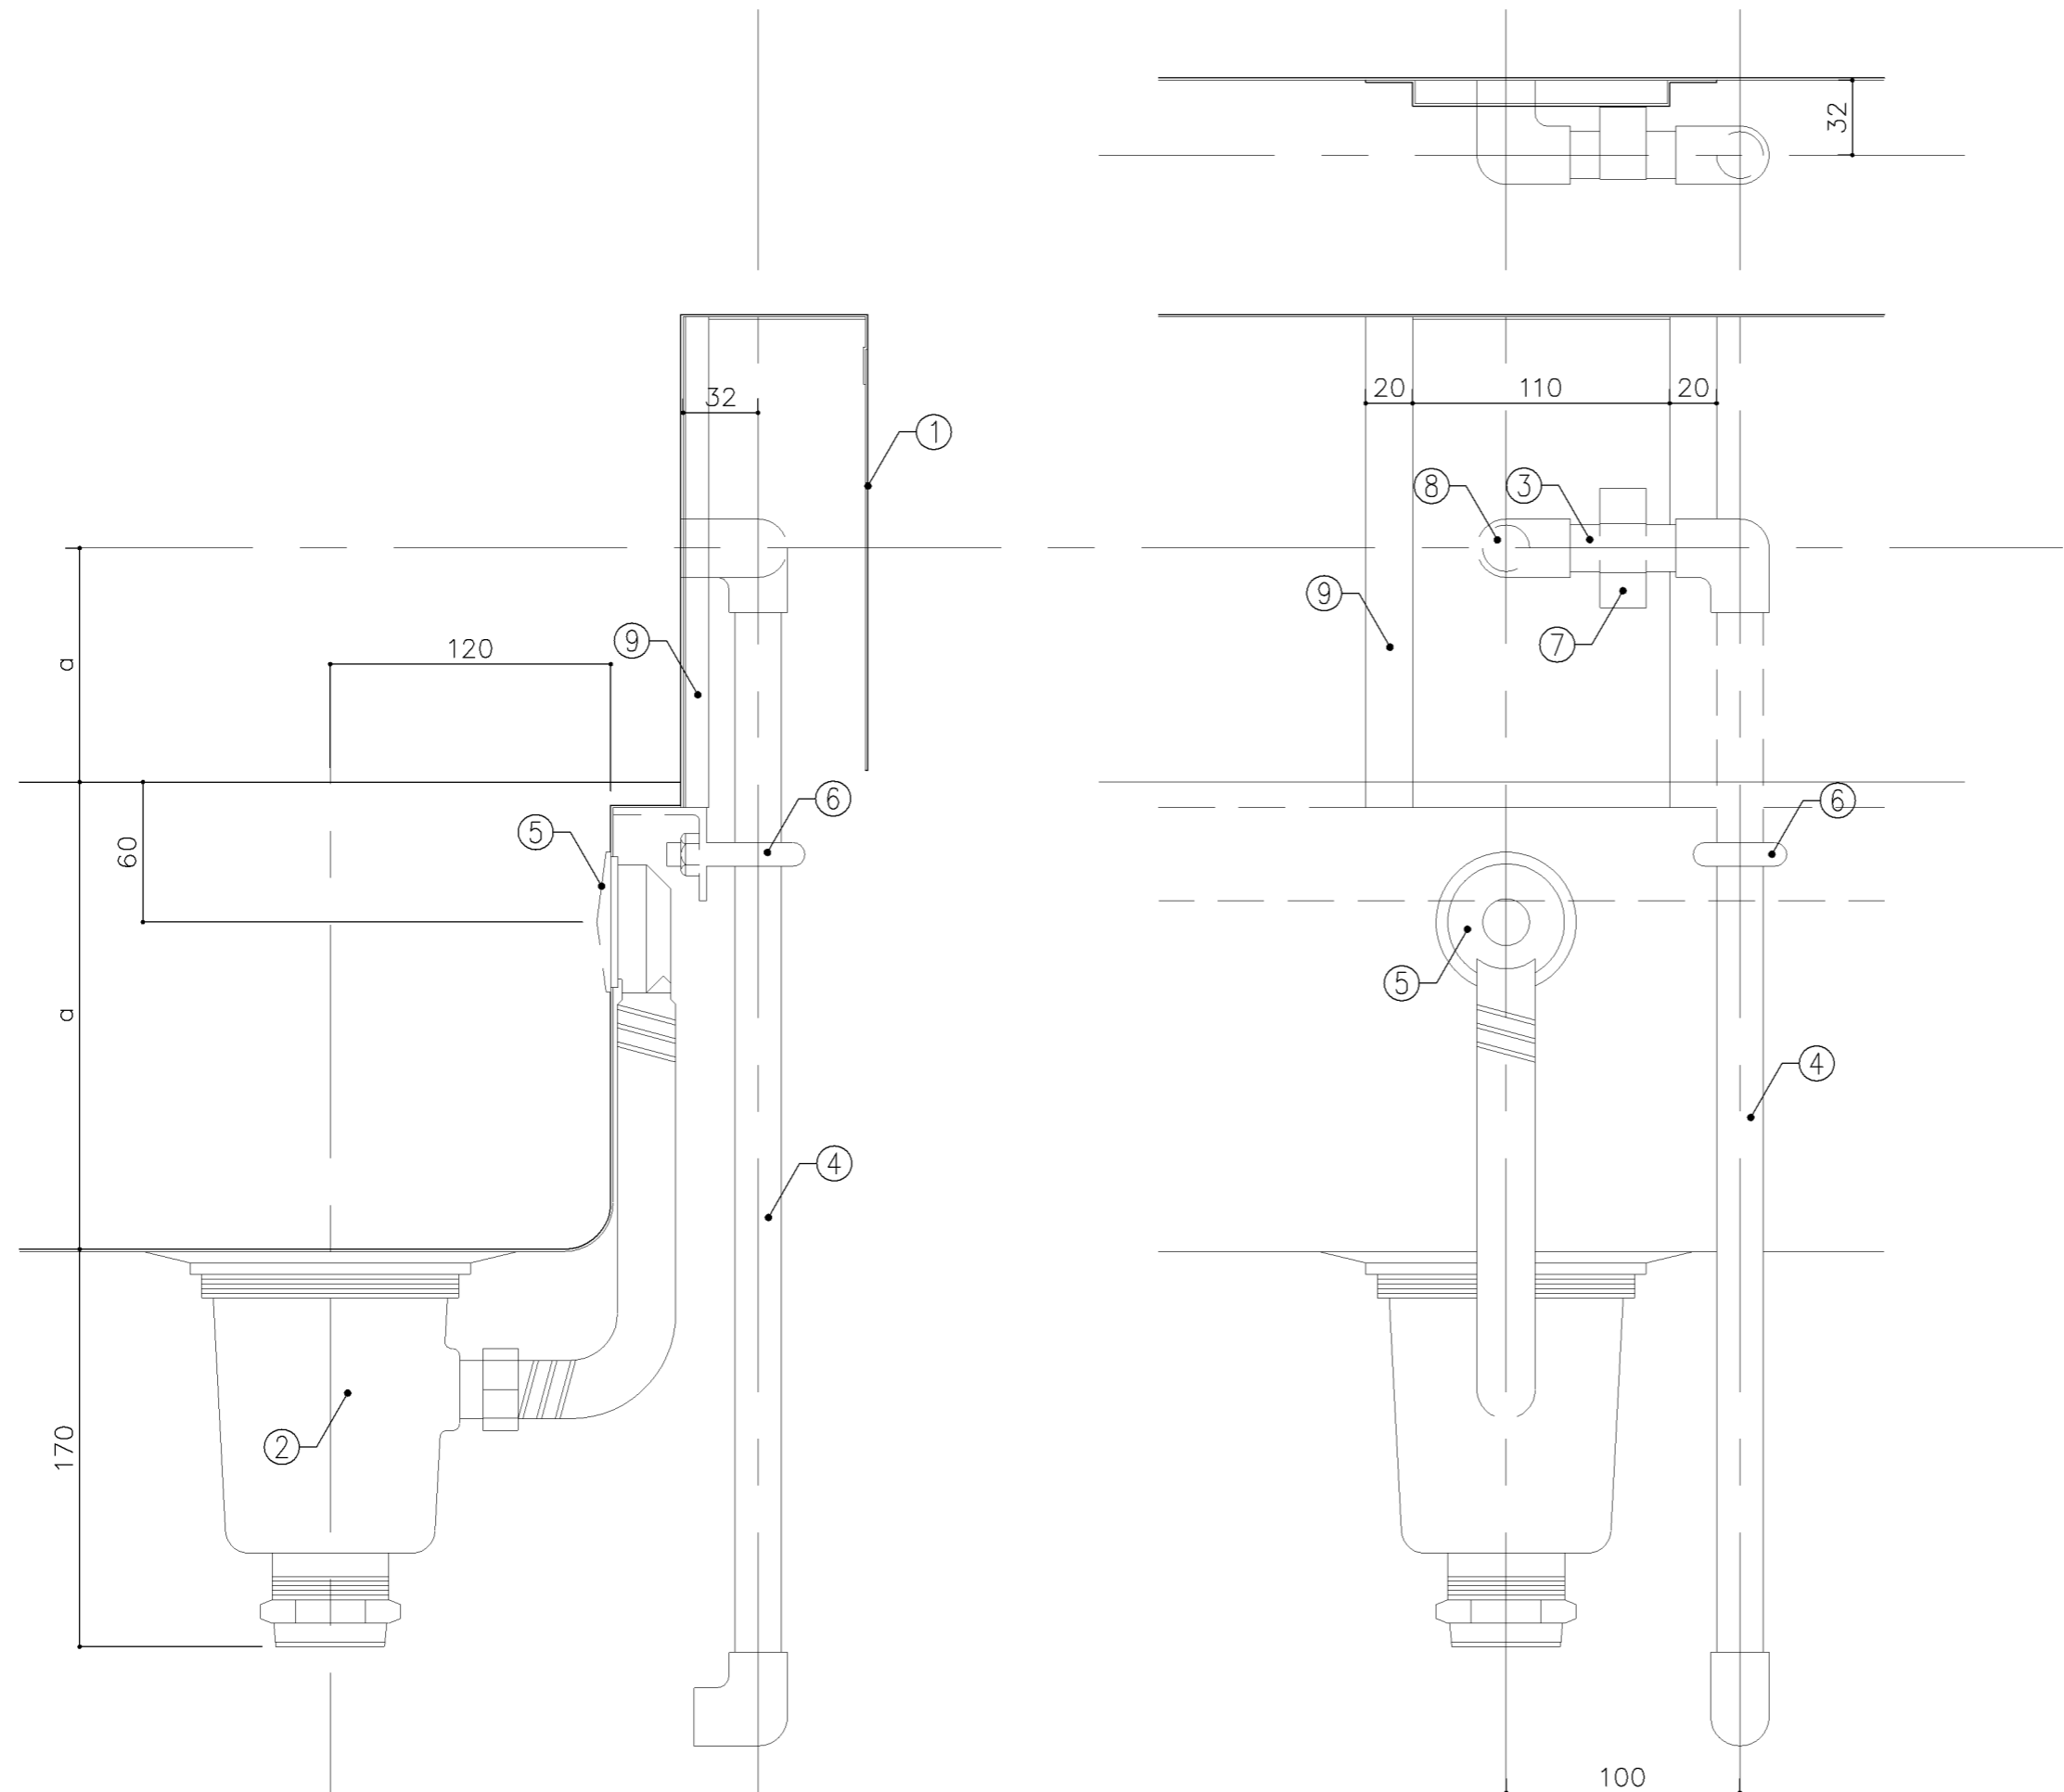


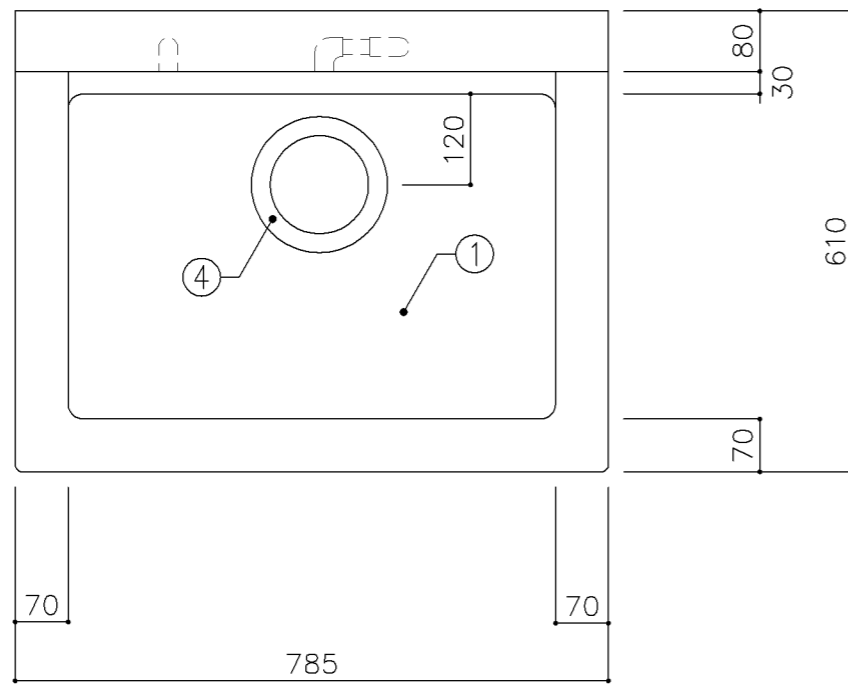

平面図

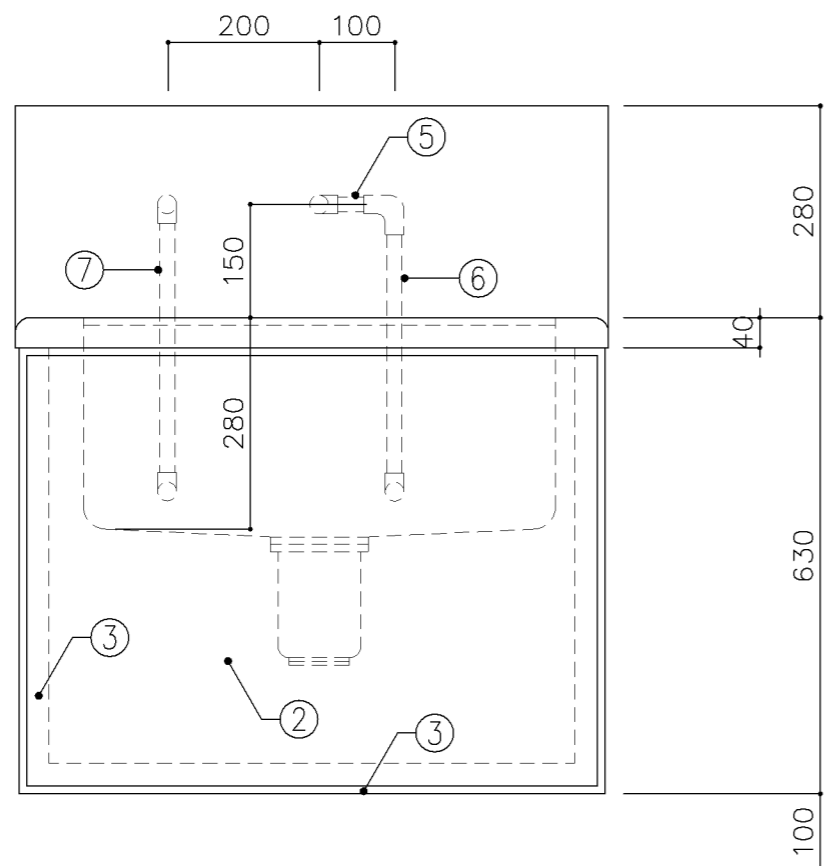


正面図

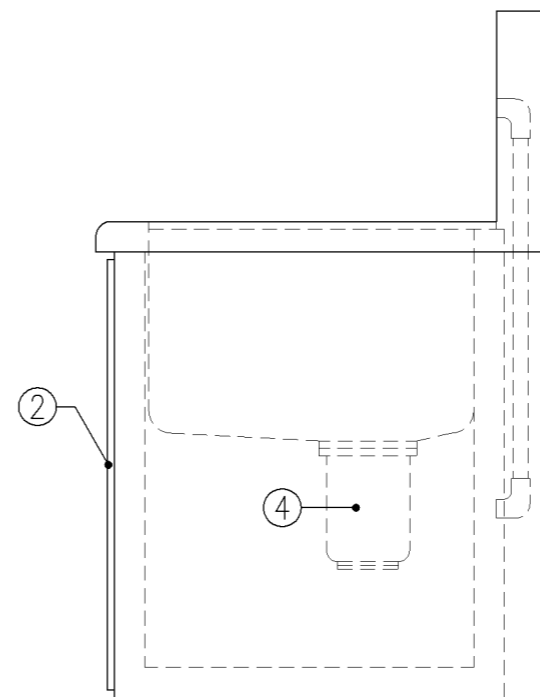


側面図


寸法		
W785 × D610 × H630		
使用箇所		
調理教室		
仕様		
番号	名称	材質
①	甲板・水槽	SUS 304-1.0t
②	幕板	SUS 304-1.0t
③	骨組	SUS 430-L3×40×40
④	排水トラップ	50T14AVP用 ゴミ収納付
⑤	給水横引管	20A VA
⑥	給水縦引管	20A VA
⑦	給湯縦引管	20A HVA
金物		
番号	使用箇所	名称
特記事項		
混合×1		
名称	清掃用流し（給湯付）	
縮尺	1/10	記号 G-111A
設計年月日	令和2年2月	
横浜市建築局		

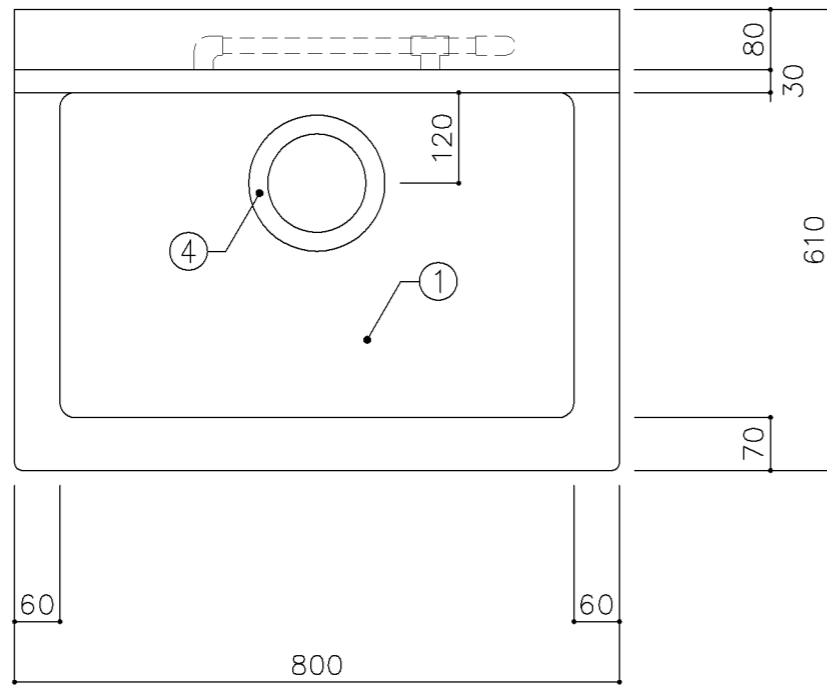

平面図

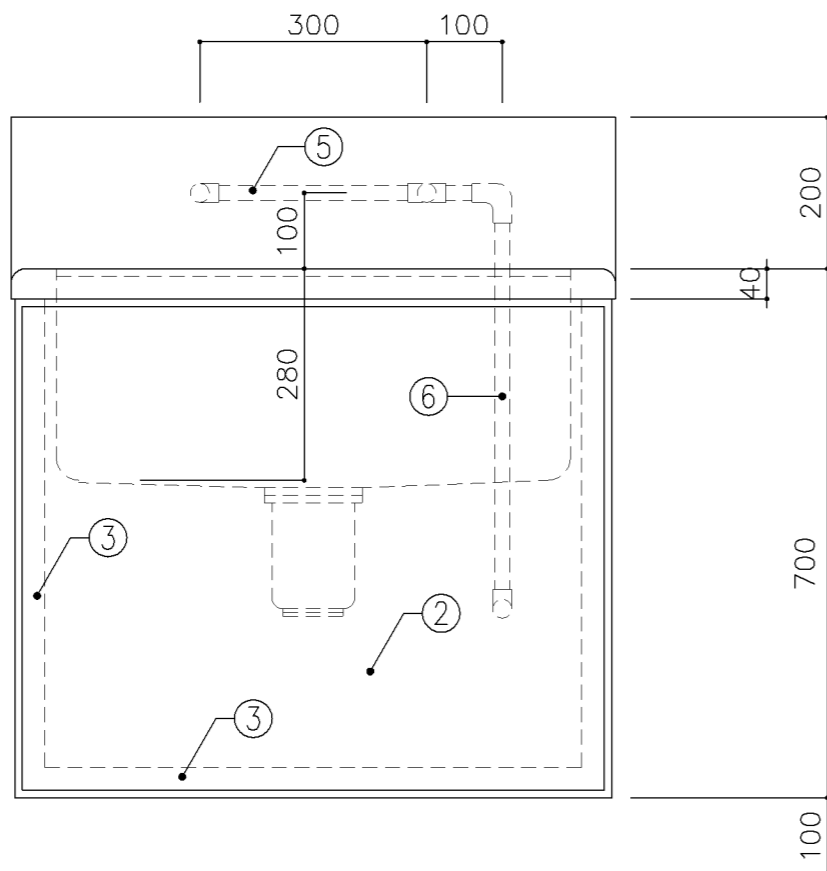

正面図

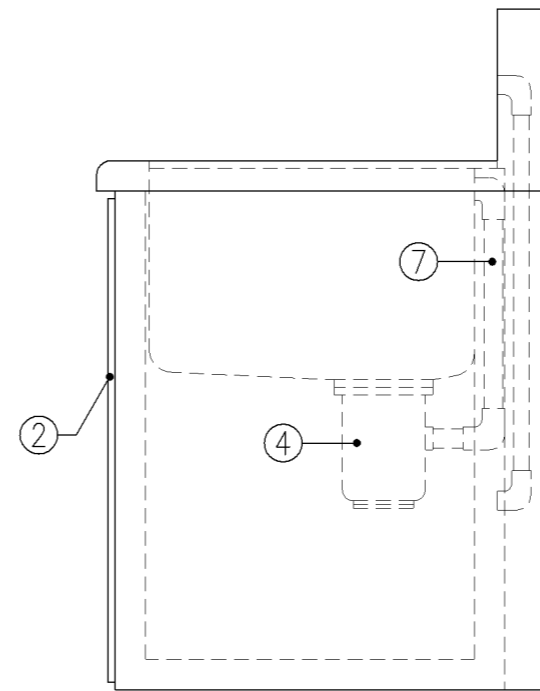

側面図

寸法
W800 × D610 × H700

使用箇所

図画工作準備室

仕様

番号	名称	材質
①	甲板・水槽	SUS 304-1.0t
②	幕板	SUS 304-1.0t
③	骨組	SUS 430-L3×40×40
④	排水トラップ	50T14AOCVP用 ゴミ収納付
⑤	給水横引管	20A VA
⑥	給水縦引管	20A VA
⑦	オーバーフロー	25Aストレーナー付

金物

番号 使用箇所 名称

特記事項

給水×2


名称 一槽流し

縮尺 1/10 記号 G-120


設計年月日 令和2年2月

横浜市建築局


寸法		
W1,650 × D610 × H660		
使用箇所		
美術教室		
仕様		
番号	名称	材質
①	甲板・水槽	SUS 304-1.0t
②	幕板	SUS 304-1.0t
③	骨組	SUS 430-L3×40×40
④	排水トラップ	50T14AOCVP用 ゴミ収納付
⑤	補強材	SUS 430-1.5t×60
⑥	給水横引管	20A VA
⑦	給水縦引管	20A VA
⑧	オーバーフロー	25Aストレーナー付
金物		
番号	使用箇所	名称
特記事項		
給水×3		
名称	一槽流し	
縮尺	1/10	記号 G-121
設計年月日	令和2年2月	
横浜市建築局		

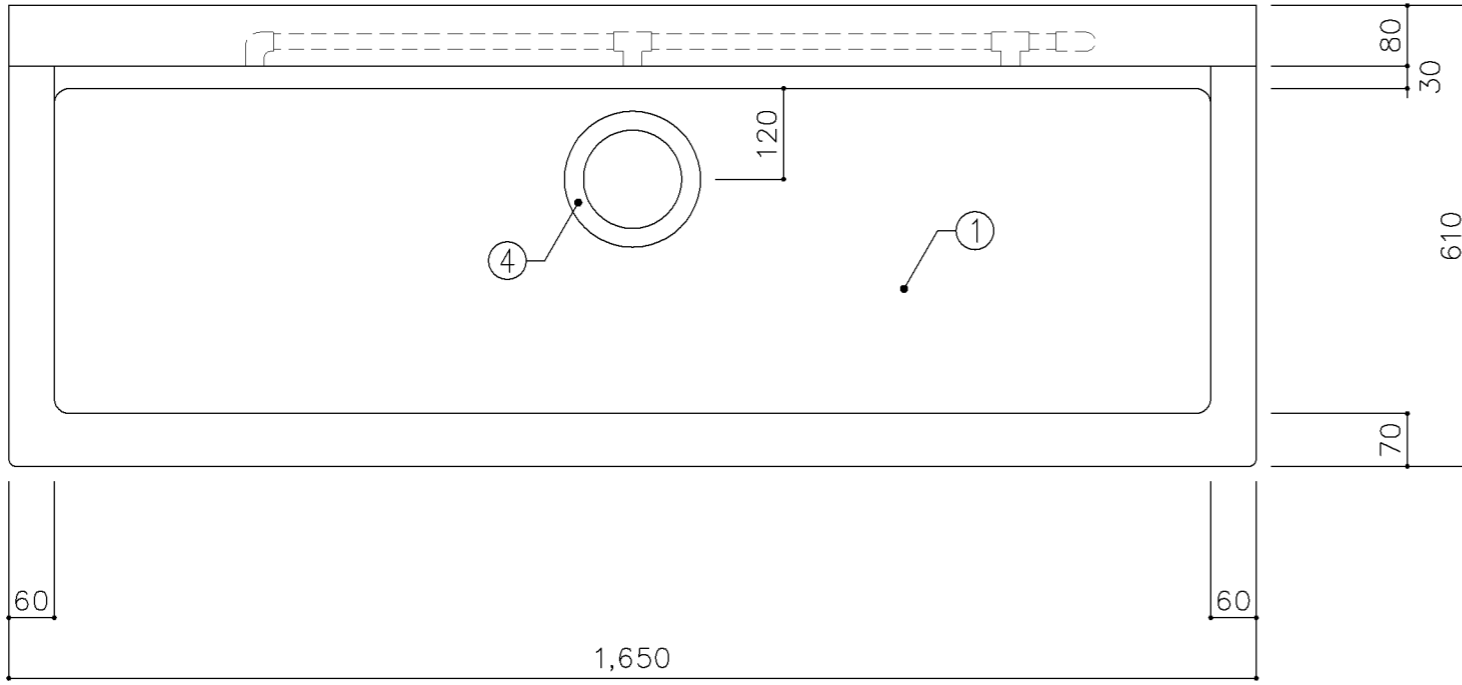


平面図

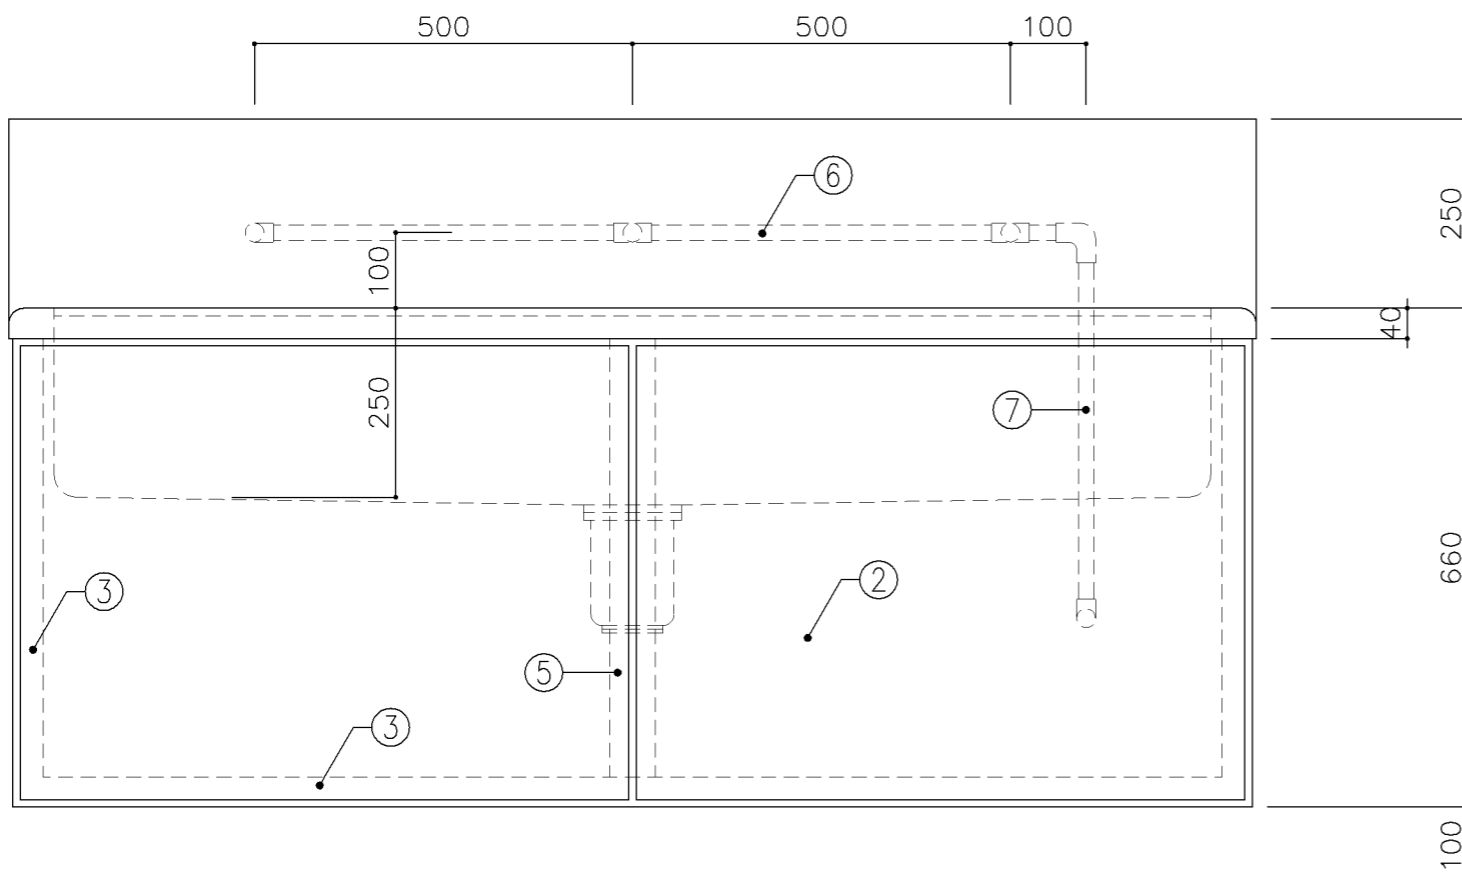


正面図

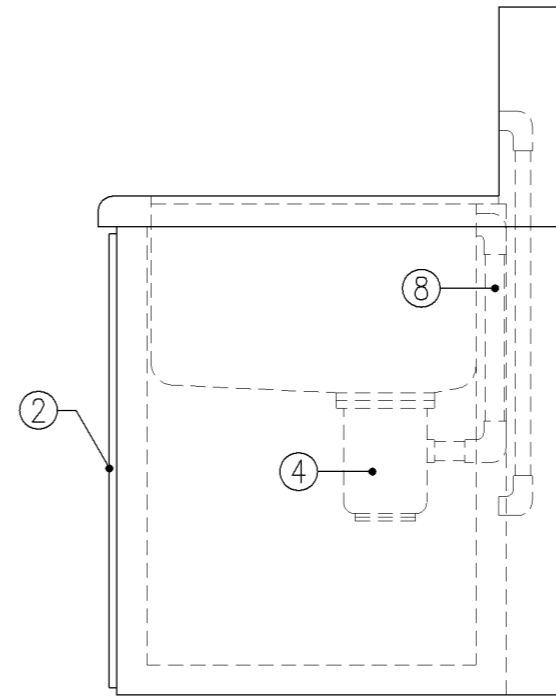


側面図

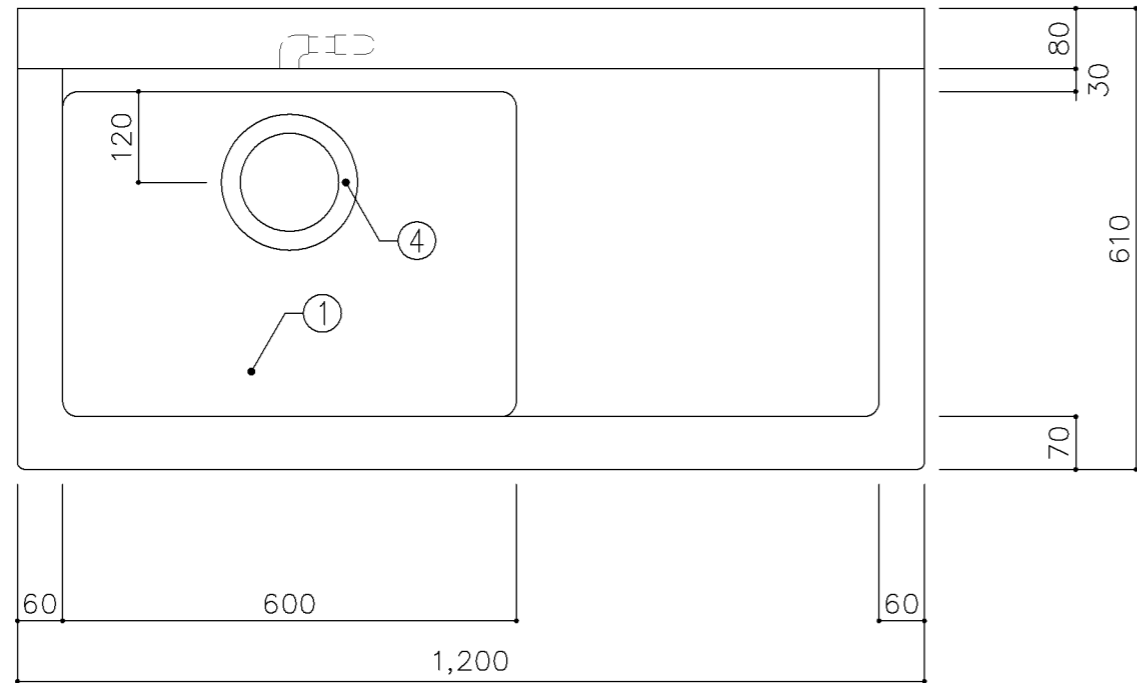

平面図

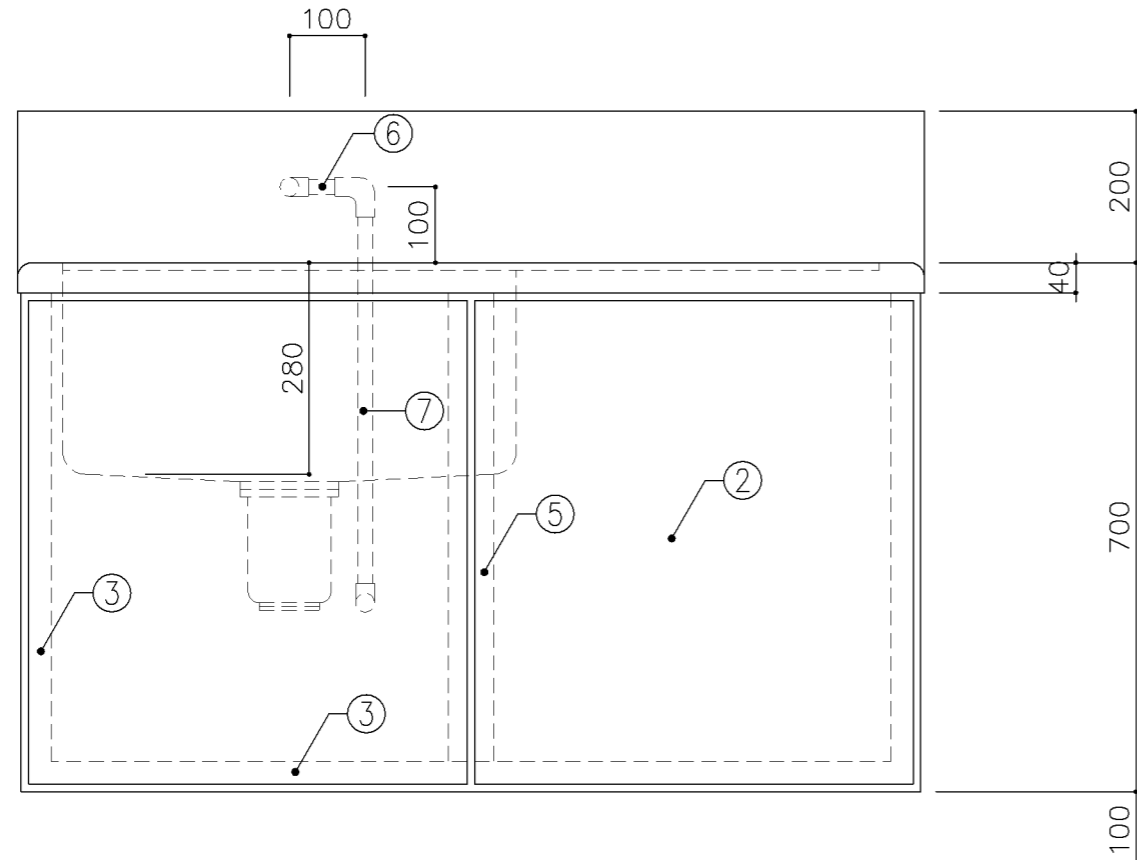


正面図

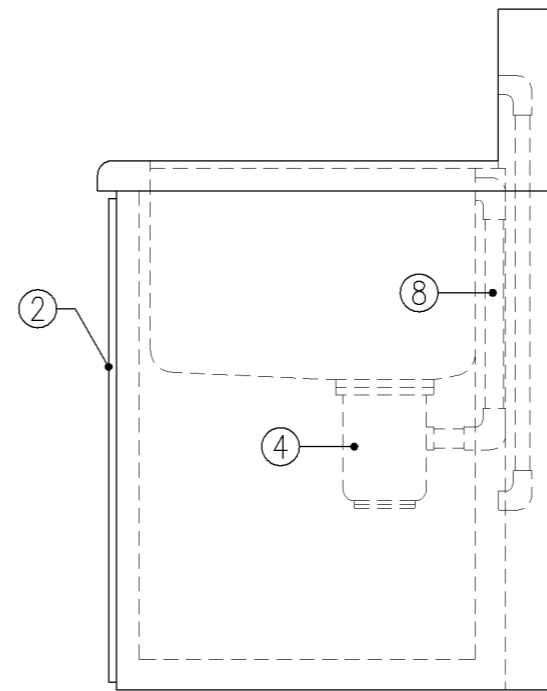


側面図


寸法		
W1,200 × D610 × H700		
使用箇所		
美術準備室		
仕様		
番号	名称	材質
①	甲板・水槽	SUS 304-1.0t
②	幕板	SUS 304-1.0t
③	骨組	SUS 430-L3×40×40
④	排水トラップ	50T14AOCVP用 ゴミ収納付
⑤	補強材	SUS 430-1.5t×60
⑥	給水横引管	20A VA
⑦	給水縦引管	20A VA
⑧	オーバーフロー	25Aストレーナー付
金物		
番号	使用箇所	名称
特記事項		
給水×1		
名称		作業台付一槽流し
縮尺	1/10	記号 G-122
設計年月日		令和2年2月
横浜市建築局		

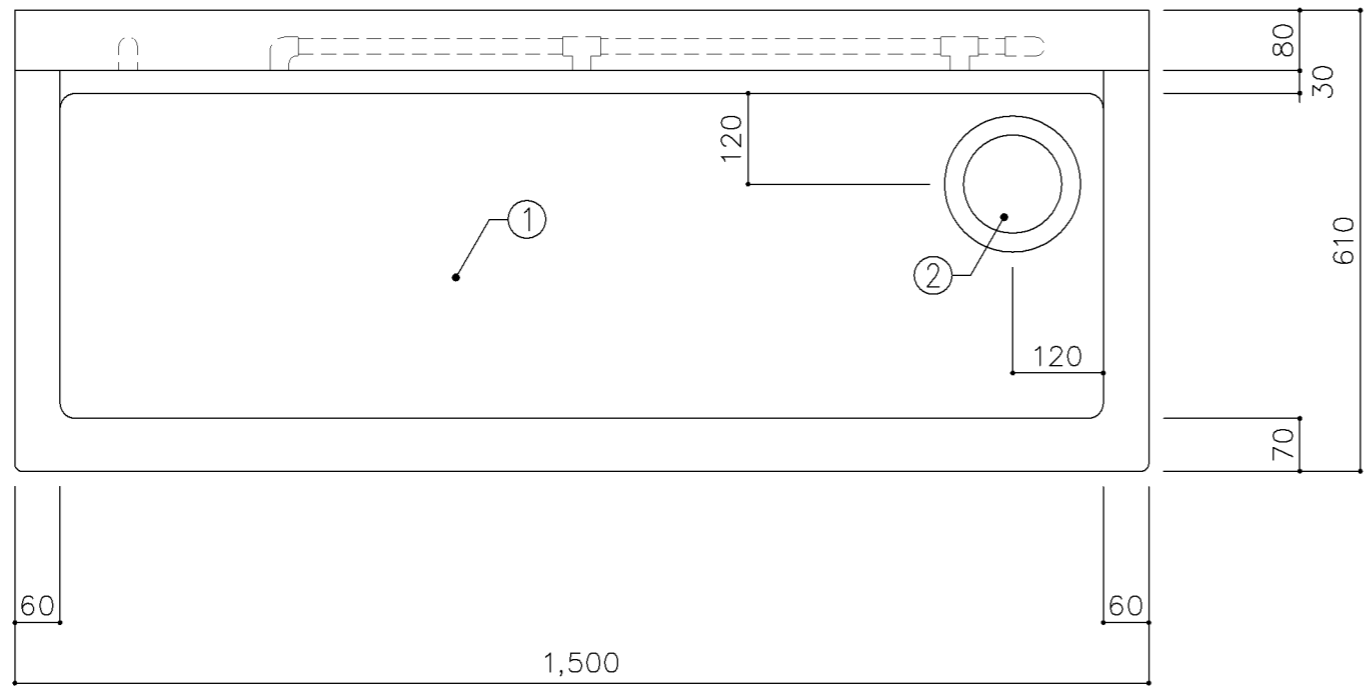

平面図

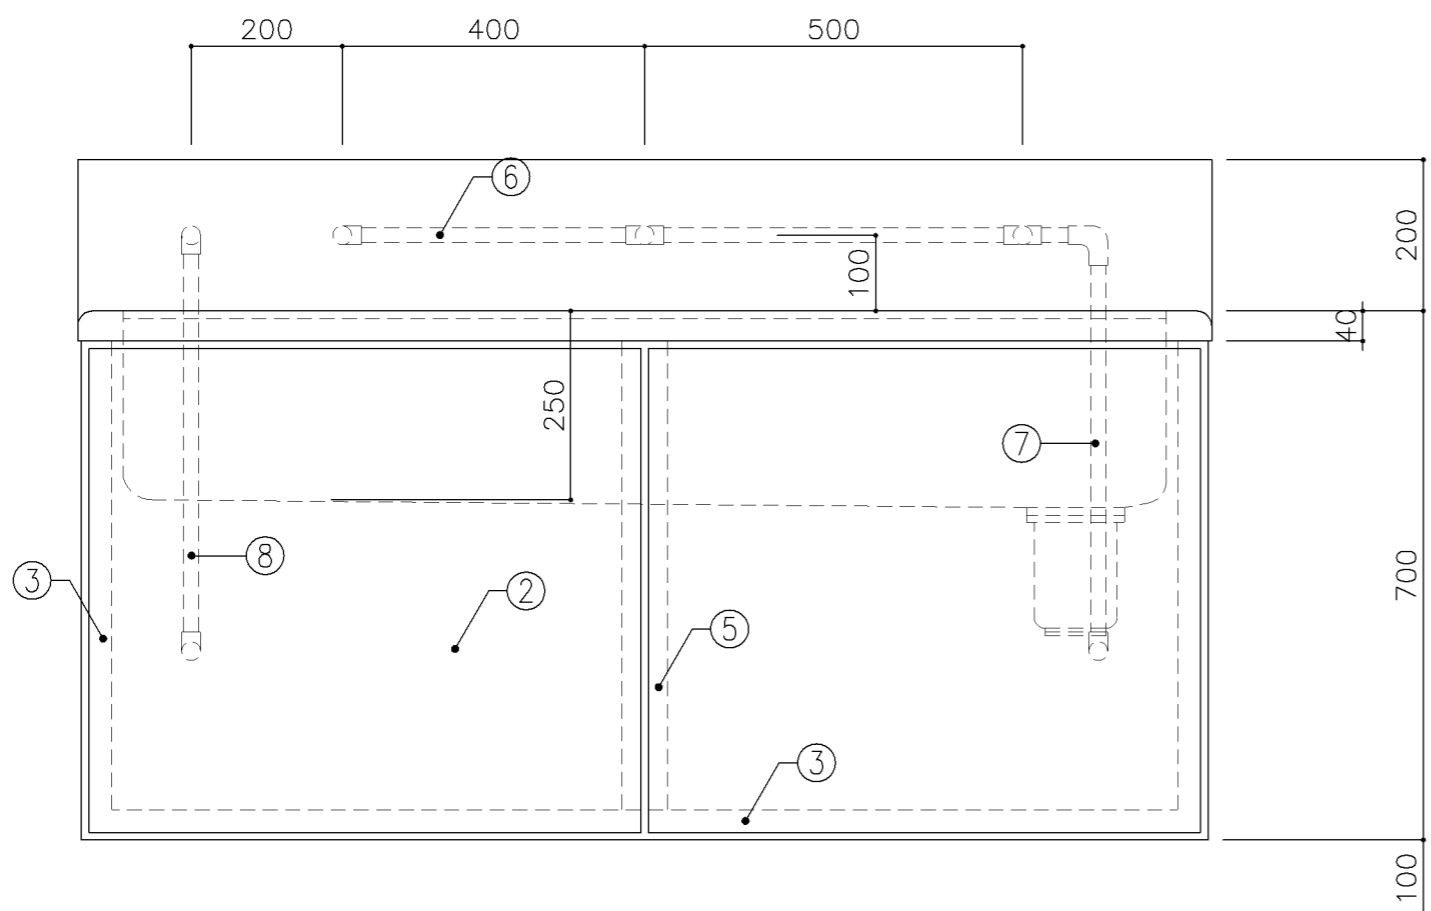


正面図

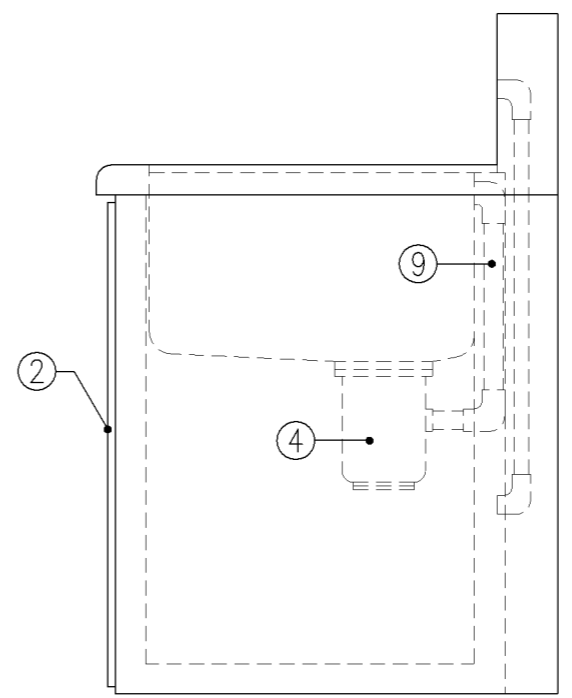


側面図


寸法		
W1,500 × D610 × H700		
使用箇所		
理科準備室		
仕様		
番号	名称	材質
①	甲板・水槽	SUS 304-1.0t
②	幕板	SUS 304-1.0t
③	骨組	SUS 430-L3×40×40
④	排水トラップ	50T14AOCVP用 ゴミ収納付
⑤	補強材	SUS 430-1.5t×60
⑥	給水横引管	20A VA
⑦	給水縦引管	20A VA
⑧	給湯縦引管	20A HVA
⑨	オーバーフロー	25Aストレーナー付
金物		
番号	使用箇所	名称
特記事項		
給水×2		
混合×1(左)		
名称	一槽流し(給湯付)	
縮尺	1/10	記号 G-131
設計年月日	令和2年2月	
横浜市建築局		

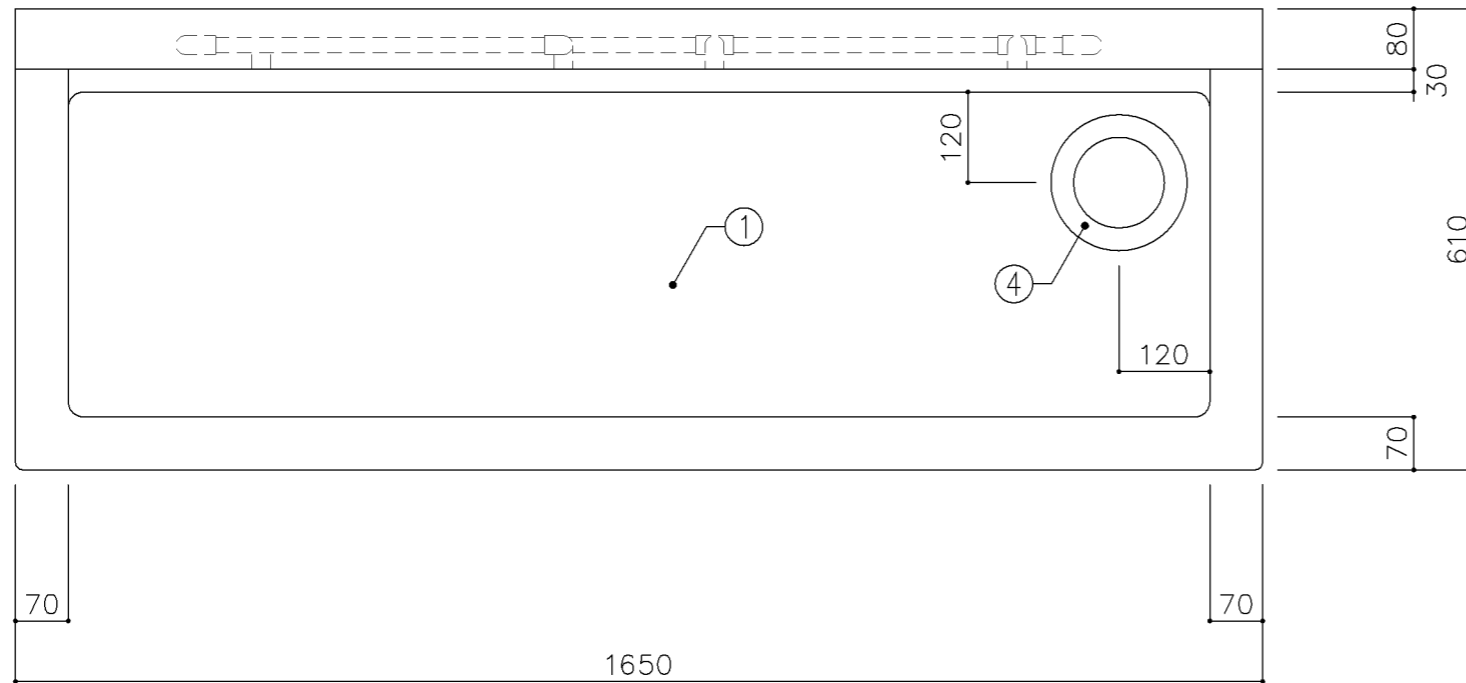

平面図

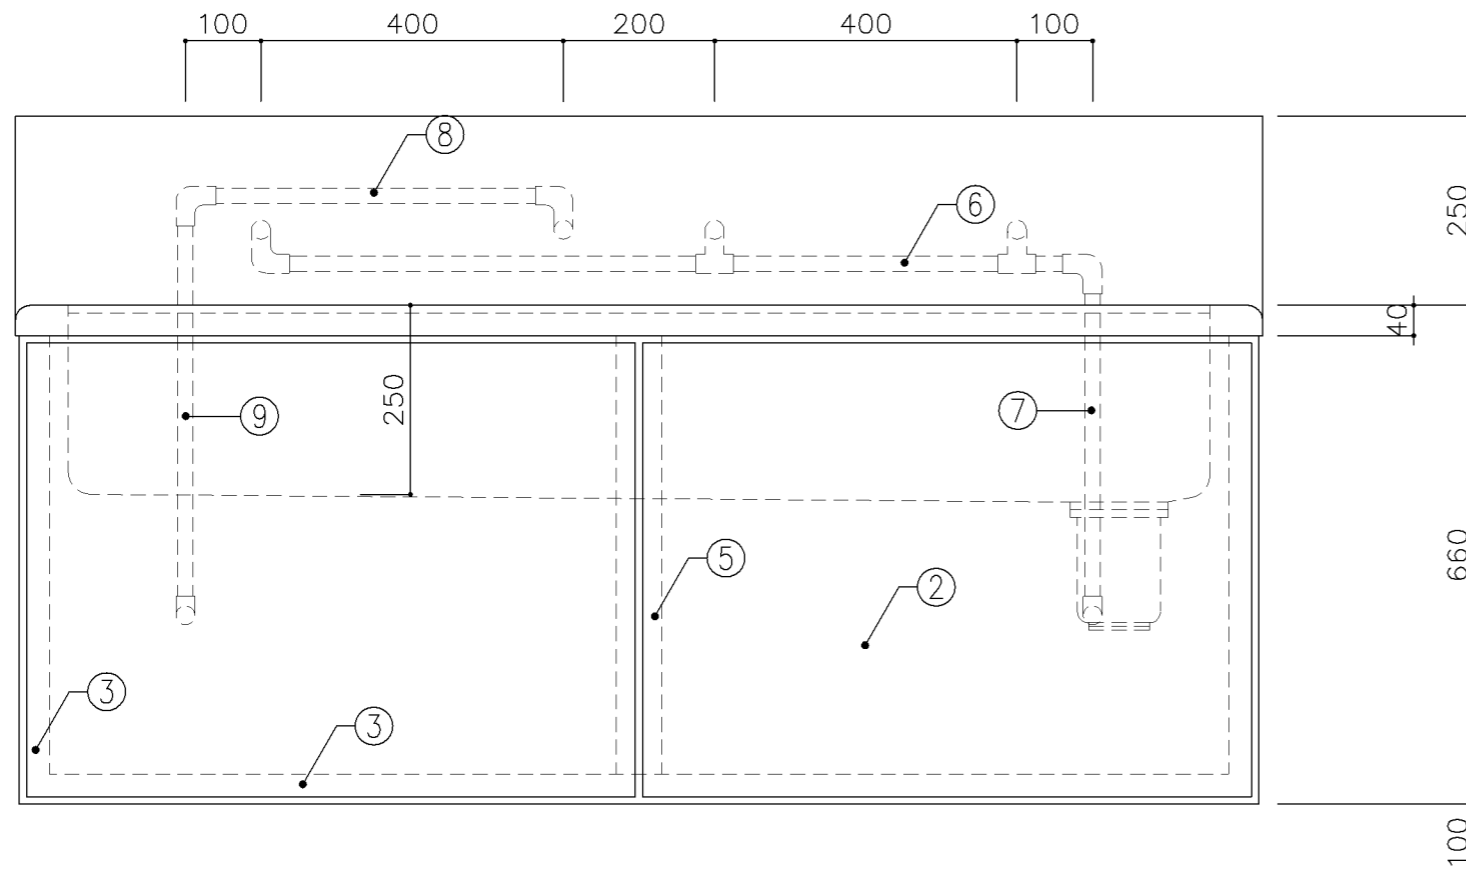


正面図

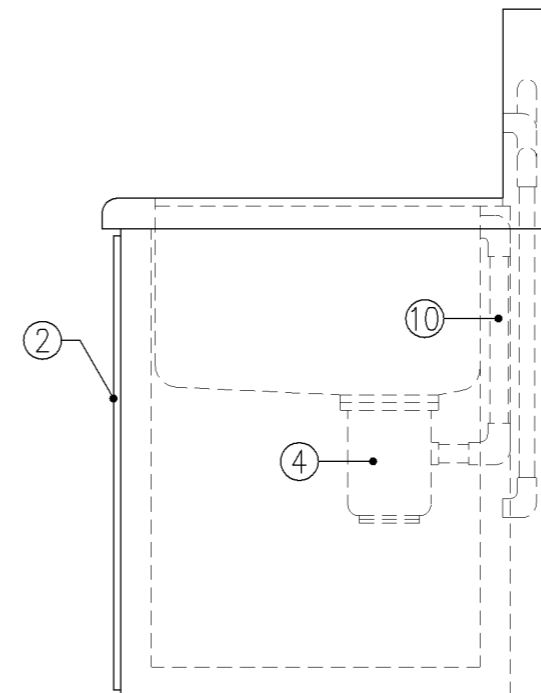


側面図



寸法		
W1,650 × D610 × H660		
使用箇所		
個別支援教室（第二学習室）（中学校）		
仕様		
番号	名称	材質
①	甲板・水槽	SUS 304-1.0t
②	幕板	SUS 304-1.0t
③	骨組	SUS 430-L3×40×40
④	排水トラップ	50T14AOCVP用 ゴミ収納付
⑤	補強材	SUS 430-1.5t×60
⑥	給水横引管	20A VA
⑦	給水縦引管	20A VA
⑧	給湯横引管	20A HVA
⑨	給湯縦引管	20A HVA
⑩	オーバーフロー	25Aストレーナー付
金物		
番号	使用箇所	名称
特記事項		
給水×2		
混合×1（中央）		
名称	一槽流し（給湯付）	
縮尺	1/10	記号 G-137
設計年月日	令和2年2月	
横浜市建築局		

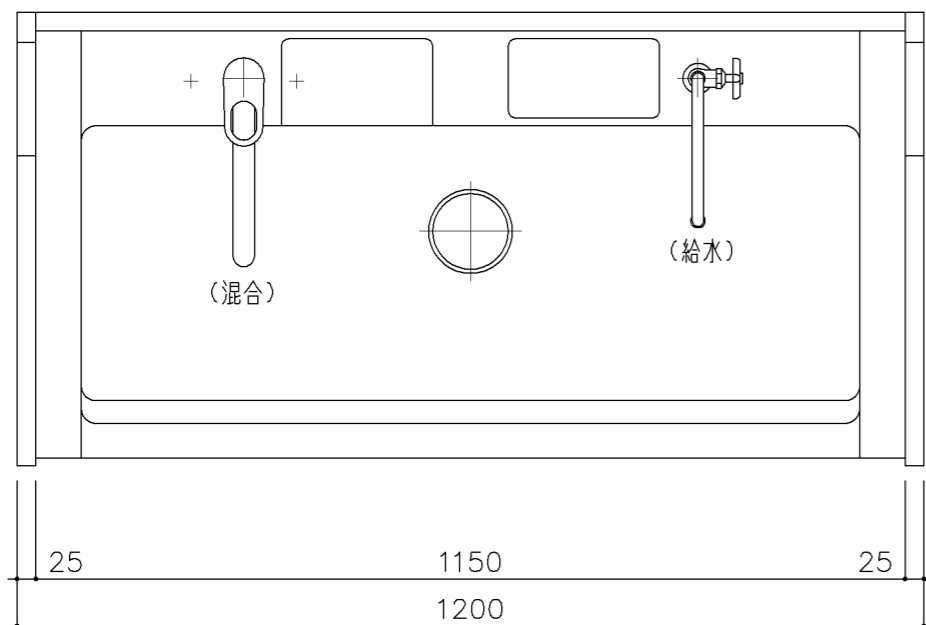

平面図

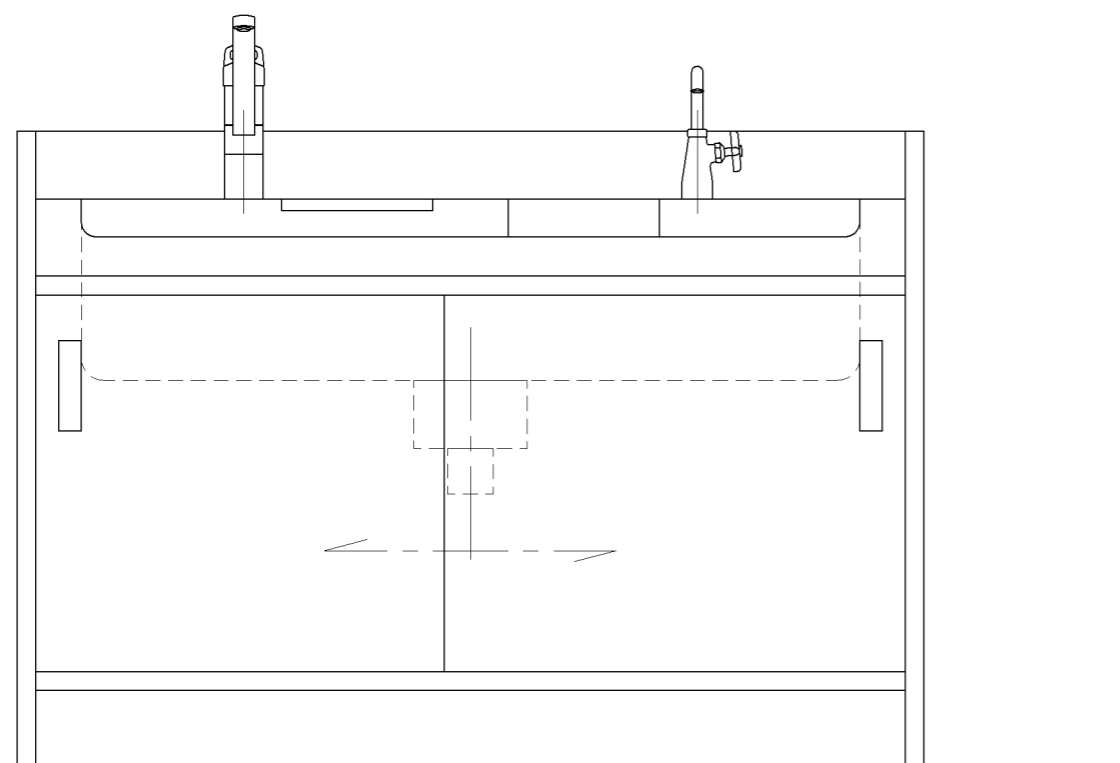

正面図

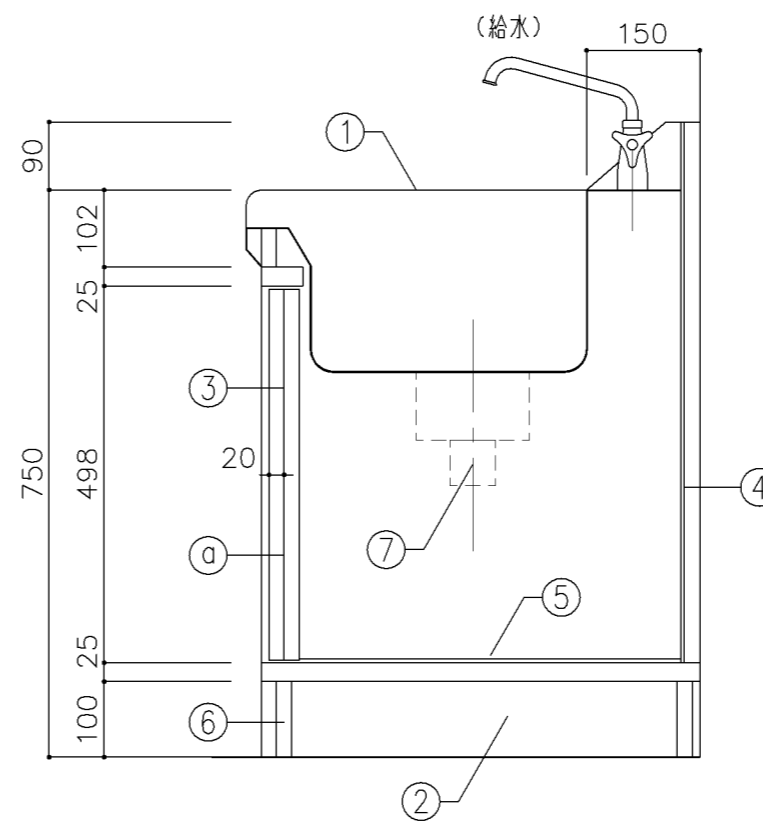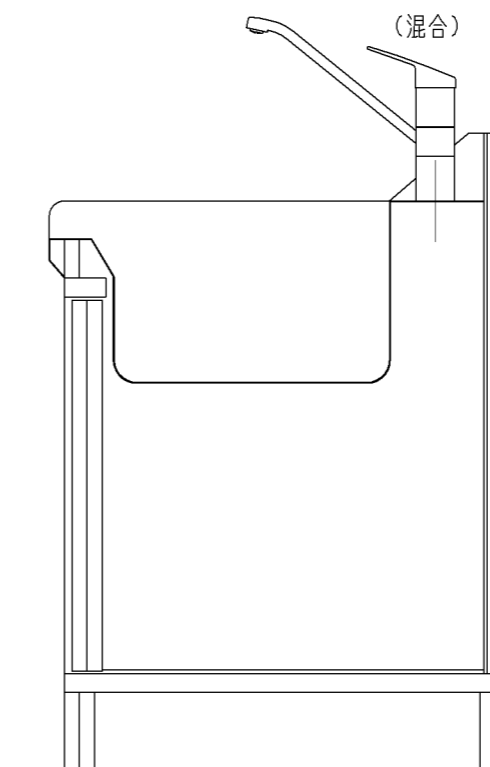

側面図

寸法
W1,200 × D600 × H750

使用箇所
保健室


仕様				
番号	名称	芯材	材質	仕上
①	シンク		FRP	
②	本体	A-1	ポリエステル化粧合板	
③	引違戸	A-1	ポリエステル化粧合板	
④	裏板	A-1	ポリエステル化粧合板	
⑤	底板		SUS 304-0.6t	
⑥	巾木	B-1	ポリエステル化粧合板	
⑦	排水トラップ		50T14AVP用 ゴミ収納付	

金物	
番号	使用箇所
Ⓐ	引違戸
	堀込引手、シリンダー栓錠


特記事項

- ・木口の形状については、G-400より選定する。
- ・見掛かりはポリエステル化粧合板とする。
- ・引違戸の厚みは、30mmを原則とする。
- ・水栓数は設備と協議のこと。
- ・給水×1
- ・混合×1(左)


名称	一槽流し(給湯付)		
縮尺	1/10	記号	G-138
設計年月	令和2年2月		
横浜市建築局			

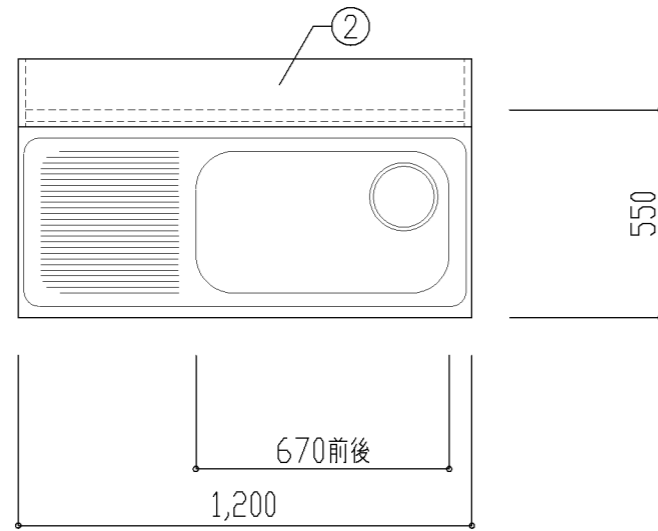

平面図

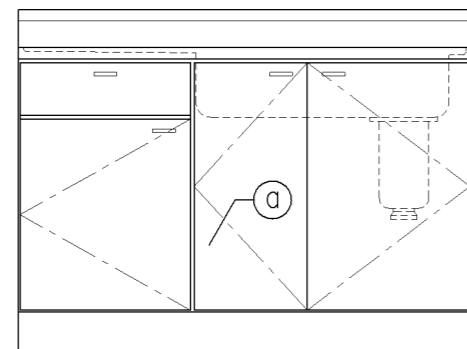

正面図

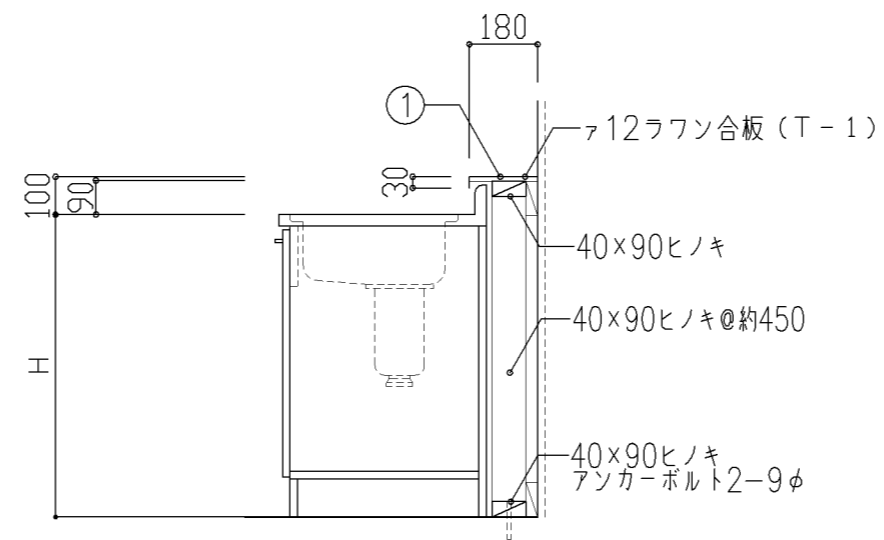

断面図

寸法

A: W1,200 × D550 × H700
 B: W1,200 × D550 × H800

使用箇所

A: 個別支援学級教室(第一学習室)(小学校)
 B: 個別支援学級教室(第一学習室)(中学校)
 職員室(小・中学校)

仕様

番号	名称	芯材	材質	仕上
①	水切カバー		SUS 304 0.8t	研磨
②	側板		本体と同材	

・流し台は、各メーカーBL認定品とし
 細目仕様は、各メーカー仕様とする。


金物

番号	使用箇所	名称
㉑	扉	スライド丁番、取手、包丁差 ローラーキャッチャー


特記事項

・コンクリートに接する木部は、防腐剤塗とする。
 ・混合×1


名称	流し台(給湯付)		
縮尺	1/20	記号	G-170
設計年月		令和2年2月	
横浜市建築局			

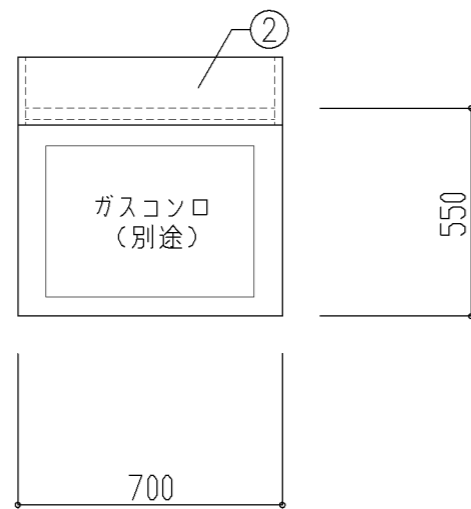

平面図

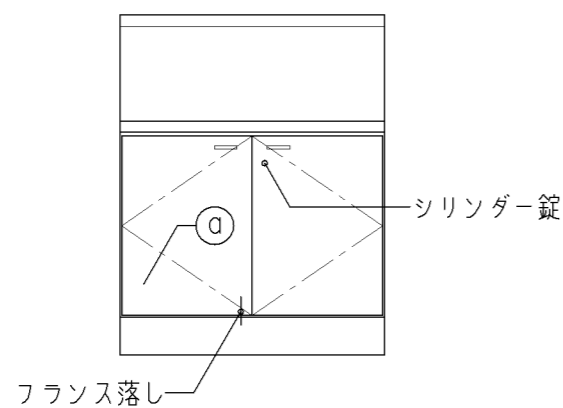

正面図

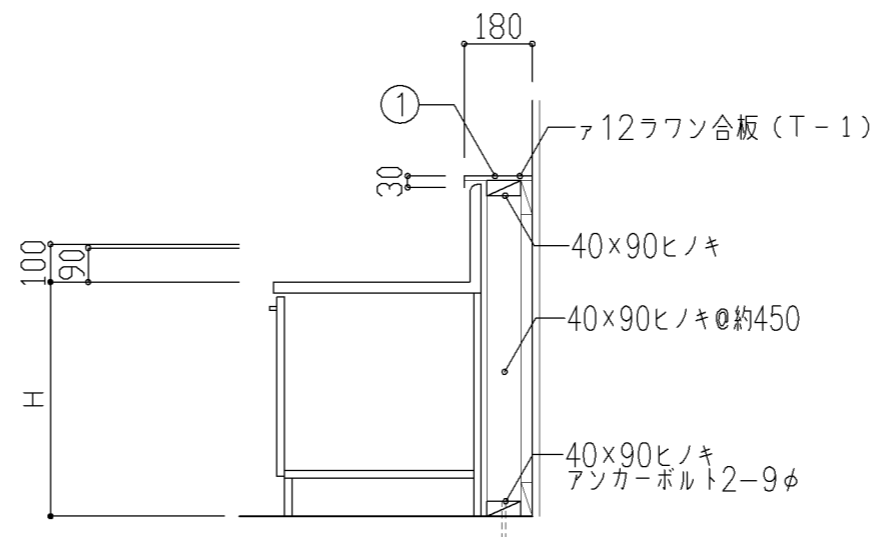

断面図

寸法

A: W700 × D550 × H520

B: W700 × D550 × H620

使用箇所

A: 個別支援学級教室(第一学習室)(小学校)

B: 個別支援学級教室(第一学習室)(中学校)

仕様

番号	名称	芯材	材質	仕上
①	水切カバー		SUS 304 0.8t	研磨
②	側板		本体と同材	

・流し台は、各メーカーBL認定品とし
細目仕様は、各メーカー仕様とする。


金物

番号	使用箇所	名称
①	扉	スライド丁番、取手、シリンダー錠 フランス落とし


特記事項

・コンクリートに接する木部は、防腐剤塗とする。


名称	コンロ台(鍵付)		
縮尺	1/20	記号	G-171
設計年月		令和2年2月	
横浜市建築局			

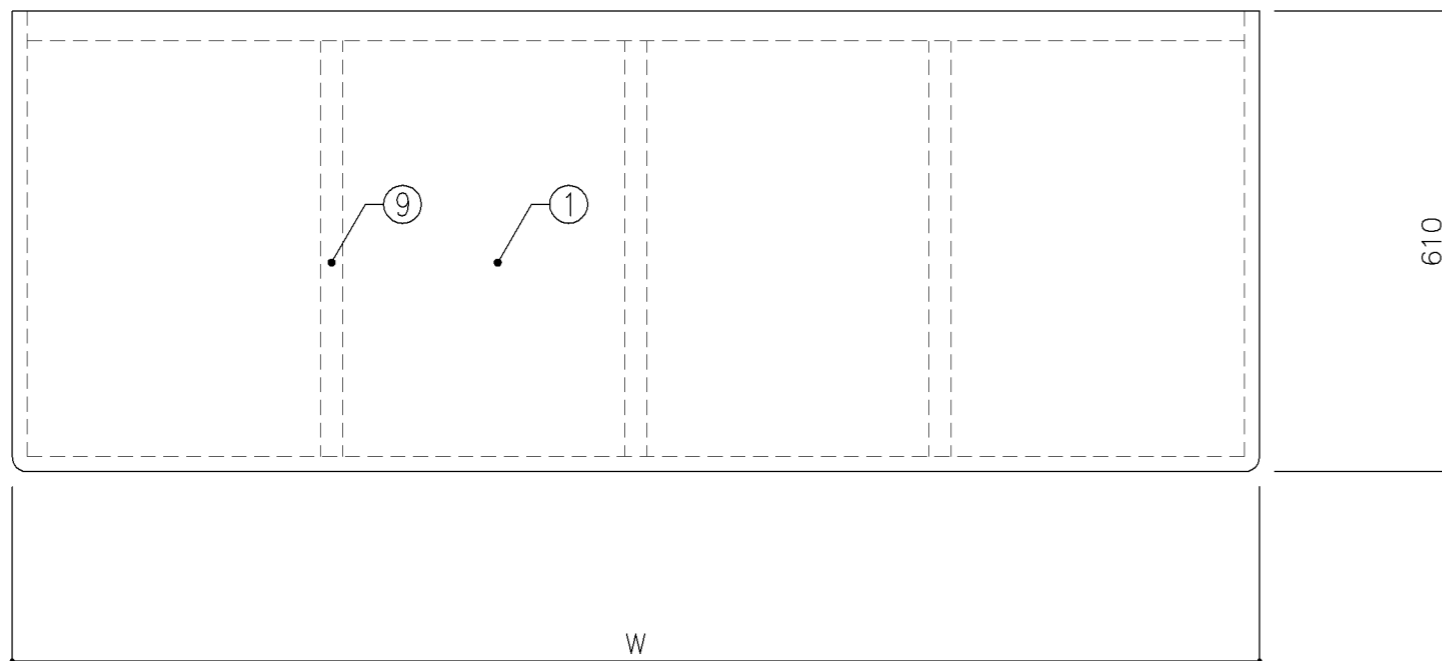

平面図

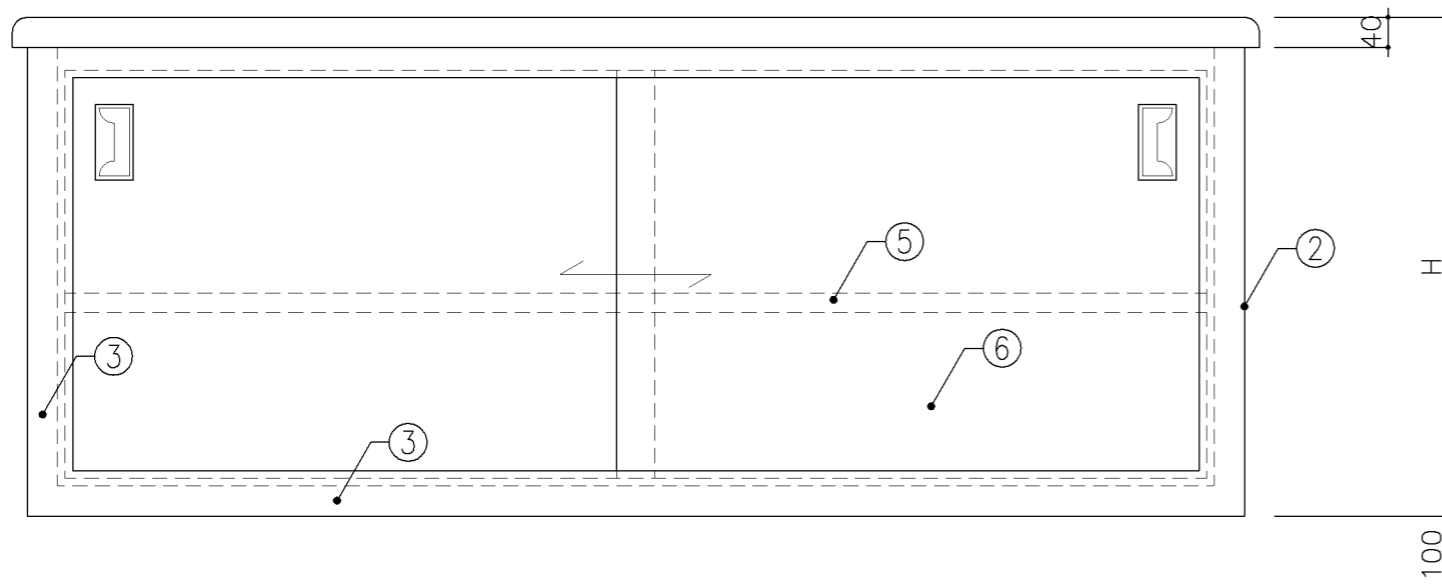

正面図

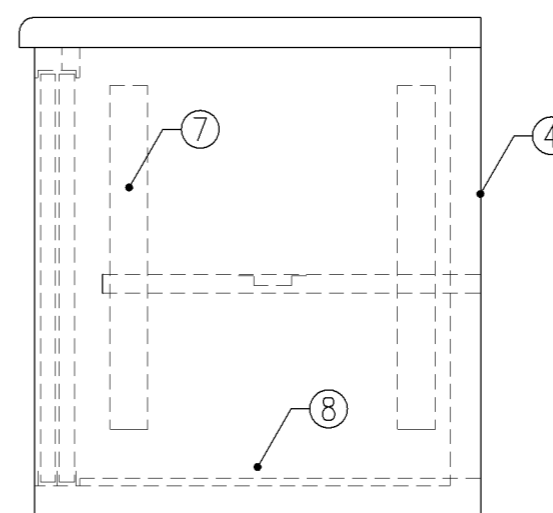

側面図

寸法

A: W1,650 x D610 x H660

B: W1,800 x D610 x H570

使用箇所

A: 理科教室 (中学校)

B: 多目的室 (水廻り 学習等)

仕様

番号	名称	材質
①	甲板	SUS 304-1.0t
②	側板	SUS 304-1.0t
③	骨組	SUS 430-L3×40×40
④	裏板	SUS 304-1.0t
⑤	棚板	SUS 304-1.0t
⑥	引違戸	SUS 430-1.0t
⑦	棚受	SUS 430-1.0t
⑧	底板	SUS 304-1.0t
⑨	補強材	SUS 430-L3×30×30


金物

番号	使用箇所	名称
①	引違戸	掘込引手


特記事項

名称	観察台		
縮尺	1/10	記号	G-181
設計年月日	令和2年2月		


横浜市建築局

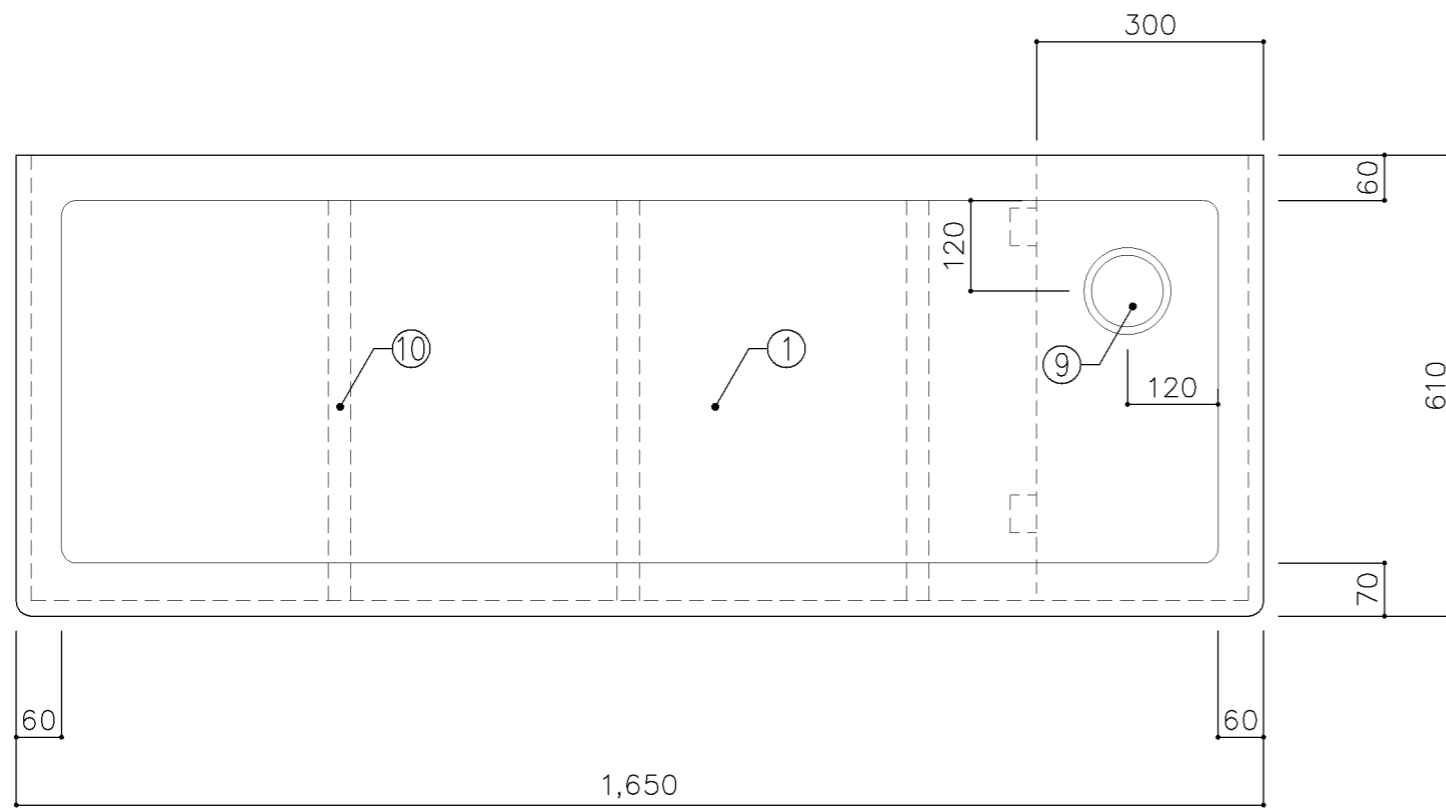

平面図

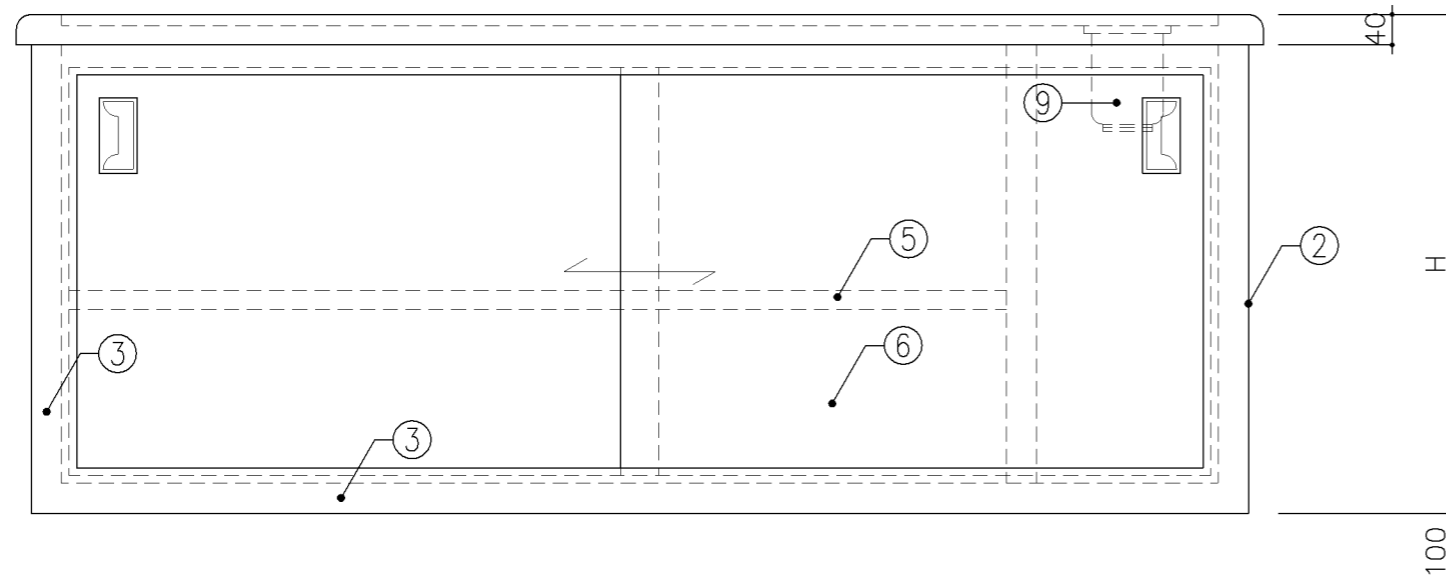

正面図

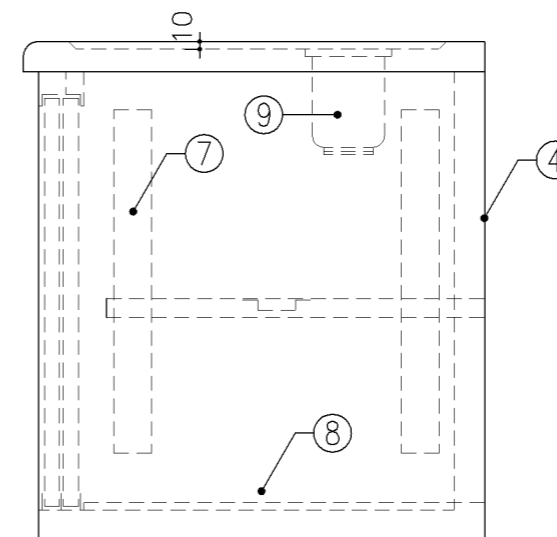

側面図

寸法

A: W1,650 x D610 x H570

B: W1,650 x D610 x H660

使用箇所

A: 理科教室(小学校)

B: 理科教室(中学校)

仕様

番号	名称	材質
①	甲板	SUS 304-1.0t
②	側板	SUS 304-1.0t
③	骨組	SUS 430-L3×40×40
④	裏板	SUS 304-1.0t
⑤	棚板	SUS 304-1.0t
⑥	引違戸	SUS 430-1.0t
⑦	棚受	SUS 430-1.0t
⑧	底板	SUS 304-1.0t
⑨	排水トラップ	40T14A VP用
⑩	補強材	SUS 430-L3×30×30


金物

番号	使用箇所	名称
⑩	引違戸	掘込引手


特記事項

名称	水槽台		
縮尺	1/10	記号	G-182
設計年月日	令和2年2月		

横浜市建築局

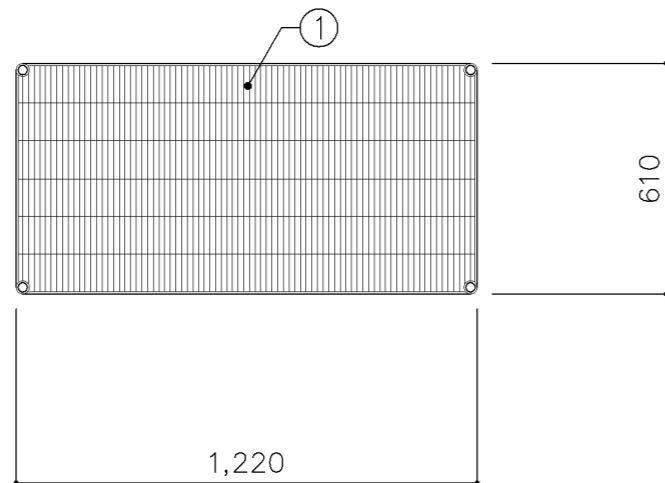

平面図

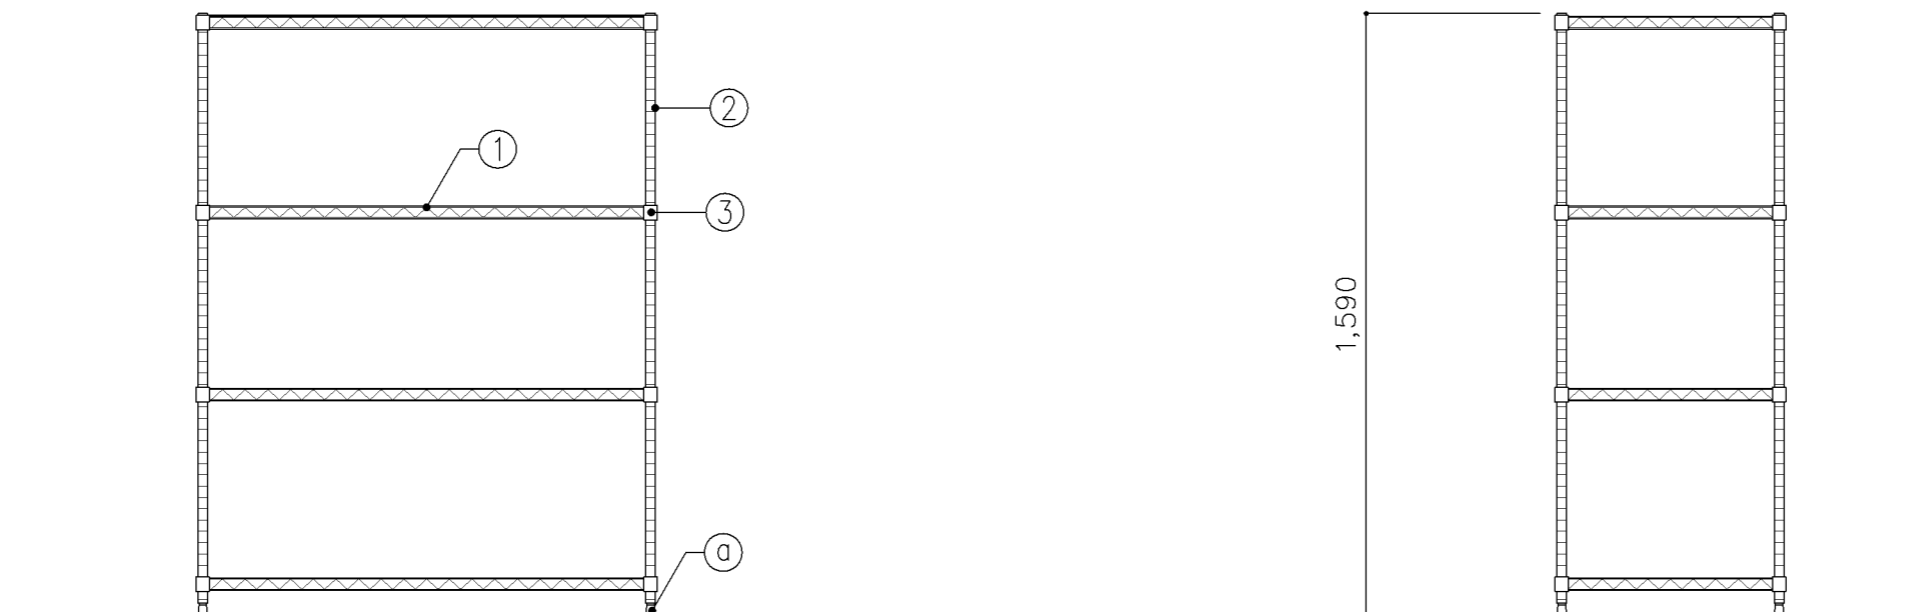

正面図

断面図

寸法		
W1,220 × D610 × H1,590		
使用箇所		
美術準備室 図画工作準備室		
仕様		
番号	名称	材質
①	棚板	スチールワイヤ 3.75φ 4.8φ 5φ 6.35φ (クロームメッキ)
②	脚	SUS 430-1.2t 25φ
③	テーパー	ABS樹脂製
金物		
番号	使用箇所	名称
ⓐ	脚	床固定金物 (三角フットプレート) ~SUS 304 4ヶ所 (1ヶ所~3点止)
特記事項		
・エレクターシェルフ同等品とする。		
名称	作品保管棚	
縮尺	1/20	記号 G-191
設計年月		令和2年2月
横浜市建築局		

G-200 スチール収納家具（仕様）


1. 適用範囲	1) 本仕様は、横浜市学校建築工事備品の収納家具に適用する。 2) 本仕様に記載していない事項については、各製作者の社内規格によるものとし、横浜市建築局建築部施設整備課の承認を得る。		3) 部材には、適当な面をとり、手ざわりよく仕上げなければならない。 4) 錠、取手、丁番は戸締された状態で、破壊以外の方法による取りはずしができない構造とする。 5) 引違い戸の戸当たり部には、緩衝部を設ける。													
2. 材料及び規格	1) 収納家具に使用する材料は、下表による。 <table border="1" data-bbox="489 451 1439 819"> <thead> <tr> <th>材料種別</th> <th>使用区分</th> <th>材質・規格</th> </tr> </thead> <tbody> <tr> <td rowspan="3">鋼板</td> <td>天板</td> <td>JIS G 3141（冷間圧延鋼板及び鋼帯）</td> </tr> <tr> <td>地板</td> <td>同上</td> </tr> <tr> <td>側板</td> <td>同上</td> </tr> <tr> <td>中質繊維板 (M.D.F)</td> <td>化粧天板</td> <td>JIS A 5906</td> </tr> </tbody> </table>	材料種別	使用区分	材質・規格	鋼板	天板	JIS G 3141（冷間圧延鋼板及び鋼帯）	地板	同上	側板	同上	中質繊維板 (M.D.F)	化粧天板	JIS A 5906	5. 付属金物 6. 組立・取付	1) 小ネジ・ナット等は、日本工業規格（JIS）に適合したもの、合成樹脂は、その用途に適合したものとする。 1) 組立は、工場生産とする。 2) 取付は、別添〈G-203〉図、又は各詳細図による。
材料種別	使用区分	材質・規格														
鋼板	天板	JIS G 3141（冷間圧延鋼板及び鋼帯）														
	地板	同上														
	側板	同上														
中質繊維板 (M.D.F)	化粧天板	JIS A 5906														
3. 仕上及び焼付塗装	2) 板厚は、各詳細図の仕様による。 1) 鋼材に焼付塗装する時は、原則としてりん酸塩被膜処理を行う。 2) 防せい処理又は表面処理した鋼材の加工又は組付けによって生じたはがれなど、劣化の部分は防せい処理又は表面処理の補修をしなければならない。 3) 焼付塗装には、JIS K 5652（アミノアルキド樹脂エナメル）に規定する焼付樹脂エナメル又は塗膜がこれと同等以上の硬さ及び耐久性のある塗料を使用する。 4) アルミニウム及びアルミニウム合金の陽極被膜は、JIS H 8601（アルミニウム及びアルミニウム合金の陽極酸化被膜）に規定する処理を行う。															
4. 製作	1) 構造は十分な強度を保ち、工作は確実にしなければならない。 2) 接着や溶接は確実にし、見えがかりの接合面は、滑らかに仕上げなければならない。又、組立は、緩みを生じないように確実に締め付けなければならない。															

名称	仕様		
縮尺		記号	G-200
設計年月日	令和2年2月		
横浜市建築局			

G-200 スチール収納家具（化粧天板）


整理戸棚 1 段の場合及び 2 段の場合で、D 寸法が異なる場合は、下図の通り化粧天板張りとする。

A タイプ
W=1,200

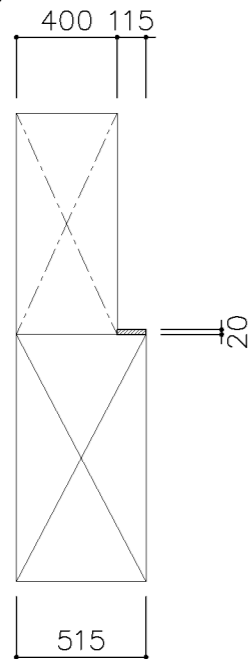


理科教室
金工・木工教室
図書室
上: G-214A
下: G-210B

C タイプ
W=1,200

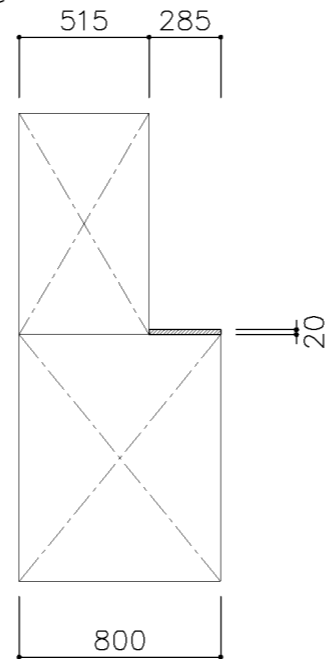


図画工作準備室
上: G-214B
下: G-232

E タイプ
W=1,760

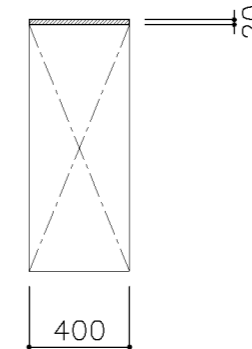

校長室
G-213B

B タイプ
W=1,760

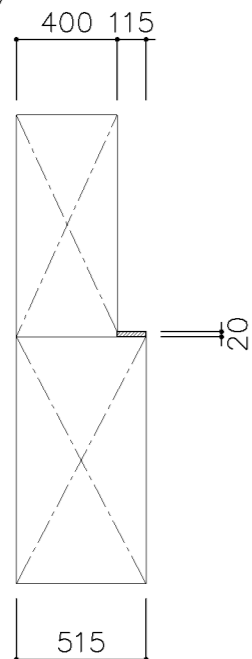


多目的（水廻り学習等）
PTA会議室
地域交流室
特別活動室
教科資料室
上: G-215A W=1,760
下: G-213C

理科準備室
上: G-215A W=1,760
下: G-211B

被服教室
上: G-215C W=1,650
下: G-230A

金工・木工教室
上: G-215D W=1,550
下: G-211D

D タイプ
W=1,200

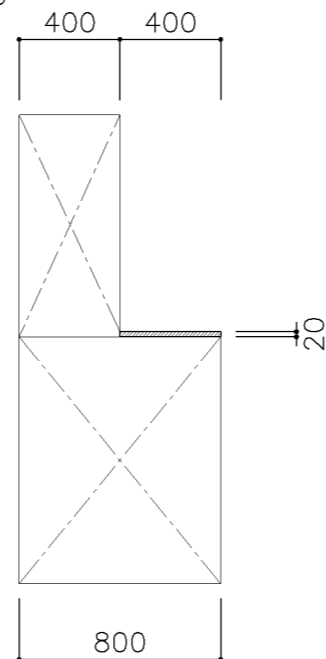


美術準備室
上: G-214A
下: G-232


天板仕様
MDFコア、メラミン化粧シート張りとし前面は、全て丸面仕上とする。

名称	化粧天板		
縮尺		記号	G-201
設計年月日	令和2年2月		
横浜市建築局			

G-200 収納家具（スチール）幕板

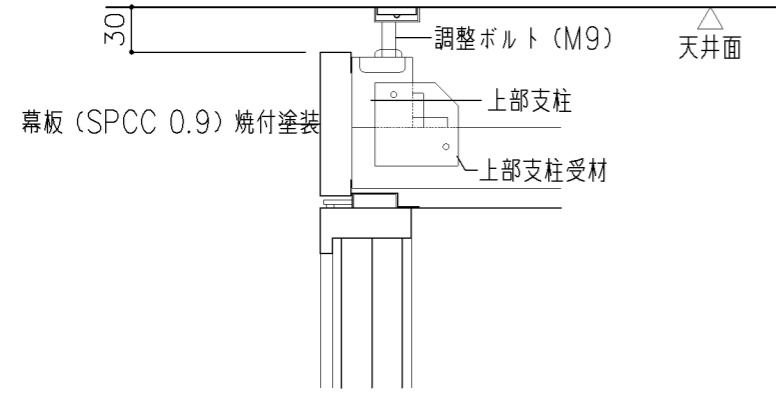





事務室
 上: G-219
 中: G-218B
 下: G-213B

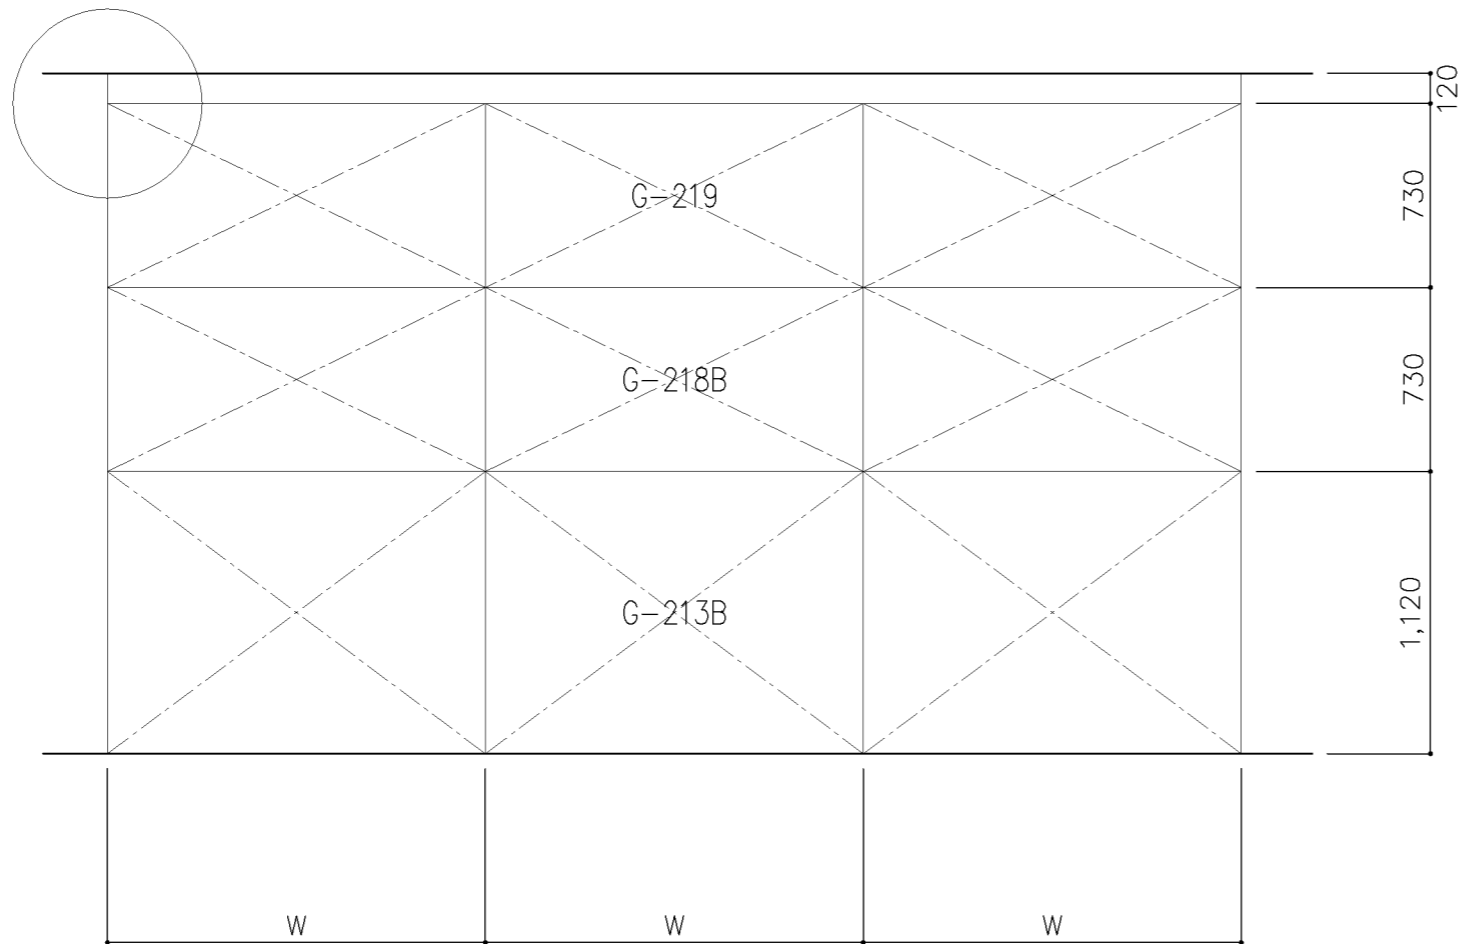


W=1500,1760

名称	幕板		
縮尺		記号	G-202
設計年月日	令和2年2月		
横浜市建築局			


G-200 スチール収納家具（取付仕様）

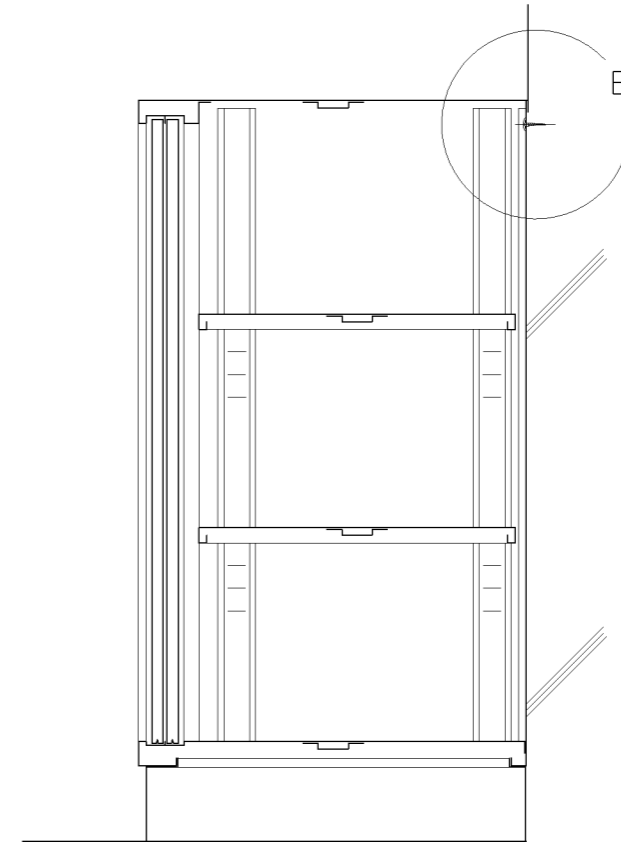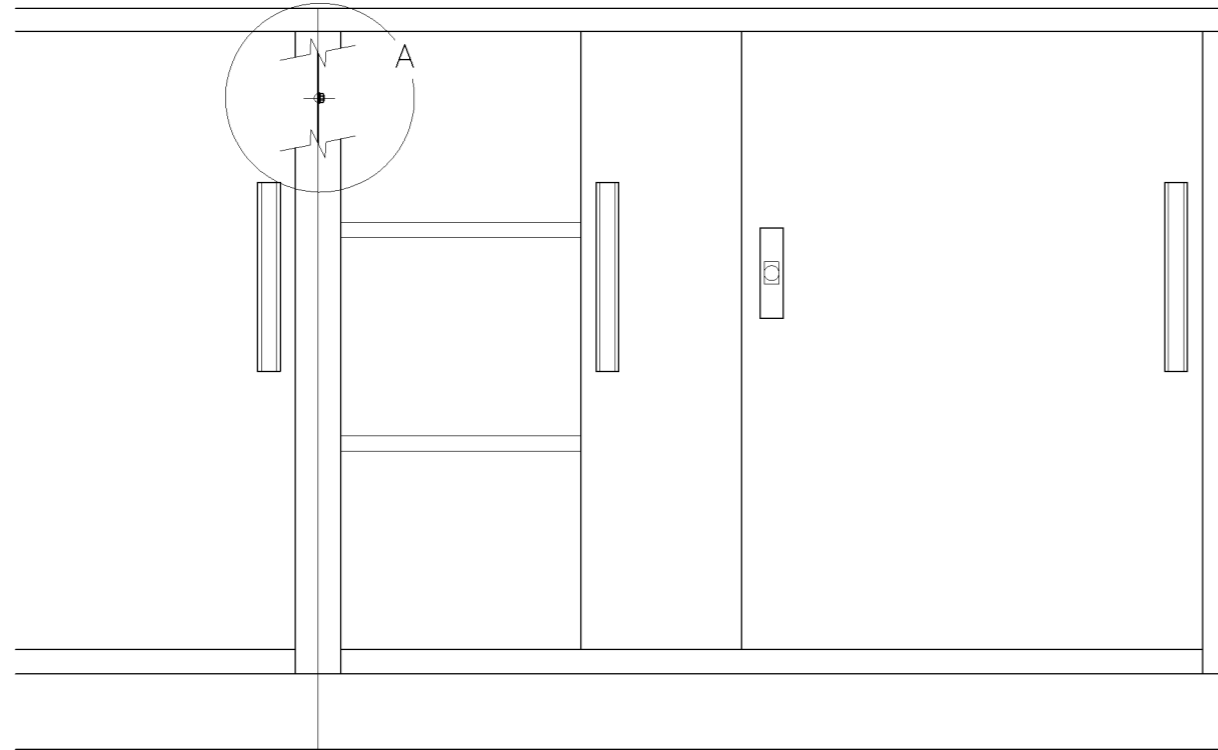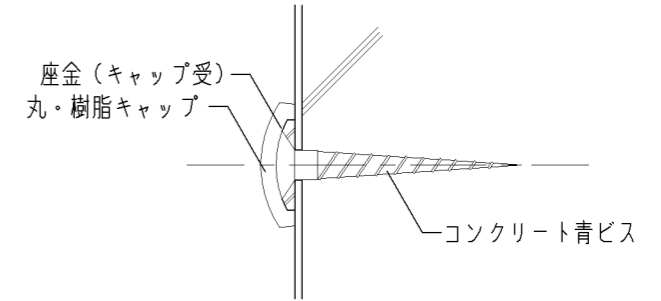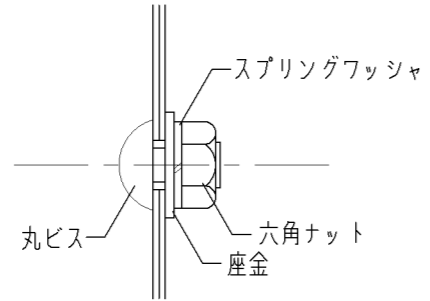


名称	取付詳細図		
縮尺		記号	G-203
設計年月日	令和2年2月		
横浜市建築局			

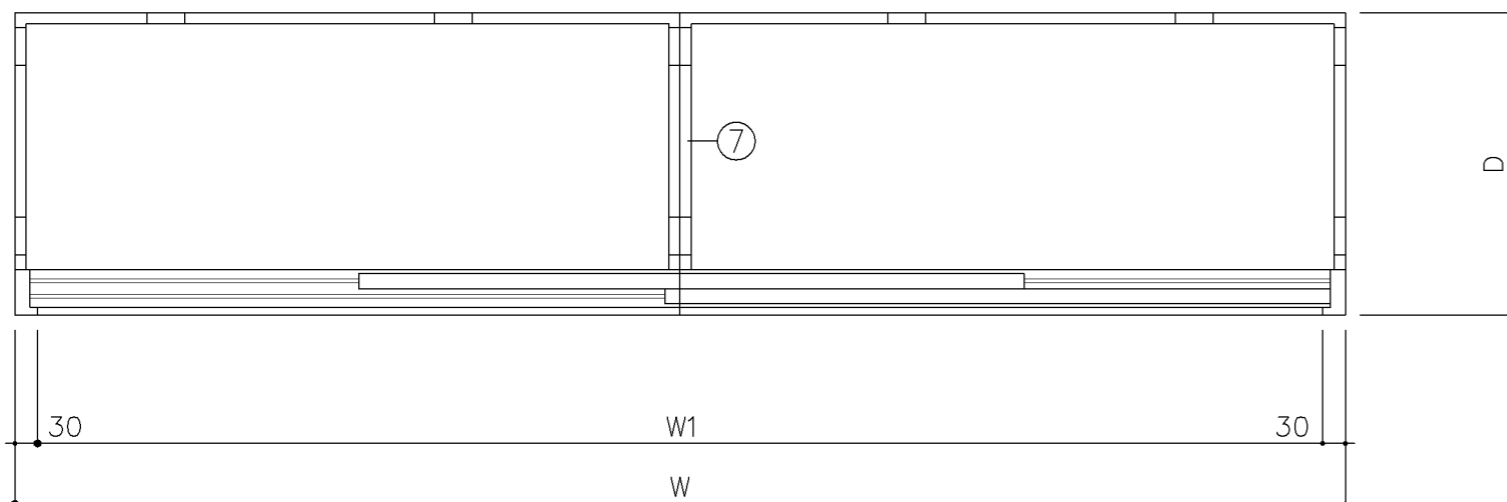

平面図

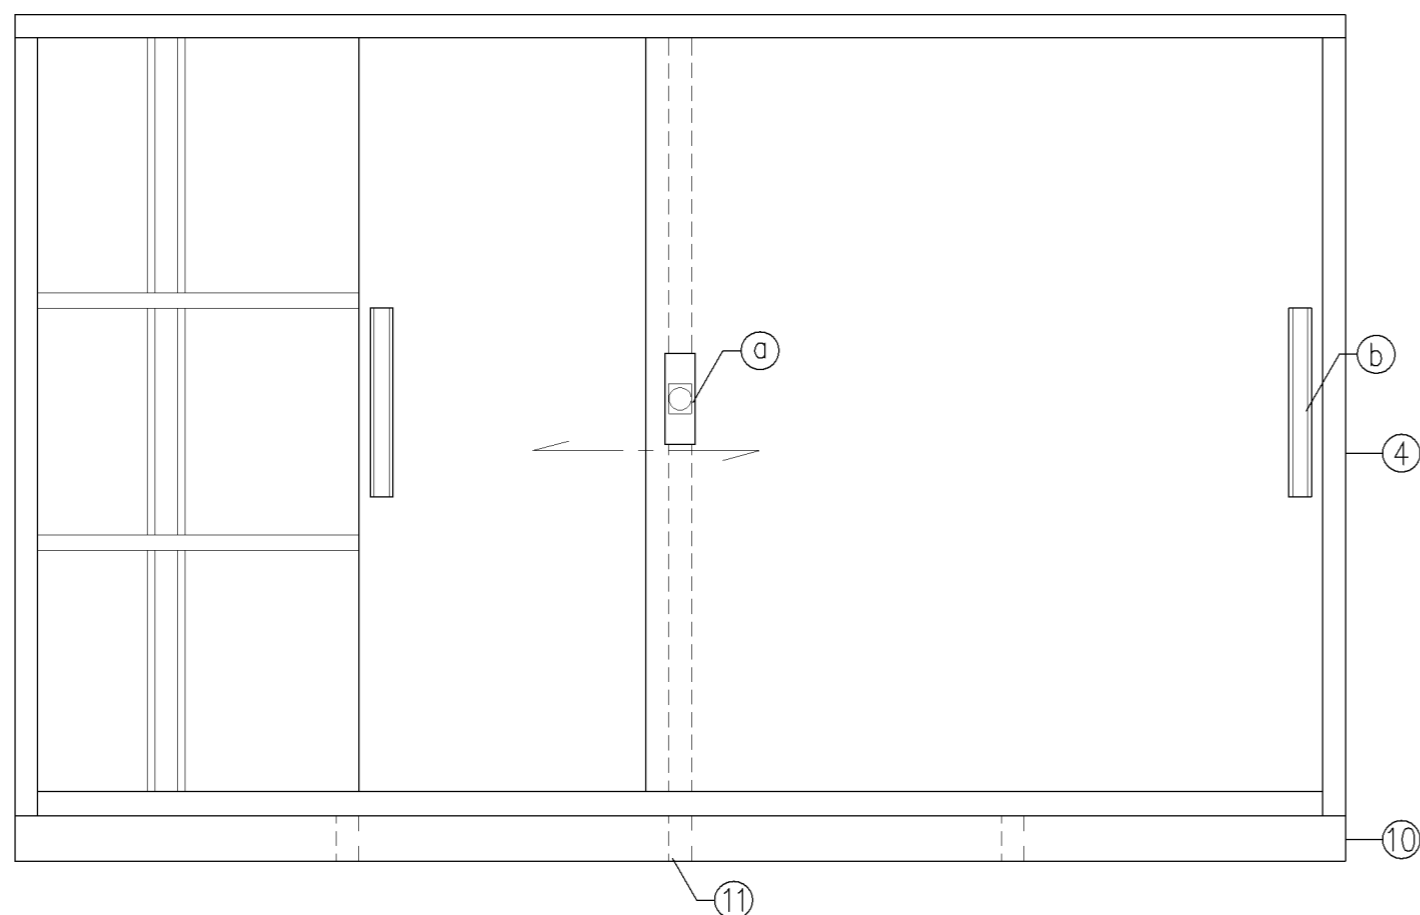

立面図

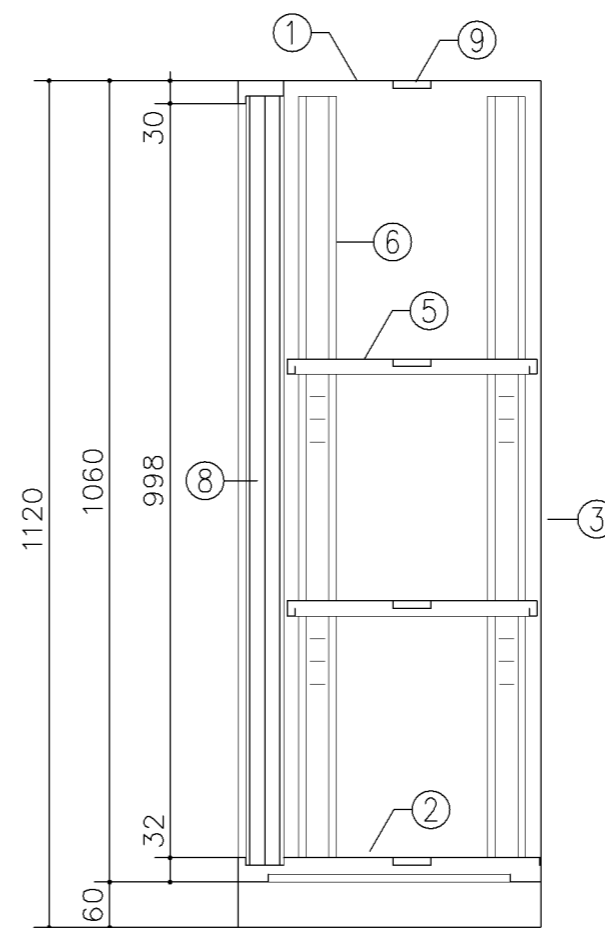

断面図

寸法			
A	: W1,500	x D 400	x H1,120
B	: W1,760	x D 400	x H1,120
C	: W1,760	x D 515	x H1,120
E	: W1,300	x D 400	x H1,120

使用箇所			
A: 放送スタジオ(小・中学校)、職員室(小・中学校)			
B: 事務室、資料室、校長室			
C: 多目的室(水廻り学習等)			
PTA会議室、保健相談室、地域交流室			
特別活動室、教科資料室			
E: コンピュータ教室(中学校)			


仕様			
番号	名称	材質	仕上
①	天板	SPCC1.0	焼付塗装
②	地板	SPCC0.8	焼付塗装
③	裏板	SPCC0.8	焼付塗装
④	側板	SPCC0.8	焼付塗装
⑤	棚板	SPCC0.8	焼付塗装
⑥	棚受	SPCC0.8	焼付塗装
⑦	中仕切	SPCC0.8	焼付塗装
⑧	引違戸	SPCC0.8	焼付塗装
⑨	補強板	SPCC0.8	焼付塗装
⑩	ベース	SPCC1.0	焼付塗装
⑪	ベース補強	SPCC1.0	焼付塗装

金物及びその他			
番号	名称	材質	仕上
Ⓐ	錠飾板	ダイキャスト	クロムメッキ
Ⓑ	彫込引手	アルミ	アルマイト
Ⓒ	レール	SPCC0.8	焼付塗装
Ⓓ	ソリダ-ブ錠	亜鉛合金	ニッケルメッキ
Ⓔ	棚爪	SGC	


特記事項
・A4ファイル対応品

名称	整理戸棚(下段)		
縮尺	1/10	記号	G-213A・B・C・E
設計年月日	令和2年2月		


横浜市建築局

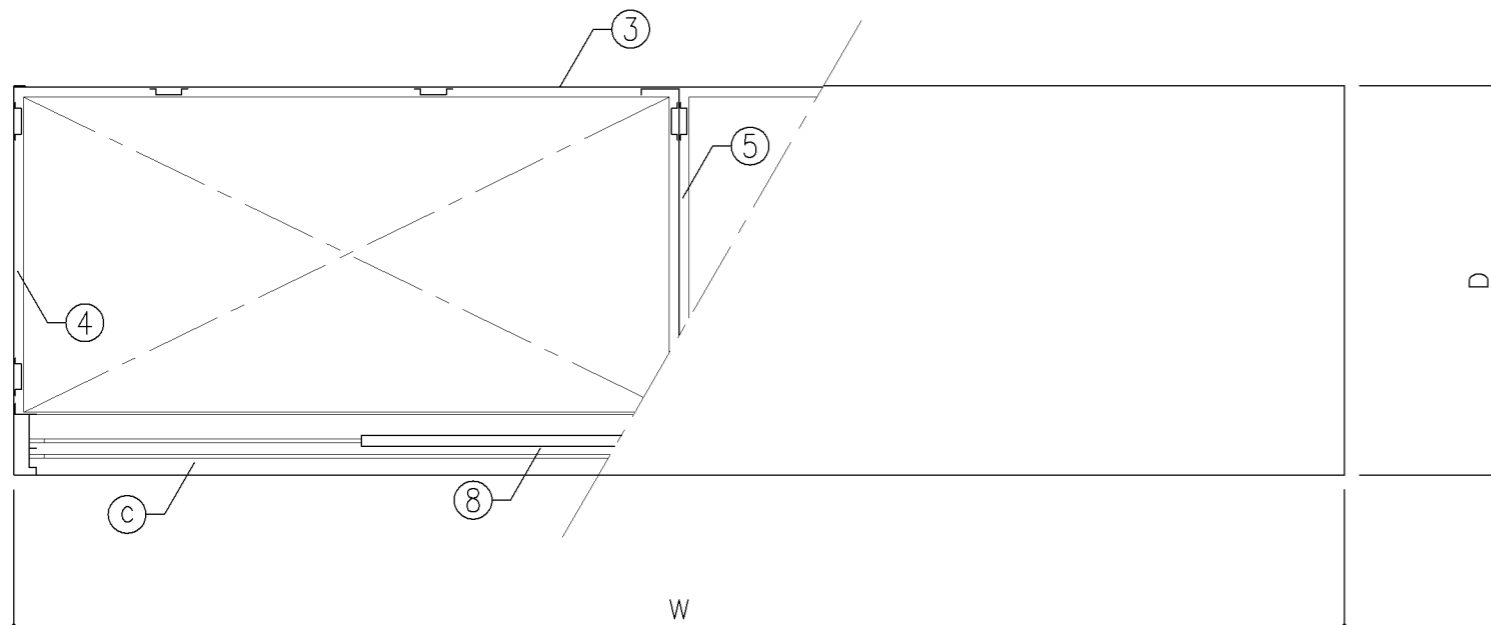


平面図

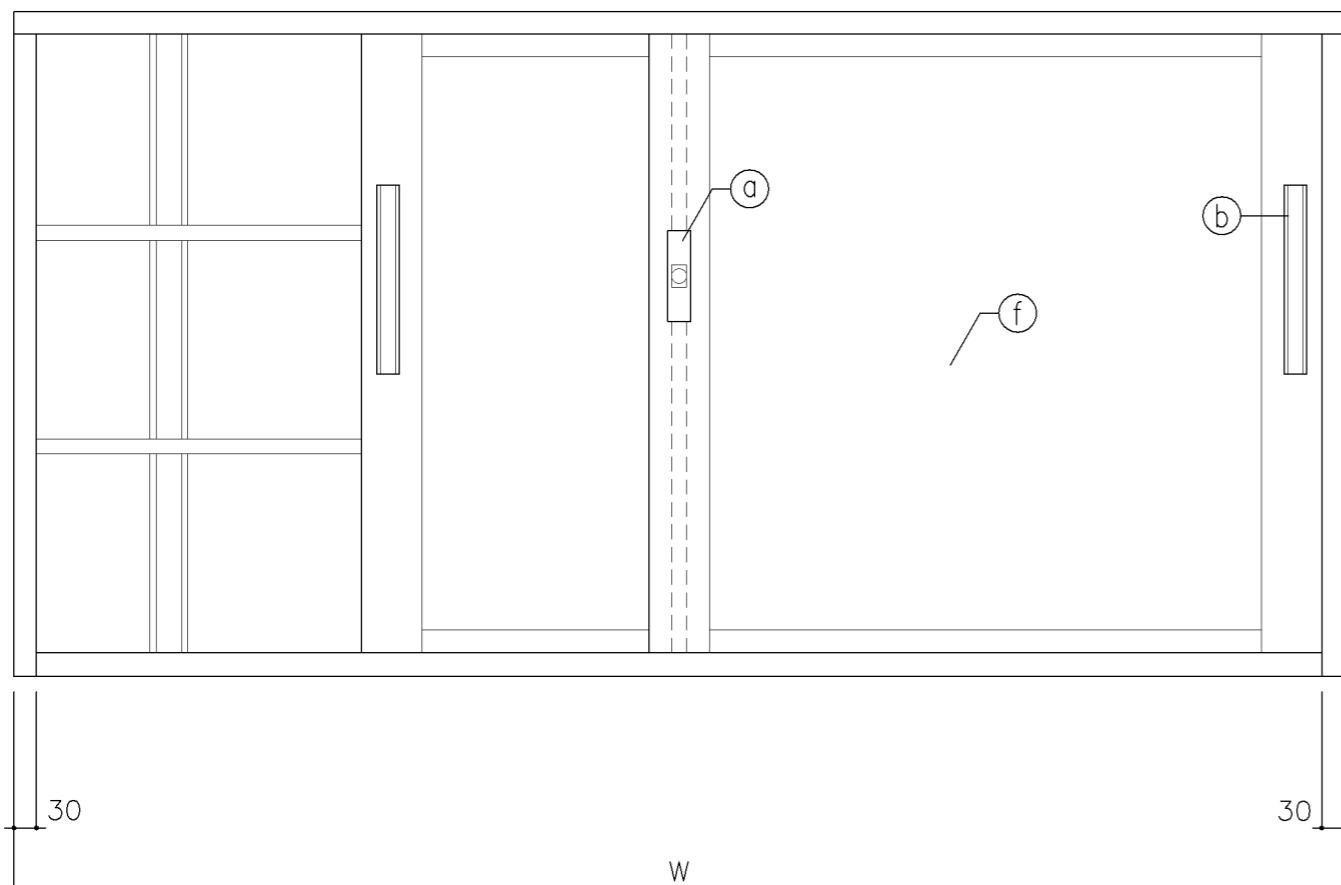

正面図

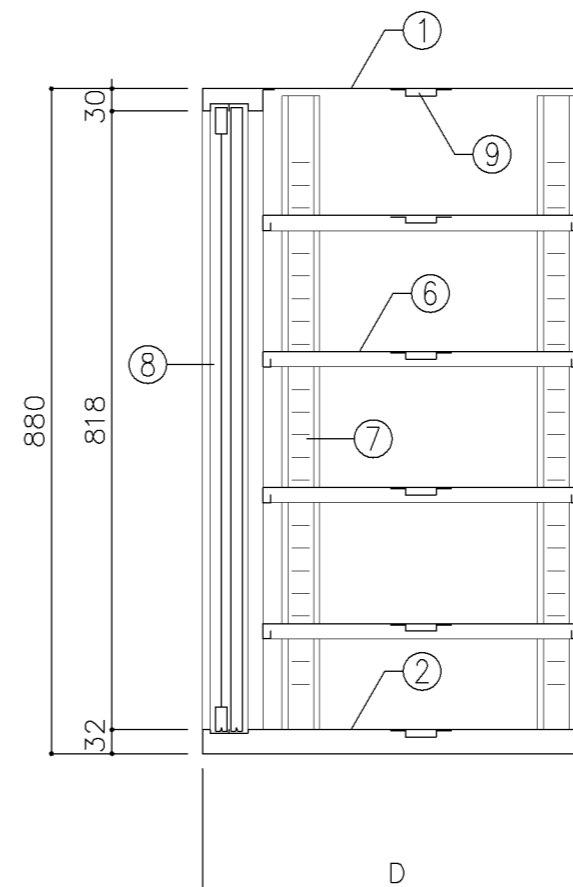

断面図

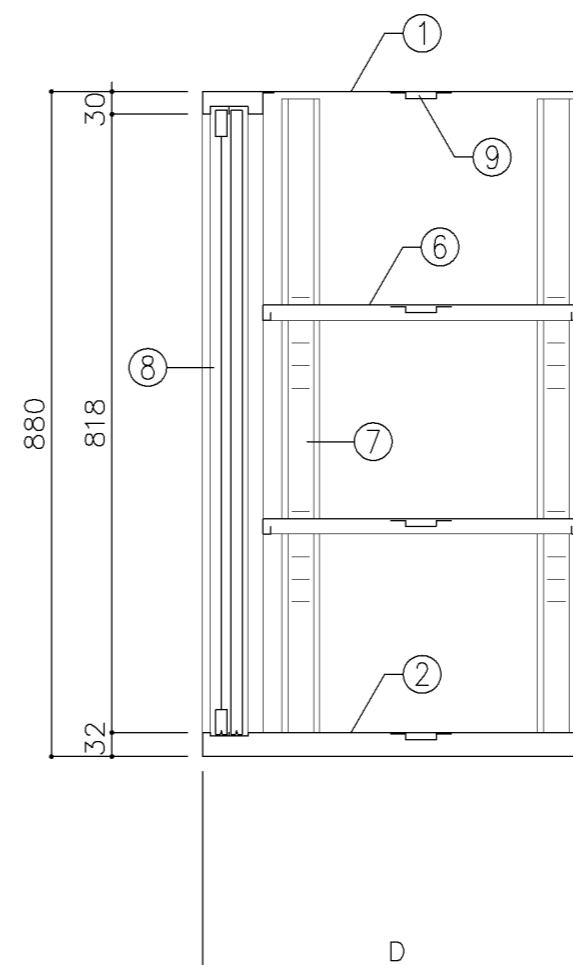

断面図

寸法			
A	: W1,760	x D 400	x H 880
B	: W1,760	x D 515	x H 880
C	: W1,650	x D 400	x H 880
D	: W1,550	x D 400	x H 880


使用箇所			
A : 理科準備室、教育相談室、進路指導室 多目的室（水廻り学習等）、PTA会議室 地域交流室、特別活動室、教科資料室			
B : 保健相談室、図画工作準備室 美術準備室			
C : 被服教室（多目的）			
D : 金工・木工教室			

仕様			
番号	名称	材質	仕上
①	天板	SPCC 1.0	焼付塗装
②	地板	SPCC 0.8	焼付塗装
③	裏板	SPCC 0.8	焼付塗装
④	側板	SPCC 0.8	焼付塗装
⑤	縦仕切板	SPCC 0.8	焼付塗装
⑥	棚板	SPCC 0.8	焼付塗装
⑦	棚受	SPCC 0.8	焼付塗装
⑧	框戸	SPCC 0.8	焼付塗装
⑨	補強板	SPCC 0.8	焼付塗装


金物及びその他			
番号	名称	材質	仕上
a	鍵飾板	ダイキャスト	クロムメッキ
b	掘込引手	アルミ	アルマイト
c	レール	SPCC 0.8	焼付塗装
d	ソリダ-ブツ鍵	亜鉛合金	ニガルメタ
e	棚爪	SGC	
f	硝子	73ポリカーボネード板	

特記事項			


名称	整理戸棚（上段）		
縮尺	1/10	記号	G-215
設計年月日	令和2年2月		
横浜市建築局			

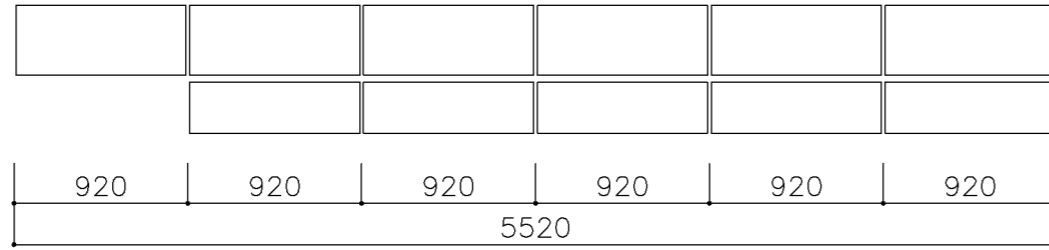


平面図

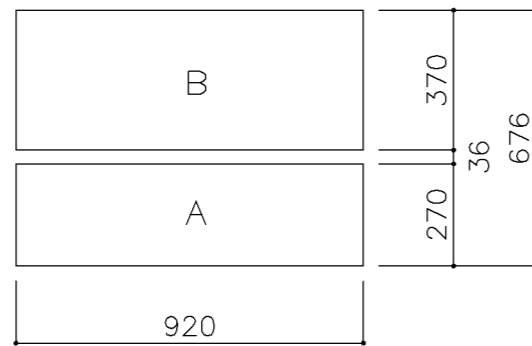

平面図

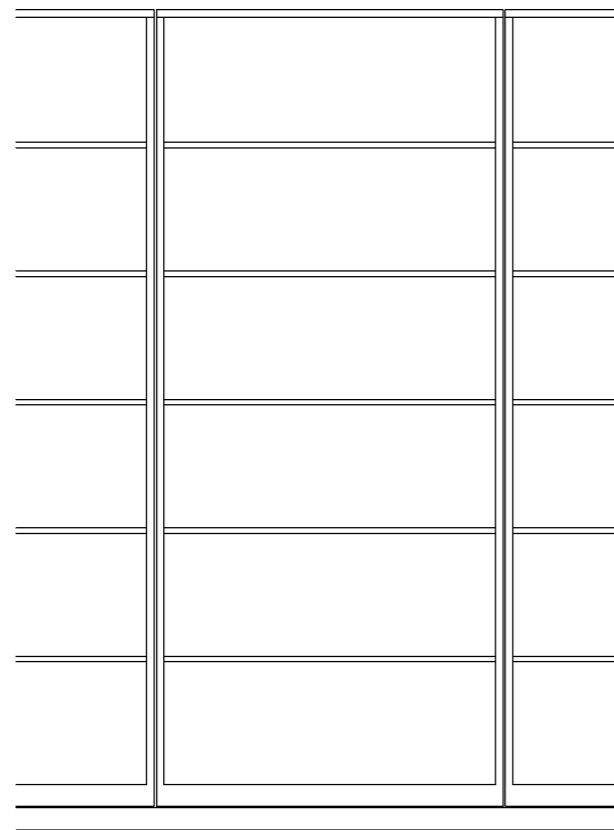

正面図

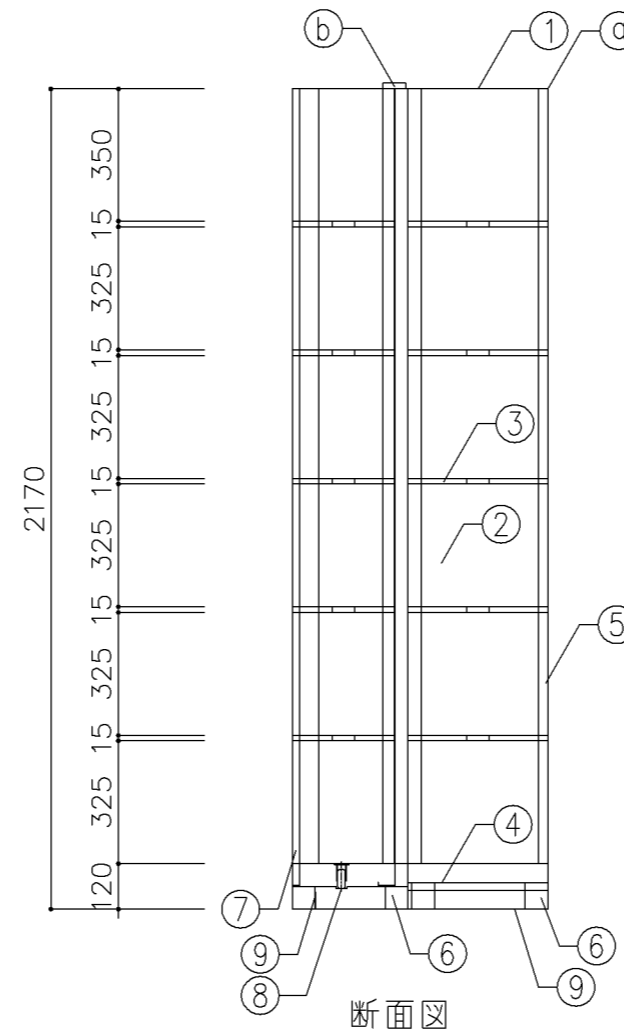

断面図

寸法
W5,520 x D 676 x H 2,170

使用箇所

教科資料室(タイプ・2)

仕様

番号	名称	材質	仕上
①	天板	SPCC 2.0	焼付塗装
②	側板	SPCC 0.8	焼付塗装
③	棚板	SPCC 0.8	焼付塗装
④	底板	SPCC 0.8	焼付塗装
⑤	背板	SPCC 0.8	焼付塗装
⑥	ベース	SPCC 1.2	焼付塗装
⑦	移動用台枠	SPCC 1.2	焼付塗装
⑧	エンドレール	SUS 2.5	焼付塗装
⑨	固定用金具	SPCC 3.2	焼付塗装

金物及びその他

番号	名称	材質	仕上
Ⓐ	本体	振止チャンネル	
Ⓑ	移動本体	転倒防止ガイドローラー	

特記事項


・移動本体は耐震性を講じる事

名称 6連スライド書架


縮尺 1/20 記号 G-250

設計年月日 令和2年2月


横浜市建築局

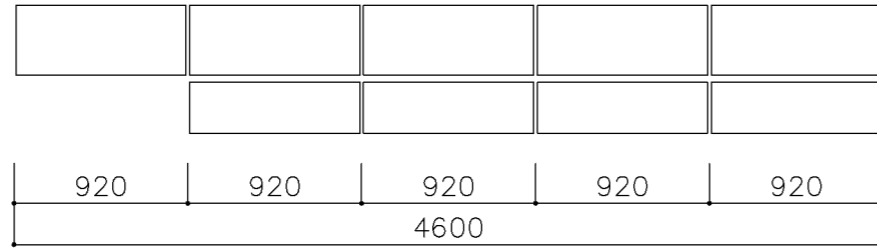


平面図

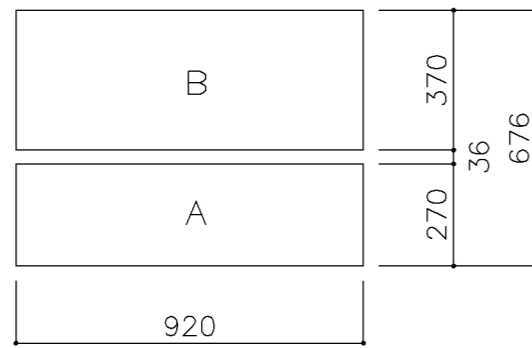

平面図

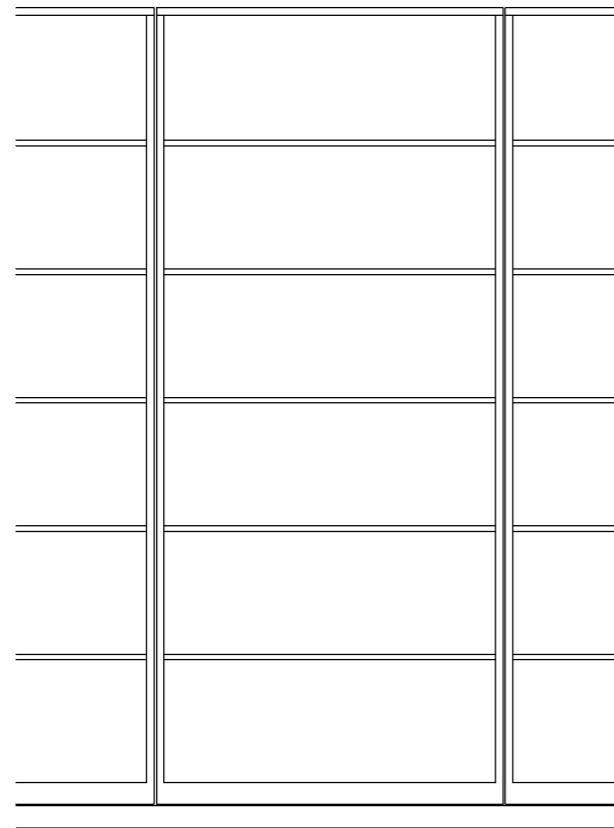

正面図

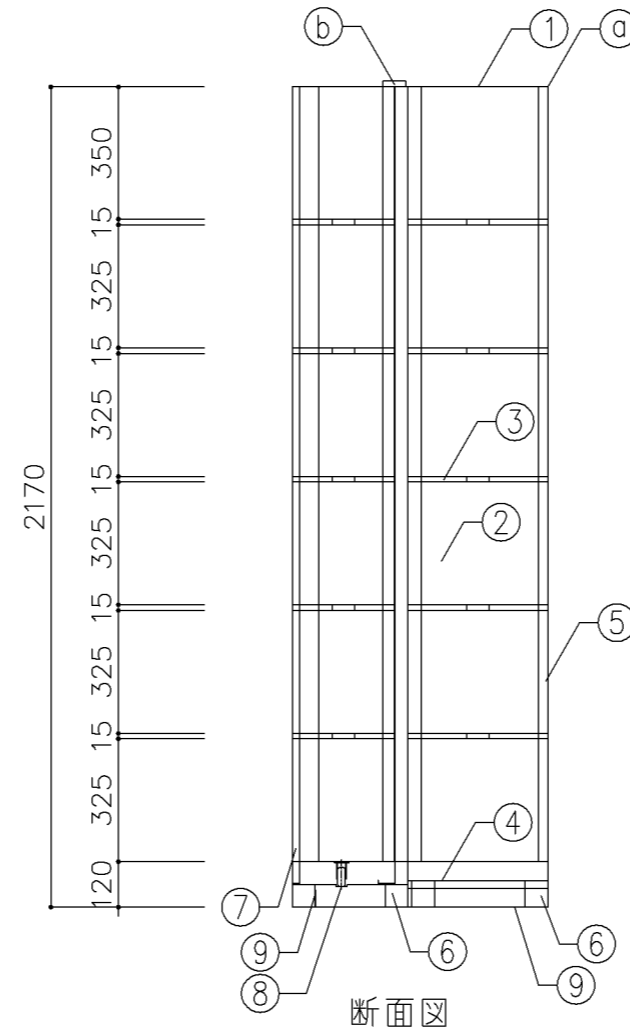

断面図

寸法
W4,600 x D 676 x H 2,170

使用箇所

職員室 (小・中学校)

仕様

番号	名称	材質	仕上
①	天板	SPCC 2.0	焼付塗装
②	側板	SPCC 0.8	焼付塗装
③	棚板	SPCC 0.8	焼付塗装
④	底板	SPCC 0.8	焼付塗装
⑤	背板	SPCC 0.8	焼付塗装
⑥	ベース	SPCC 1.2	焼付塗装
⑦	移動用台枠	SPCC 1.2	焼付塗装
⑧	インドレル	SUS 2.5	焼付塗装
⑨	固定用金具	SPCC 3.2	焼付塗装

金物及びその他

番号	名称	材質	仕上
Ⓐ	本体	振止チャンネル	
Ⓑ	移動本体	転倒防止ガイドローラー	

特記事項


・移動本体は耐震性を講じる事

名称 5連スライド書架


縮尺 1/20 記号 G-251

設計年月日 令和2年2月


横浜市建築局

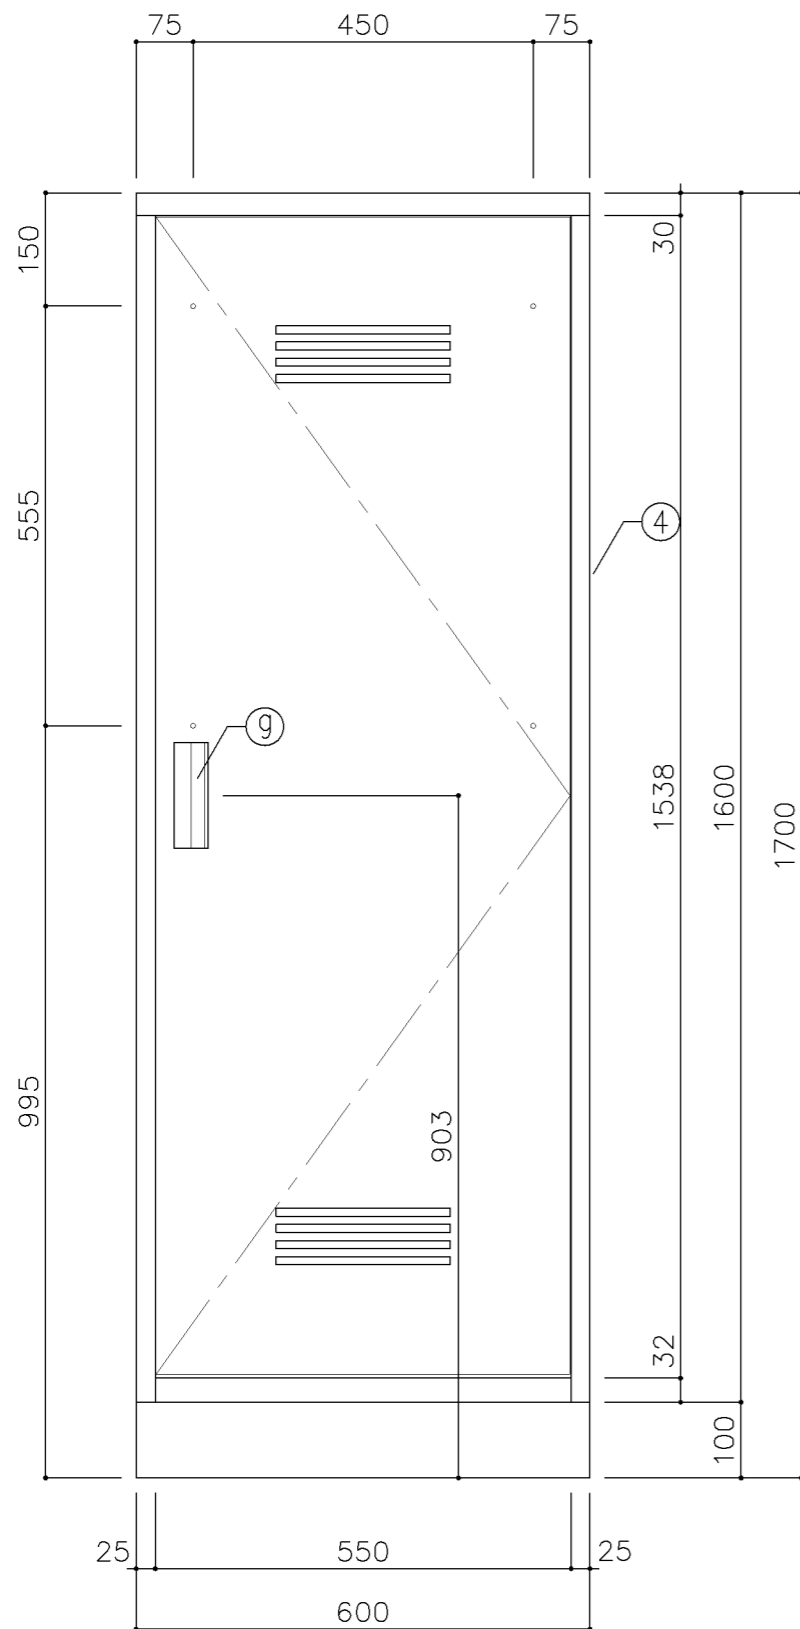

正面図

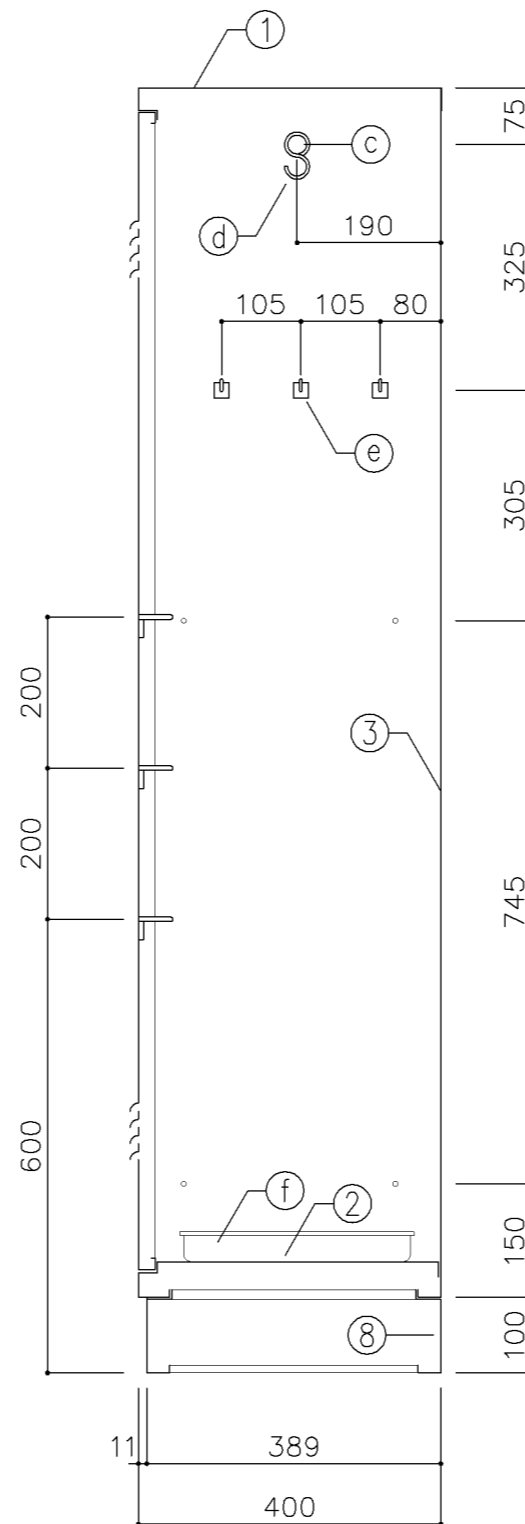

断面図

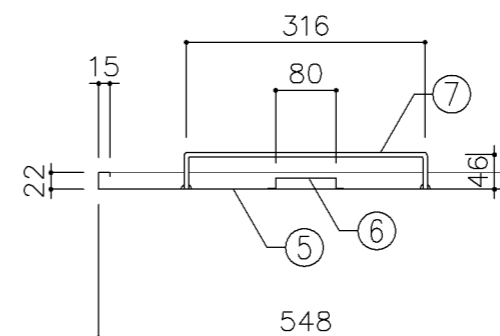

扉断面図

寸法
W 600 x D 400 x H 1,700

使用箇所
多目的室（水廻り学習等）、家庭科教室
理科教室（小・中学校）、調理教室
音楽教室、図画工作教室、美術教室
被服教室（多目的）、PTA会議室
金工・木工教室、放送室（小・中学校）
コンピューター教室（小・中学校）
地域交流室、特別活動室、技術員室
保健室・保健相談室、倉庫
職員室（小・中学校）、会議室
図書室（小・中学校）

仕様

番号	名称	材質	仕上
①	天板	SPCC 0.8	焼付塗装
②	地板	SPCC 0.8	焼付塗装
③	裏板	SPCC 0.8	焼付塗装
④	側板	SPCC 0.8	焼付塗装
⑤	扉板	SPCC 0.8	焼付塗装
⑥	扉補強	SPCC 0.8	焼付塗装
⑦	雑巾掛	SWRM 6φ	
⑧	ベース	SPCC 1.0	
⑨	隅金具	SPCC 2.3	
⑩	アジャスター	SWRM PE	

金物及びその他












番号	名称	材質	仕上
Ⓐ	T 番	SPCC 1.2	
Ⓑ	マグネット		
Ⓒ	ハガ-パイ	ハガ-パイ (SUS) 25φ	
Ⓓ	S カン	SWRM 3φ	
Ⓔ	フック	ABS	
Ⓕ	トレ-	SUS304	
Ⓖ	把手	A6063S	

特記事項

名称 掃除用具入
縮尺 1/10 記号 G-280
設計年月日 令和2年2月
横浜市建築局

G-300 収納家具（木・パーティション）共通事項


- 1. 収納家具等の木口材及び芯材は下記による。
- 1. 部位別の表面材と木口材は、下記リスト表より選定するものとする。
尚リスト表に記載されていないものに関しては、横浜市建築工事担当課の承認を得るものとする。
- 1. 芯材は原則として、リスト表によるものとする。
- 1. 各部塗装は、国土交通省仕様を順守の事。

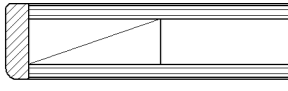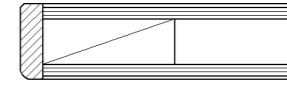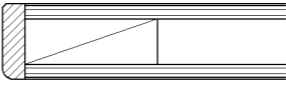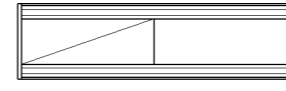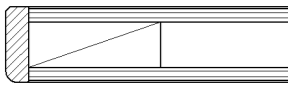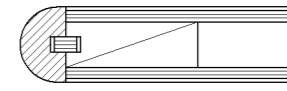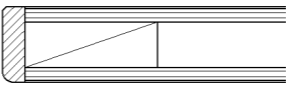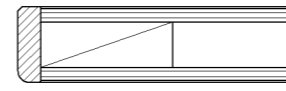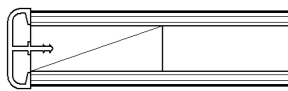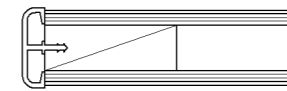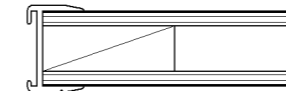部位別による表面材と木口形状リスト					芯材リスト（凡例）	
本体（枠板）	天板形状（甲板）	扉	棚板形状（可動棚）		※各図面の芯材の蘭の表記は下記による	
(A) ポリエステル化粧合板  木口：タモ ャ6（面取加工）	(A) メラミン化粧板  木口：タモ ャ6（面取加工）	(A) ポリエステル化粧合板  木口：タモ ャ6（面取加工）	(A) ポリエステル化粧合板  木口：メラミン化粧板		A-1	フラッシュ
(B) しな合板  木口：タモ ャ6（面取加工）	(B) メラミン化粧板  木口：タモ（アール加工）	(B) しな合板  木口：タモ ャ6（面取加工）	(B) しな合板 		B-1	ブロックコア
(C) ポリエステル化粧合板 Or しな合板  木口：塩ビエッジ	(C) メラミン化粧板  木口：塩ビエッジ		(C) ポリエステル化粧合板 Or しな合板  木口：アルミ成形レール		C-1	ベタ芯

名称	共通事項		
縮尺	1/2	記号	G-300
設計年月		令和2年2月	
横浜市建築局			

■ レール・戸車

1. 引違い戸、框戸に使用するレール・戸車の材質は、下記より選択するものとする。
 - a. 上枠 —— 塩ビ製又はアルミ製鴨居レール（埋込・外付両タイプ）
下枠 —— アルミVレール（埋込タイプ）
 - b. 上枠・下枠 共 —— 塩化ビニール樹脂成型品（外付タイプ）
2. 戸車はナイロン戸車を原則とする。
3. 下枠レールに塩化ビニール樹脂成型品（外付タイプ）を使用する際は、棚板と段差を設けず、フラットに仕上げる事とする。（図中 ㊸部）

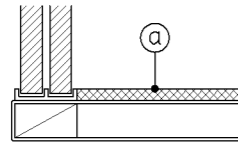


■ 框戸

1. 框材は下記より選択するものとする。
 - a: 木製
 - b: 塩ビ樹脂コーティングアルミサッシュ


■ 合板フラッシュ

1. 合板フラッシュの合板の厚みは、下記に依るものとする。

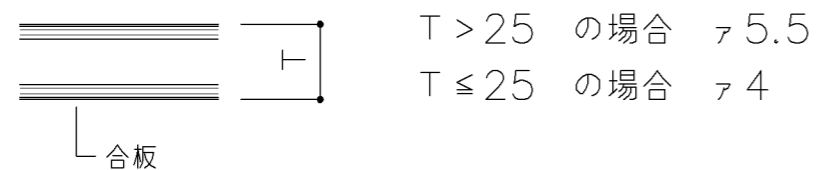


■ スライド丁番

1. 自動締り機構付とする。
 1. 開き角度は120°以上とする。
 1. 取付丁番の個数は、下記に依るものとする。

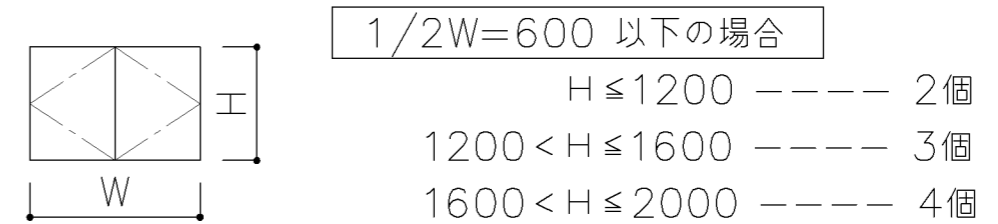


■ 引出し

1. 特記無き限り引出しの使用は、下記に依るものとする。

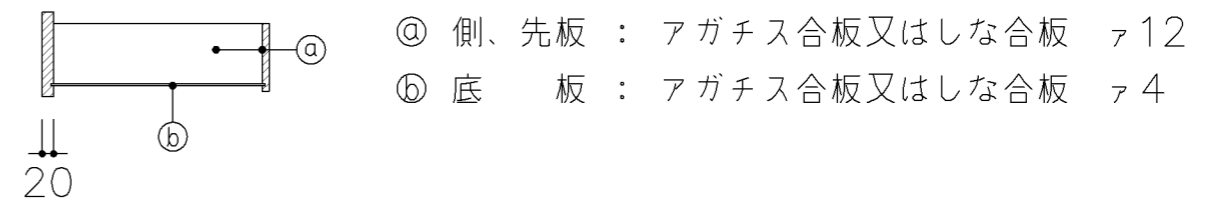

■ 引手

1. 引手は国産スギ、ヒノキ材掘込引手とする。

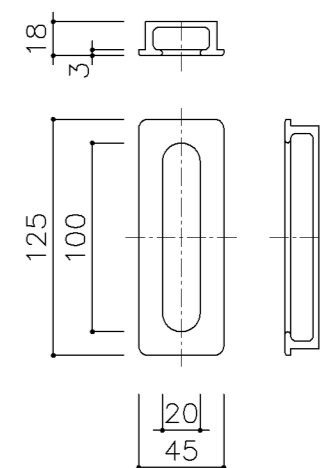


名称	共通事項		
縮尺	1/20	記号	G-301
設計年月		令和2年2月	
横浜市建築局			

■ ステンレス製耐震棚受・棚柱（番号入り）

1. 棚柱はステンレス製とし、4点支持で安全荷重約60kgを満足するものとする。
可動ピッチは13mmとし、可動ピッチの番号打刻入りとする。
2. 棚受はステンレス製とし、突起ダボをφ5とする。


注) 棚柱・棚受については震度6相当の揺れでも棚板の外れや落下等がないようにすること。

注) 棚柱・棚受ともにステンレス製とし、書籍に錆や腐食等を付着させないこと。

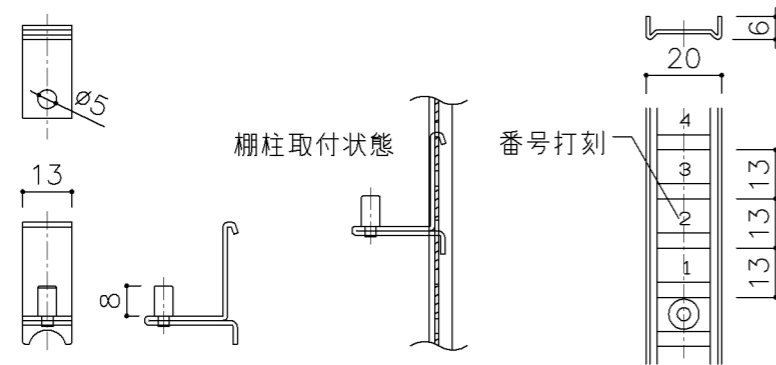


■ 可動棚

1. 棚板にはダボ受穴を設ける。

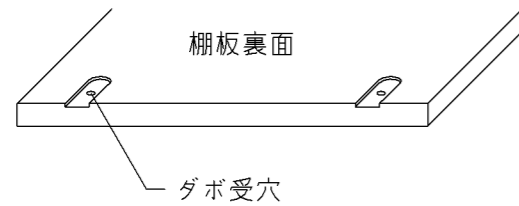

■ 巾木


1. 仕様は下記による。（仕上材は各図面参照）

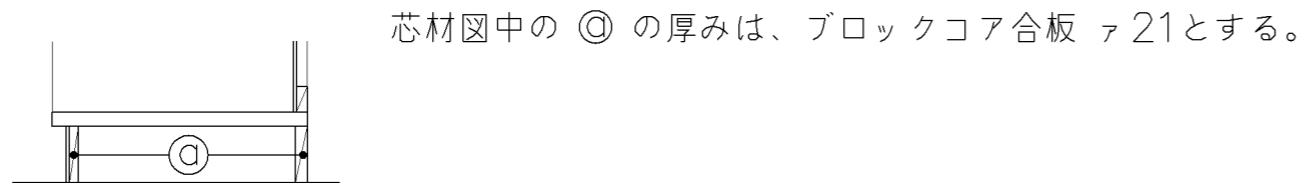

■ ショーケース

A. ガラス棚受柱、ブラケット

1. ステンレス製（ヘアーライン）#300とする。（上下座共）
1. 水平ブラケットは、80kg（安全荷重）に耐えうるものとする。
1. 水平ブラケットは、透明すべり止めエンビ付のものとする。
1. ステンレスの材質は、SUS 304とする。
1. ステンレス製（ヘアーライン）#300とする。（上下座共）

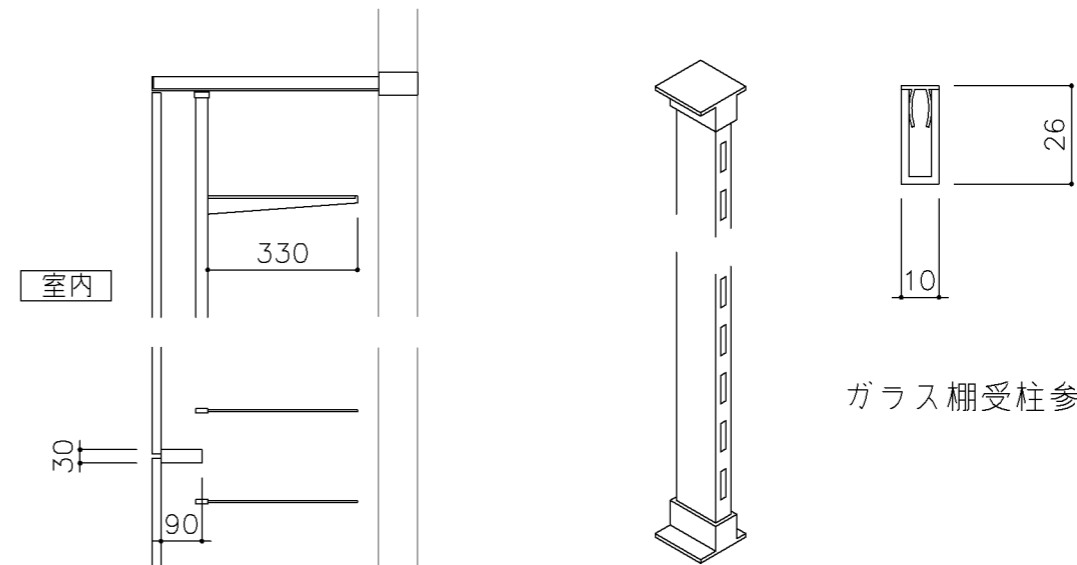


ガラス棚受柱参考図


名称	共通事項		
縮尺	1/20	記号	G-302
設計年月		令和2年2月	
横浜市建築局			

G-300 収納家具（木・パーティション）共通事項


■ パーティション付ショーケース 取合詳細図

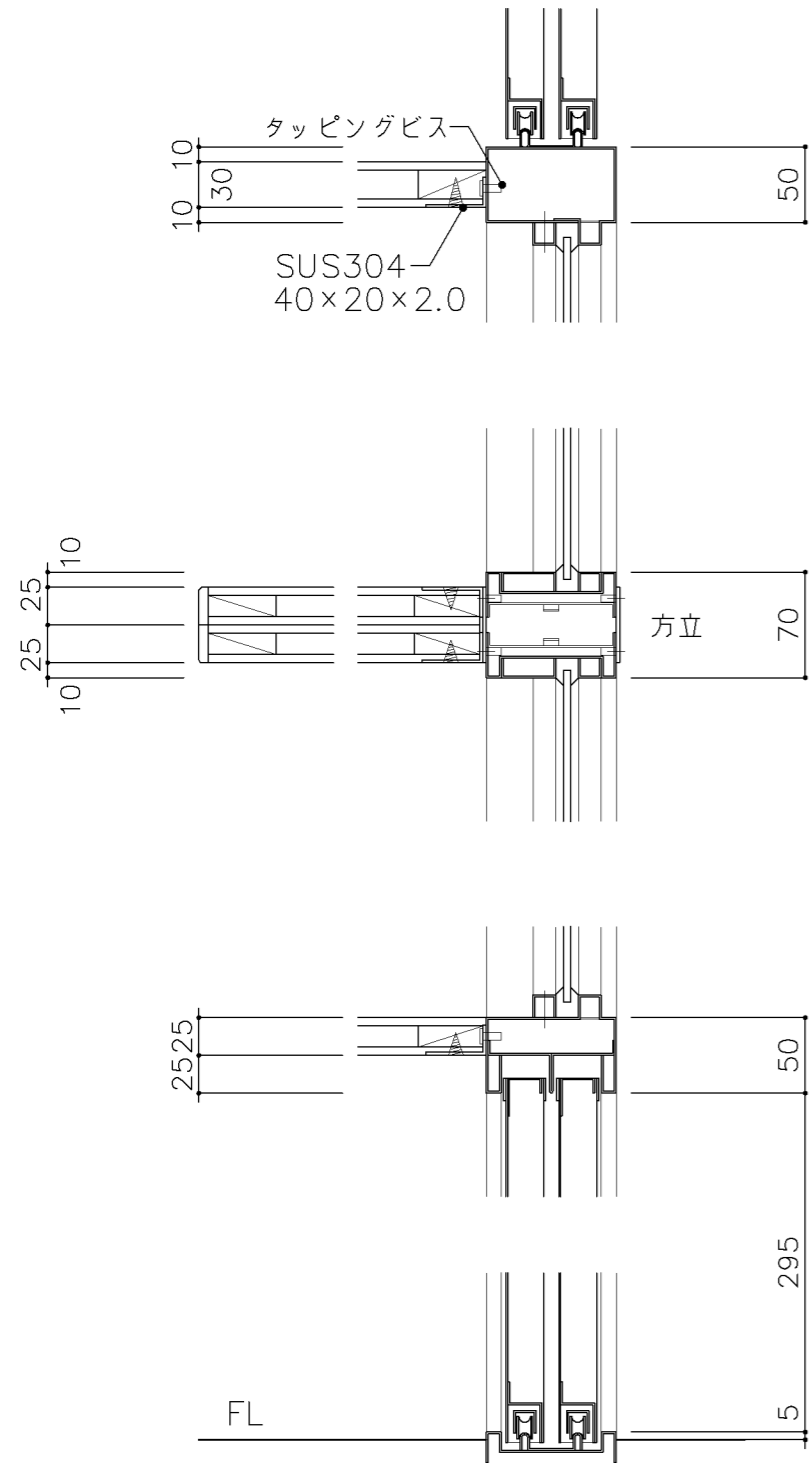


■ パーティション付収納戸棚・展示棚他 詳細図

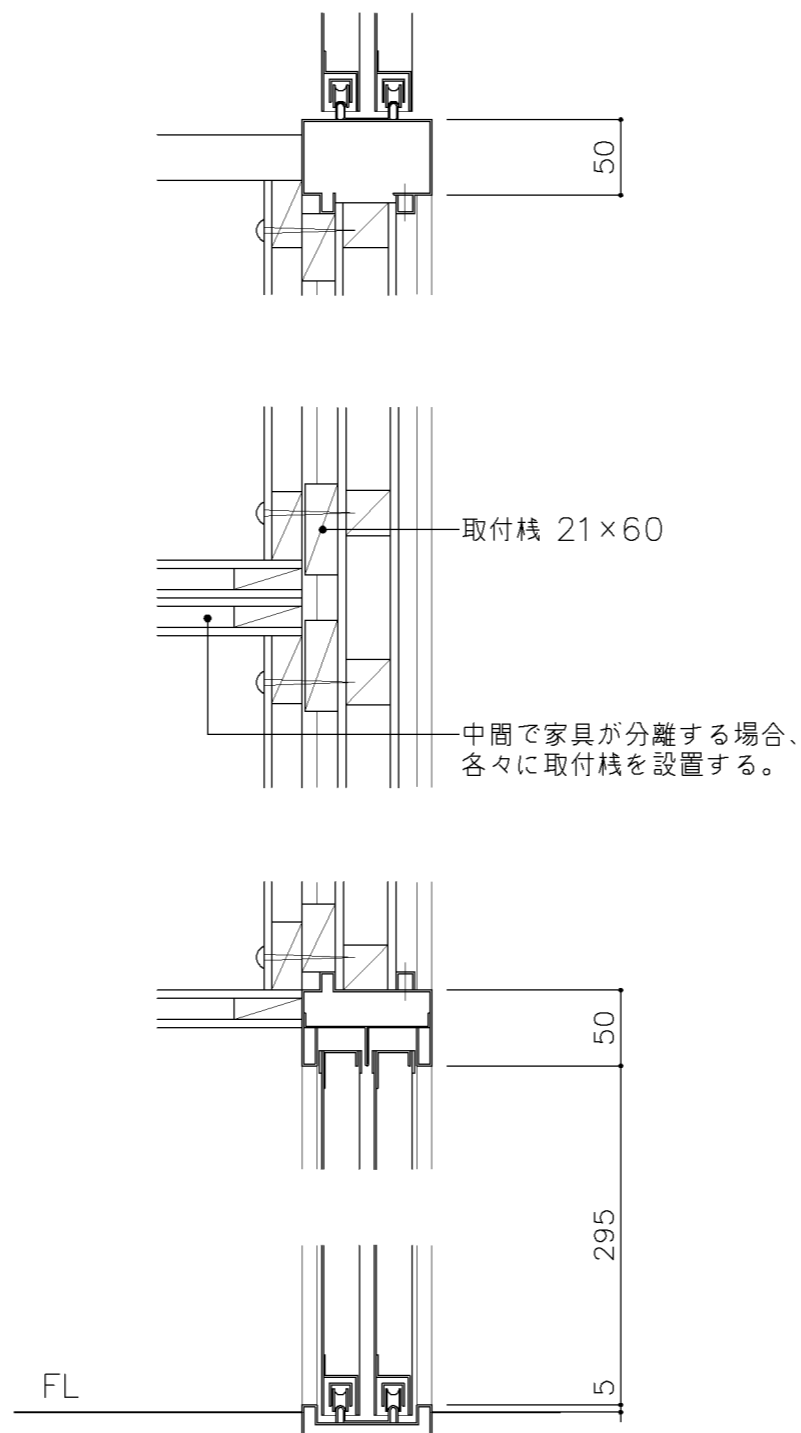


名称	収納戸棚		
縮尺	1/5	記号	G-303
設計年月		令和2年2月	
横浜市建築局			

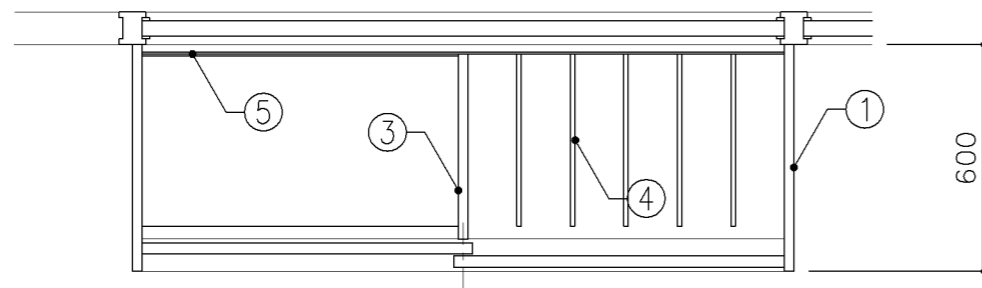

平面図

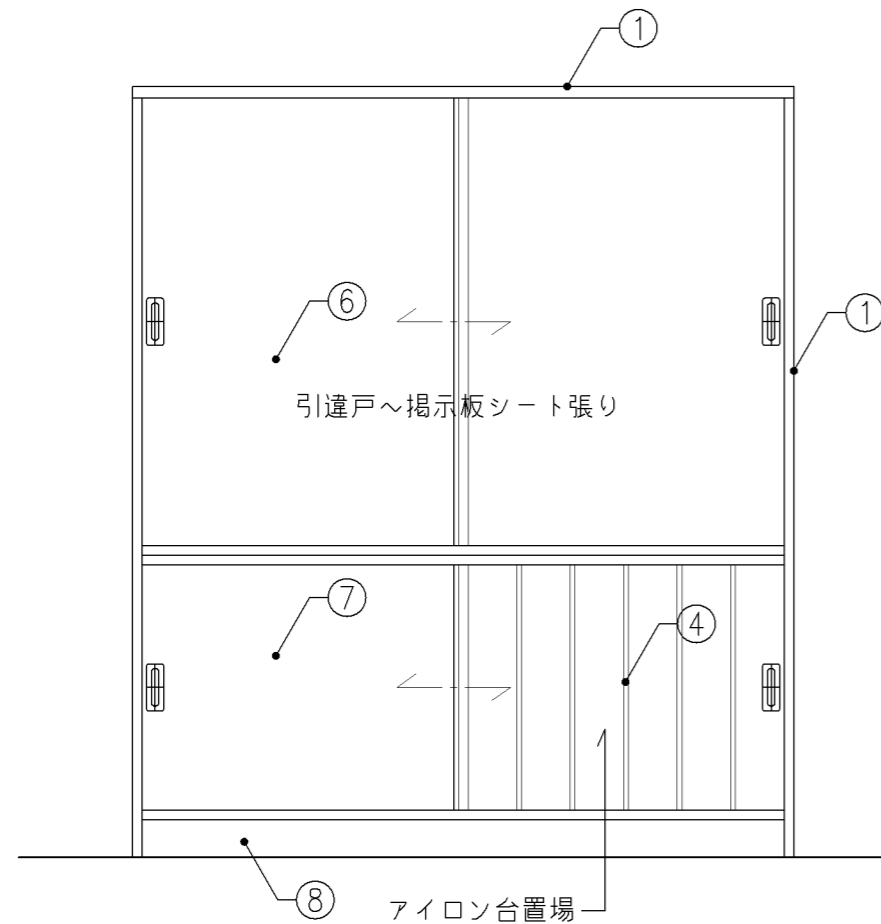


正面図

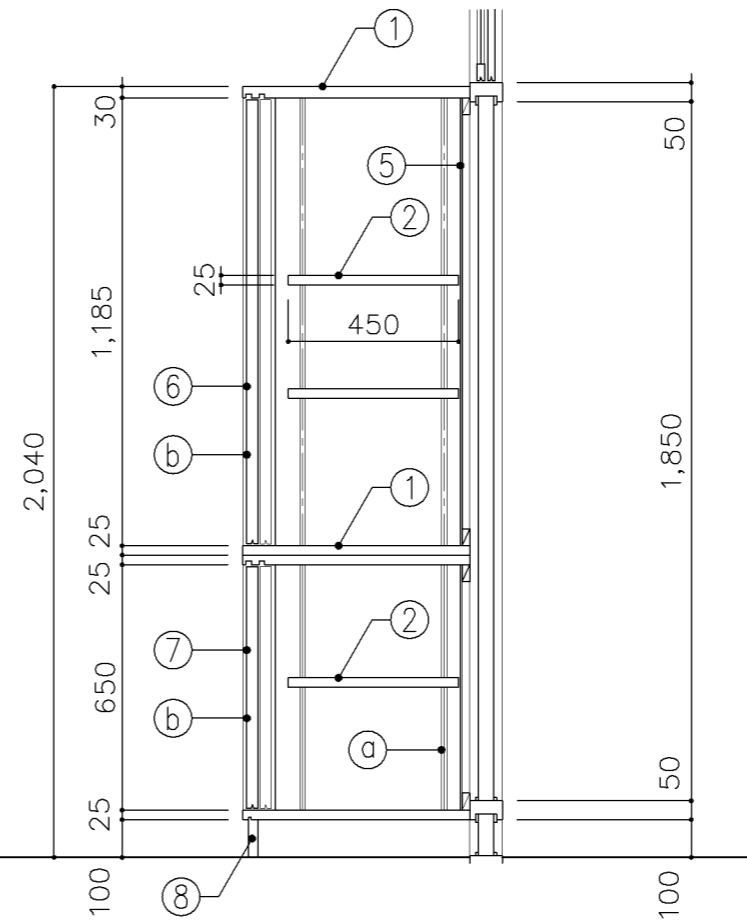


断面図


寸 法				
W1,750 x D 600 x H 2,040				
使用箇所				
家庭科教室				
仕 様				
番号	名称	芯材	材質	仕上
①	本体	A-1	ポリエステル化粧合板	
②	可動棚	A-1	ポリエステル化粧合板	
③	中仕切	A-1	ポリエステル化粧合板	
④	仕切板		φ12 しな合板 木口：ナラ突板張り	UC
⑤	裏板	片A-1	ポリエステル化粧合板	
⑥	引違戸	A-1	しな合板 片面掲示板シート張り	
⑦	引違戸	A-1	ポリエステル化粧合板	
⑧	巾木	B-1	ポリエステル化粧合板	
金 物				
番号	使用箇所	名称		
Ⓐ	可動棚	ステンレス製耐震棚受・棚柱 (番号入り)		
Ⓑ	引違戸	シリンダー錠、国産材掘込引手		
特記事項				
・木口の形状については、G-300より選定する。				
・見掛かり部はポリエステル化粧合板とする。				
・フラッシュ戸 (引違い、扉) 内部は、しな合板とする。				
・引違戸の厚みは、30mmを原則とする。				
・芯材は、国産杉芯合板とする。				
名称	収納戸棚			
縮尺	1/20	記号	G-311	
設計年月		令和2年2月		
横浜市建築局				

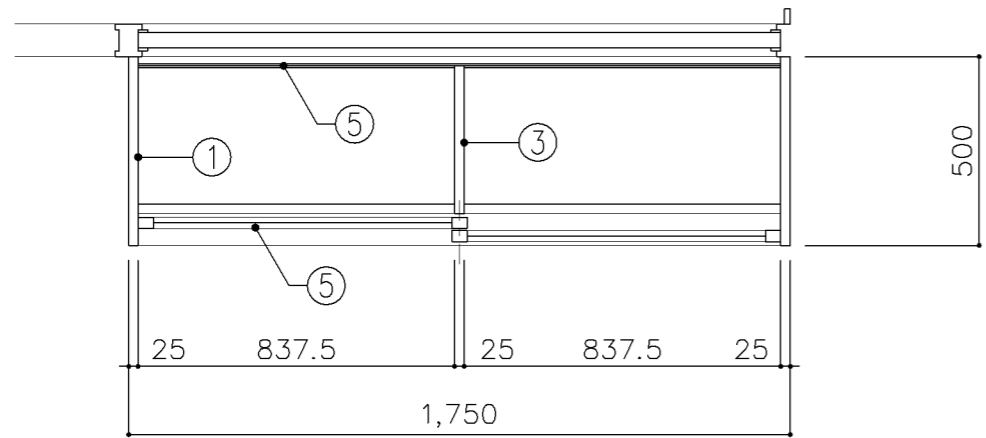

平面図

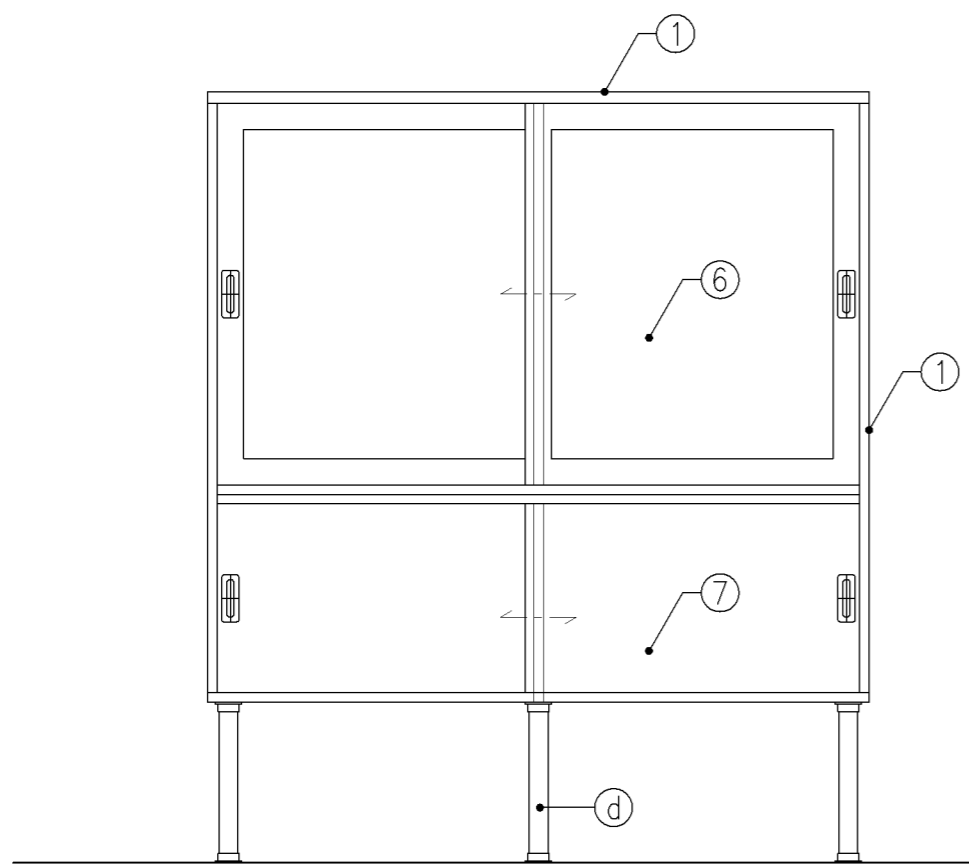


正面図

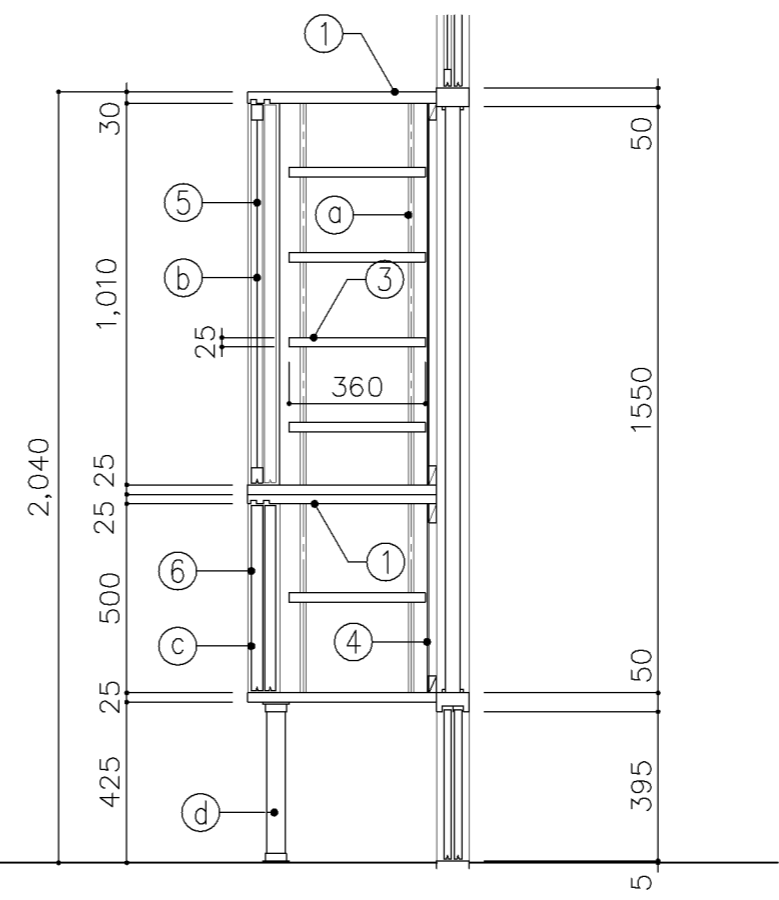


断面図


寸 法				
W1,750 x D 500 x H 2,040				
使用箇所				
調理教室				
仕 様				
番号	名称	芯材	材質	仕上
①	本体	A-1	ポリエステル化粧合板	
②	可動棚	A-1	ポリエステル化粧合板	
③	中仕切	A-1	ポリエステル化粧合板	
④	裏板	片A-1	ポリエステル化粧合板	
⑤	框戸		♯3 ポリカーボネード板	
⑥	引違戸	A-1	ポリエステル化粧合板	
金 物				
番号	使用箇所	名称		
Ⓐ	可動棚	ステンレス製耐震棚受・棚柱 (番号入り)		
Ⓑ	框戸	シリンダー 柱錠、国産材掘込引手		
Ⓒ	引違戸	シリンダー 柱錠、国産材掘込引手		
Ⓓ	脚	ステンレスパイプ 50φ (丸座共)		
特記事項				
<ul style="list-style-type: none"> ・木口の形状については、G-300より選定する。 ・見掛かり部はポリエステル化粧合板とする。 ・フラッシュ戸 (引違い、扉) 内部は、しな合板とする。 ・引違戸の厚みは、30mmを原則とする。 ・芯材は、国産杉芯合板とする。 				
名称	収納戸棚			
縮尺	1/20	記号	G-313	
設計年月		令和2年2月		
横浜市建築局				

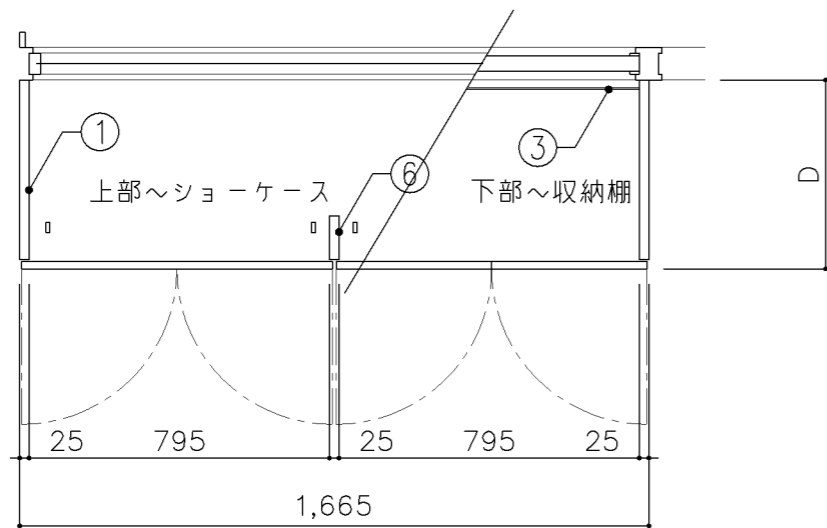

平面図

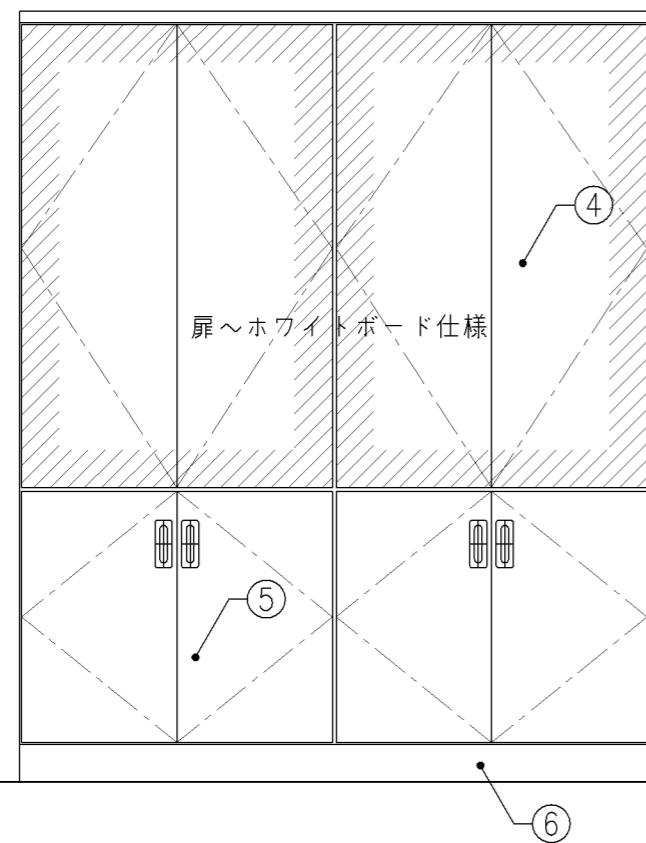

正面図

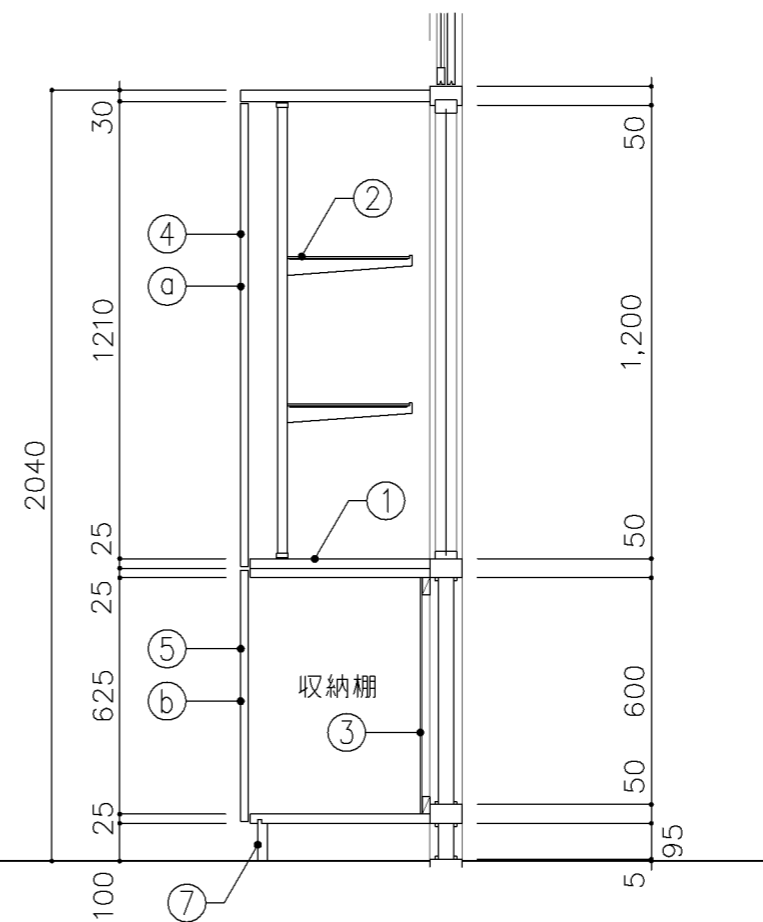

断面図

寸 法				
W1,665 x D 500 x H 2,040				
使用箇所				
理科教室（小・中学校）				
仕 様				
番号	名称	芯材	材質	仕上
①	本体	A-1	ポリエステル化粧合板	
②	ガラス棚		φ5 透明	
③	裏板	片A-1	しな合板	
④	扉	A-1	ポリエステル化粧合板 片面ホワイトボード仕様	
⑤	扉	A-1	ポリエステル化粧合板	
⑥	方立	B-1	ポリエステル化粧合板	
⑦	巾木	B-1	ポリエステル化粧合板	
金 物				
番号	使用箇所	名称		
Ⓐ	扉	スライド丁番、3点ロック（プッシュ式）		
Ⓑ	扉	スライド丁番、国産材掘込引手 面付シリリンダー錠、セーフラッチ		
Ⓒ	ガラス棚	棚柱、ブラケット、座金		
特記事項				
<ul style="list-style-type: none"> ・木口の形状については、G-300より選定する。 ・見掛かり部はポリエステル化粧合板とする。 ・フラッシュ戸（引違い、扉）内部は、しな合板とする。 ・扉の厚みは、20mmを原則とする。 ・芯材は、国産杉芯合板とする。 				
名称	ショーケース			
縮尺	1/20	記号	G-330	
設計年月			令和2年2月	
横浜市建築局				


















G-400 収納家具（木・その他）共通事項

- 1. 収納家具等の木口材及び芯材は下記による。
- 1. 部位別の表面材と木口材は、下記リスト表より選定するものとする。
尚リスト表に記載されていないものに関しては、横浜市建築工事担当課の承認を得るものとする。
- 1. 芯材は原則として、リスト表によるものとする。
- 1. 各部塗装は、国土交通省仕様を順守の事。

部位別による表面材と木口形状リスト

芯材リスト（凡例）


※各図面の芯材の蘭の表記は下記による

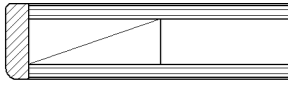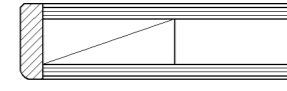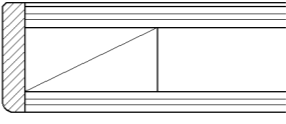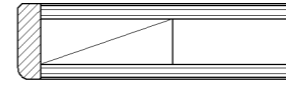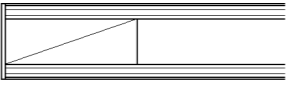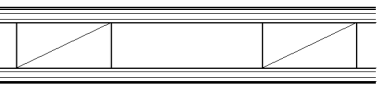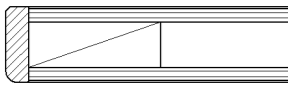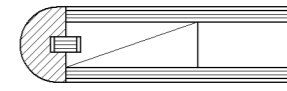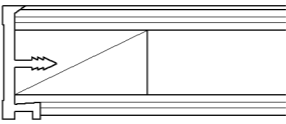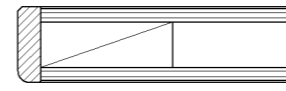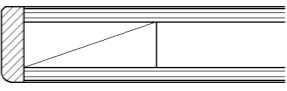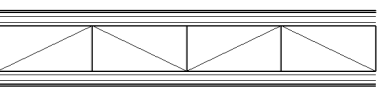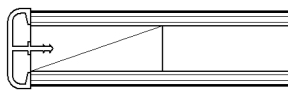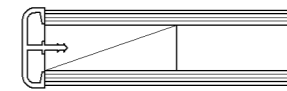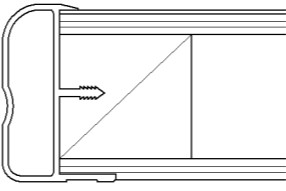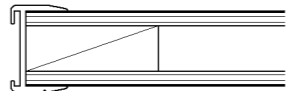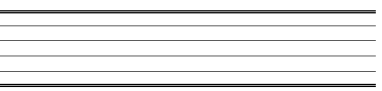本体（枠板）	天板形状（甲板）		扉	棚板形状（可動棚）	
① ポリエステル化粧合板  木口：タモ ヲ6（面取加工）	① メラミン化粧板  木口：タモ ヲ6（面取加工）	④ 耐薬品特殊アクリル系樹脂化粧板  木口：タモ ヲ6（面取加工）	① ポリエステル化粧合板  木口：タモ ヲ6（面取加工）	① ポリエステル化粧合板  木口：メラミン化粧板	A-1 フラッシュ 
② しな合板  木口：タモ ヲ6（面取加工）	② メラミン化粧板  木口：タモ（アール加工）	⑤ 耐薬品特殊アクリル系樹脂化粧板  木口：樹脂成形品	② しな合板  木口：タモ ヲ6（面取加工）	② しな合板 	B-1 ブロックコア 
③ ポリエステル化粧合板 Or しな合板  木口：塩ビエッジ	③ メラミン化粧板  木口：塩ビエッジ	⑥ 耐薬品特殊アクリル系樹脂化粧板  木口：アルミ成形品		③ ポリエステル化粧合板 Or しな合板  木口：アルミ成形レール	C-1 ベタ芯 

名称	共通事項		
縮尺	記号	G-400	
設計年月日	令和2年2月		
横浜市建築局			

■ レール・戸車

1. 引違い戸、框戸に使用するレール・戸車の材質は、下記より選択するものとする。
 - a. 上枠 —— 塩ビ製又はアルミ製鴨居レール（埋込・外付両タイプ）
下枠 —— アルミVレール（埋込タイプ）
 - b. 上枠・下枠 共 —— 塩化ビニール樹脂成型品（外付タイプ）
2. 戸車はナイロン戸車を原則とする。
3. 下枠レールに塩化ビニール樹脂成型品（外付タイプ）を使用する際は、棚板と段差を設けず、フラットに仕上げる事とする。（図中 ㊸部）

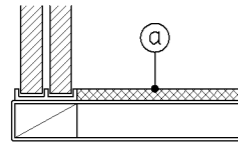


■ 框戸

1. 框材は下記より選択するものとする。
 - a : 木製
 - b : 塩ビ樹脂コーティングアルミサッシュ


■ 合板フラッシュ

1. 合板フラッシュの合板の厚みは、下記に依るものとする。

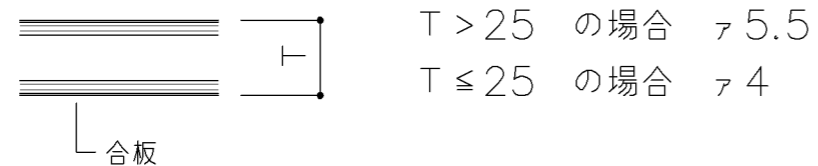


■ スライド丁番

1. 自動締り機構付とする。
 1. 開き角度は120°以上とする。
 1. 取付丁番の個数は、下記に依るものとする。

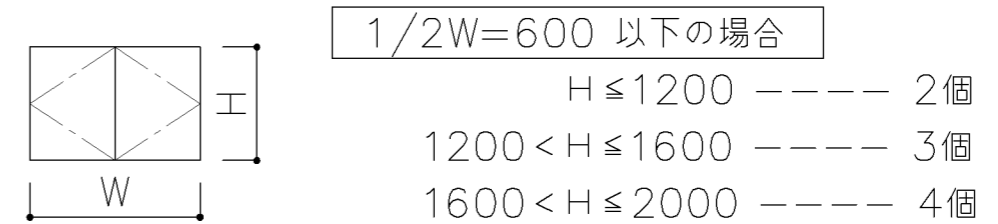

■ 引出し

1. 特記無き限り引出しの使用は、下記に依るものとする。

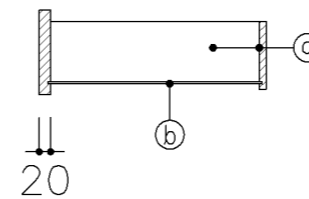

- ㊸ 側、先板 : アガチス合板又はしな合板 ㇲ12
 ㊹ 底 板 : アガチス合板又はしな合板 ㇲ4

1. 金工・木工準備室の工具収納戸棚（G-434、G-435、G-436）の仕様は、下記に依るものとする。

㊸ 側、先板 : ㇲ15 ラワン
 ㊹ 底 板 : ラワン合板 ㇲ4


名称	共通事項		
縮尺		記号	G-401
設計年月日	令和2年2月		
横浜市建築局			

■ ステンレス製耐震棚受・棚柱（番号入り）

1. 棚柱はステンレス製とし、4点支持で安全荷重約60kgを満足するものとする。
可動ピッチは13mm程度とし、可動ピッチの番号打刻入りとする。
2. 棚受はステンレス製とし、突起ダボをφ5とする。


注) 棚柱・棚受については耐震性があるものとし、棚板の外れや落下等がないようにすること。

注) 棚柱・棚受ともにステンレス製とし、書籍に錆や腐食等を付着させないこと。

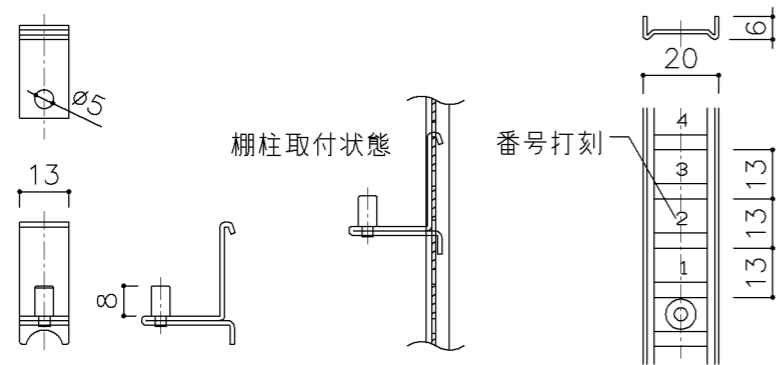


■ 可動棚

1. 棚板にはダボ受穴を設ける。

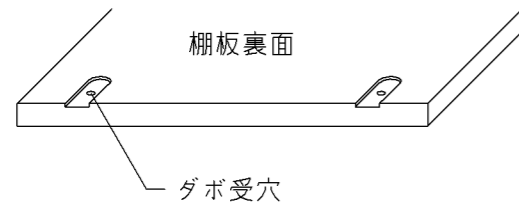

■ 巾木


1. 仕様は下記による。（仕上材は各図面参照）

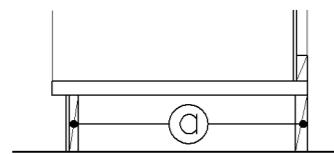

芯材図中の◎の厚みは、ブロックコア合板φ21とする。

■ 引手

1. 引手は国産スギ、ヒノキ材掘込引手とする。

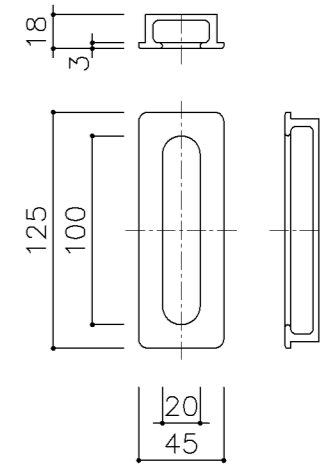


名称	共通事項		
縮尺		記号	G-402
設計年月日	令和2年2月		
横浜市建築局			

G-400 収納家具（木・その他）共通事項

□ 特殊学級 収納家具等 共通仕様


1. 摘要 特記なき限り、材料、各部詳細は下記の通りとする (D-1、2、3)
2. 建具金物 丁番 自動締り付スライド丁番 (135° 開放以上)
引手 国産スギ、ヒノキ材掘込引手
注) 空気孔、開き止めマグネットキャッチは取付けない
3. 棚板 ダボ取合部分には、ダボ受穴を設ける (共通事項参照)

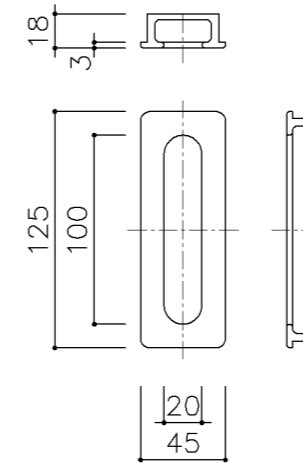


□ 特殊学級 収納家具等 各部詳細図

D-1 収納戸棚	D-2 収納棚	D-3 棚板	


名称	特殊学級用共通仕様		
縮尺		記号	G-403
設計年月日	令和2年2月		
横浜市建築局			

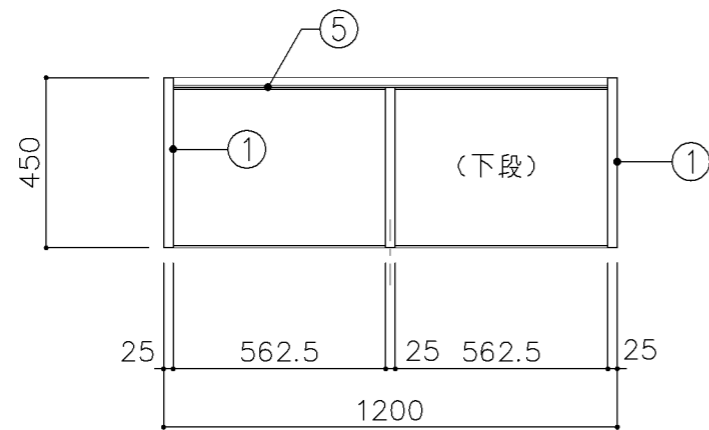


平面図

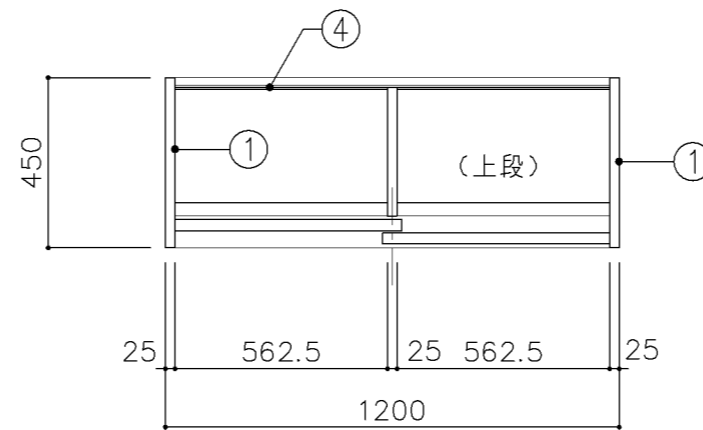

平面図

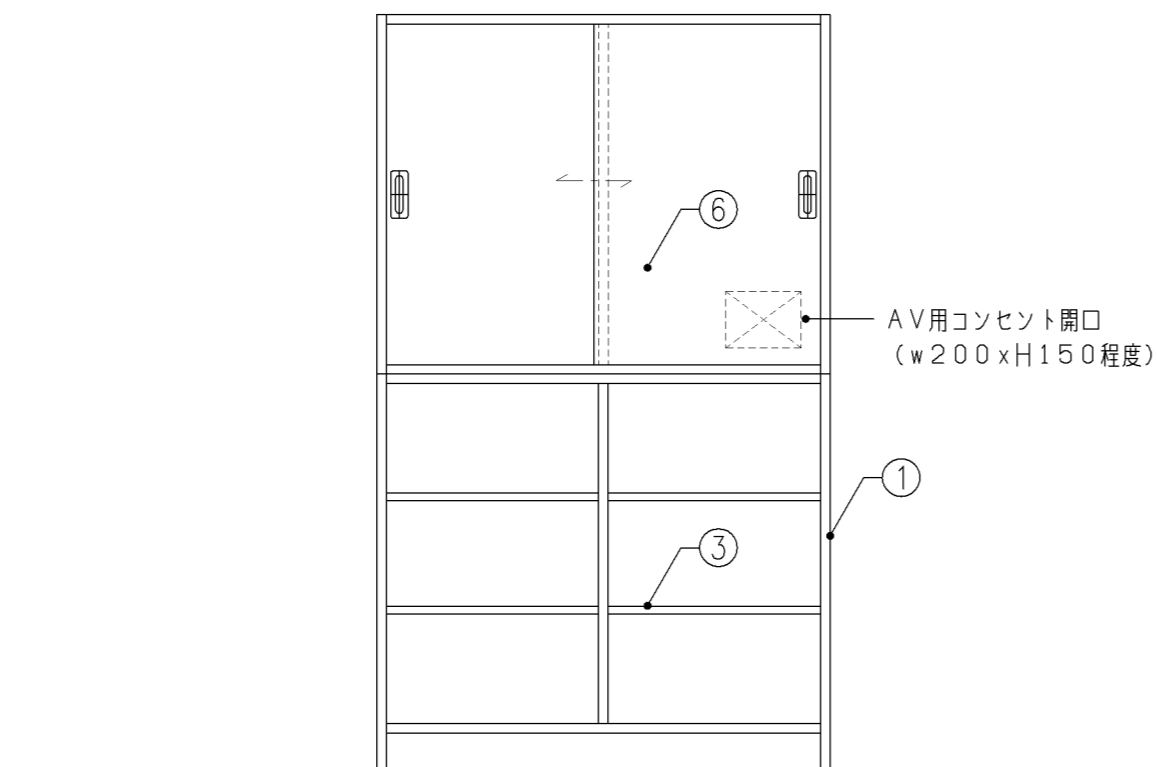


正面図

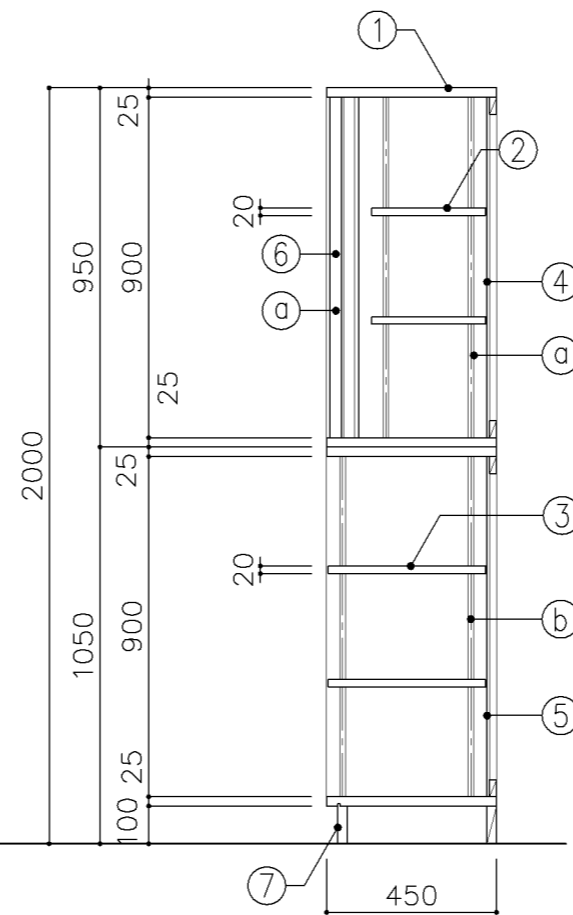


断面図


寸 法				
W 1,200 x D 450 x H 2,000				
使用箇所				
普通教室（小学校）				
多目的室（少人数）（小学校）				
仕 様				
番号	名称	芯材	材 質	仕上
①	本体	A-1	ポリエステル化粧合板	
②	可動棚	A-1	しな合板	
③	可動棚	A-1	ポリエステル化粧合板	
④	裏板	片A-1	しな合板	
⑤	裏板	片A-1	ポリエステル化粧合板	
⑥	引違戸	A-1	ポリエステル化粧合板	
⑦	巾木	B-1	ポリエステル化粧合板	
金 物				
番号	使用箇所	名 称		
Ⓐ	引違戸	シリンダー栓錠、国産材堀込引手		
Ⓑ	可動棚	ステンレス製耐震棚受・棚柱（番号入り）		
特記事項				
・木口の形状については、G-400より選定する。				
・見掛かりはポリエステル化粧合板とする。				
・フラッシュ戸（引違い、扉）内部は、しな合板とする。				
・引違戸の厚みは、30mmを原則とする。				
・芯材は、国産杉芯合板とする。				
・コンセント開口位置については電気工事請負業者と打合せ				
・コンセント用開口廻りは、棧にて補強する。				
名称	教師用戸棚			
縮尺	1/20	記号	G-410	
設 計 年 月			令和2年2月	
横浜市建築局				

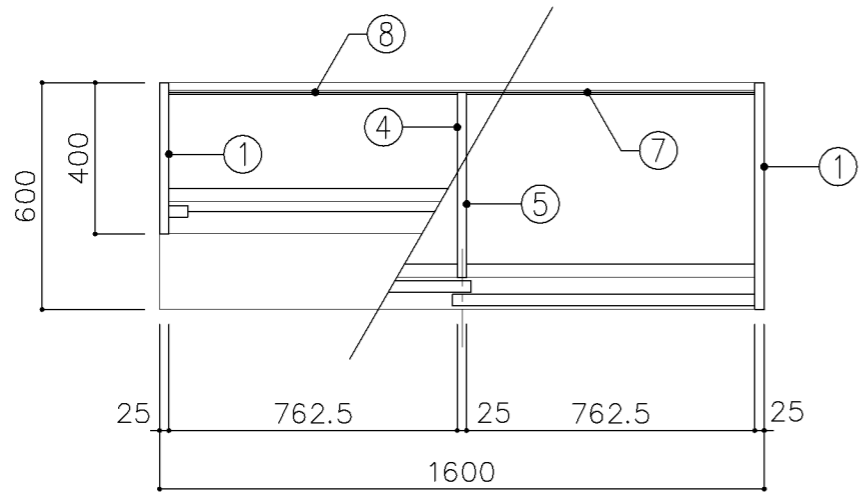

平面図

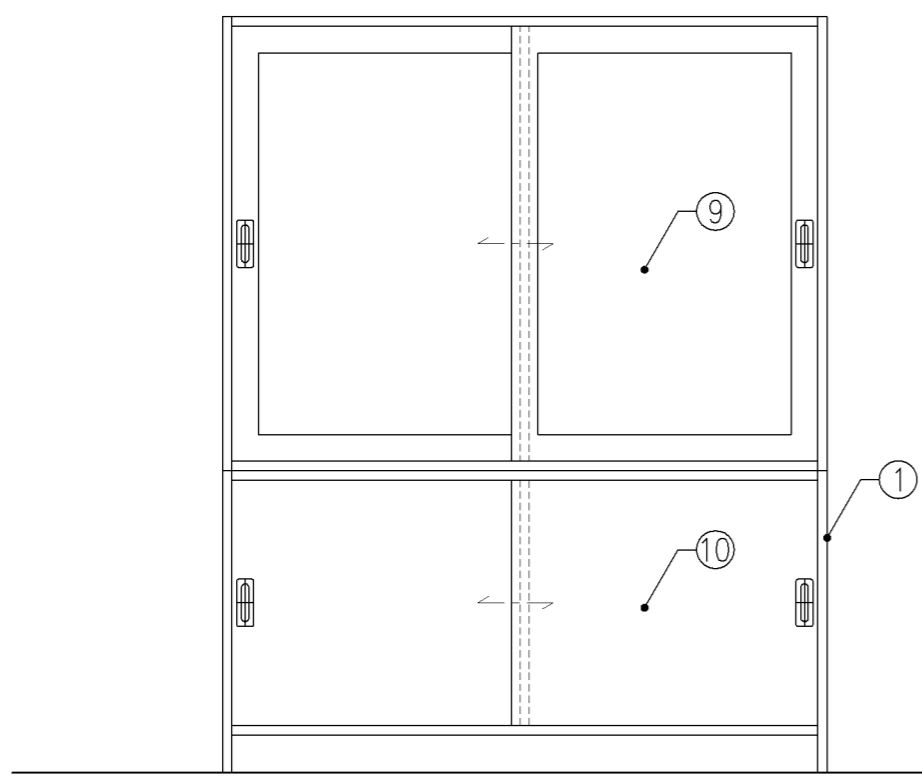


正面図

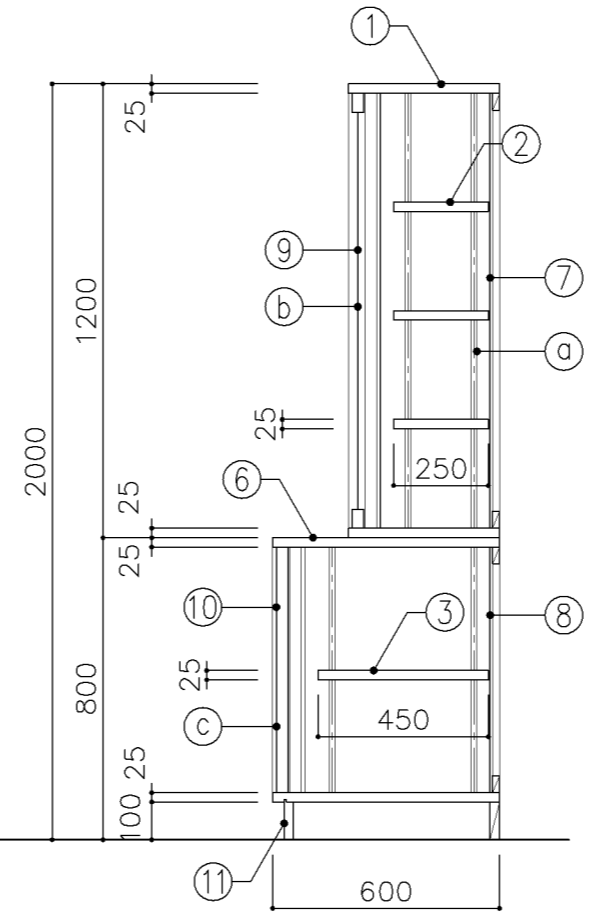


断面図


寸 法				
W 1,600 x D 400/600 xH 2,000				
使用箇所				
理科教室 (小・中学校)				
仕 様				
番号	名称	芯材	材 質	仕上
①	本体	A-1	ポリエステル化粧合板	
②	可動棚	A-1	ポリエステル化粧合板	
③	可動棚	A-1	しな合板	
④	中仕切	A-1	ポリエステル化粧合板	
⑤	中仕切	A-1	しな合板	
⑥	天板	A-1	メラミン化粧板	
⑦	裏板	片A-1	ポリエステル化粧合板	
⑧	裏板	片A-1	しな合板	
⑨	框戸		ァ3 ポリカーボネード板	
⑩	引違戸	A-1	ポリエステル化粧合板	
⑪	巾木	B-1	ポリエステル化粧合板	
金 物				
番号	使用箇所	名 称		
Ⓐ	可動棚	ステンレス製耐震棚受・棚柱 (番号入り)		
Ⓑ	框戸	シリンダー 柱錠、国産材堀込引手		
Ⓒ	引違戸	シリンダー 柱錠、国産材堀込引手		
特記事項				
<ul style="list-style-type: none"> ・木口の形状については、G-400より選定する。 ・見掛かり部はポリエステル化粧合板とする。 ・フラッシュ戸 (引違い、扉) 内部は、しな合板とする。 ・引違戸の厚みは、30mmを原則とする。 ・芯材は、国産杉芯合板とする。 				
名称	収納戸棚			
縮尺	1/20	記号	G-413	
設計年月		令和2年2月		
横浜市建築局				

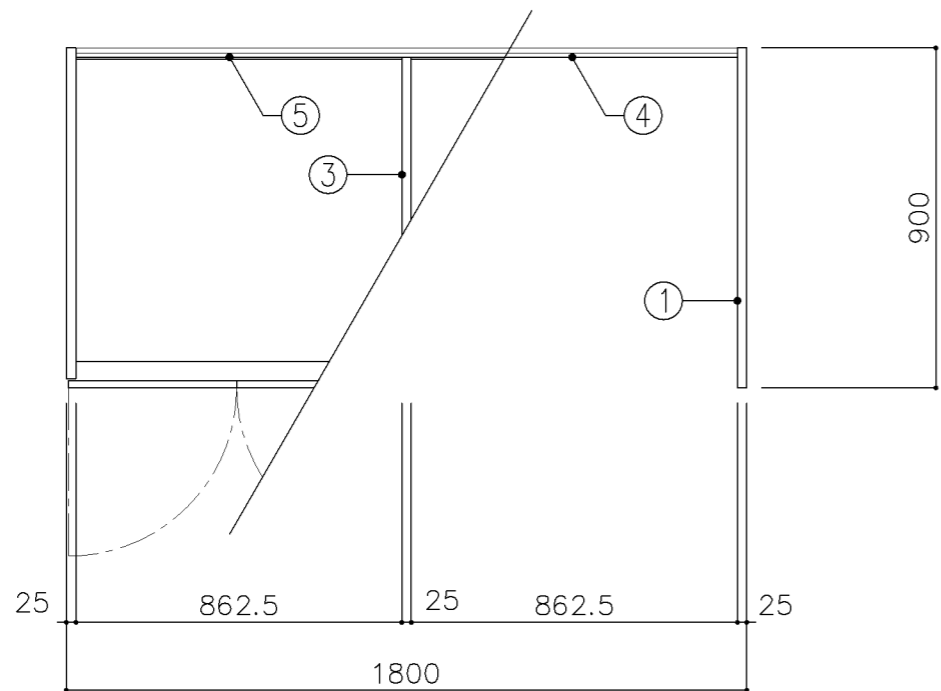

平面図

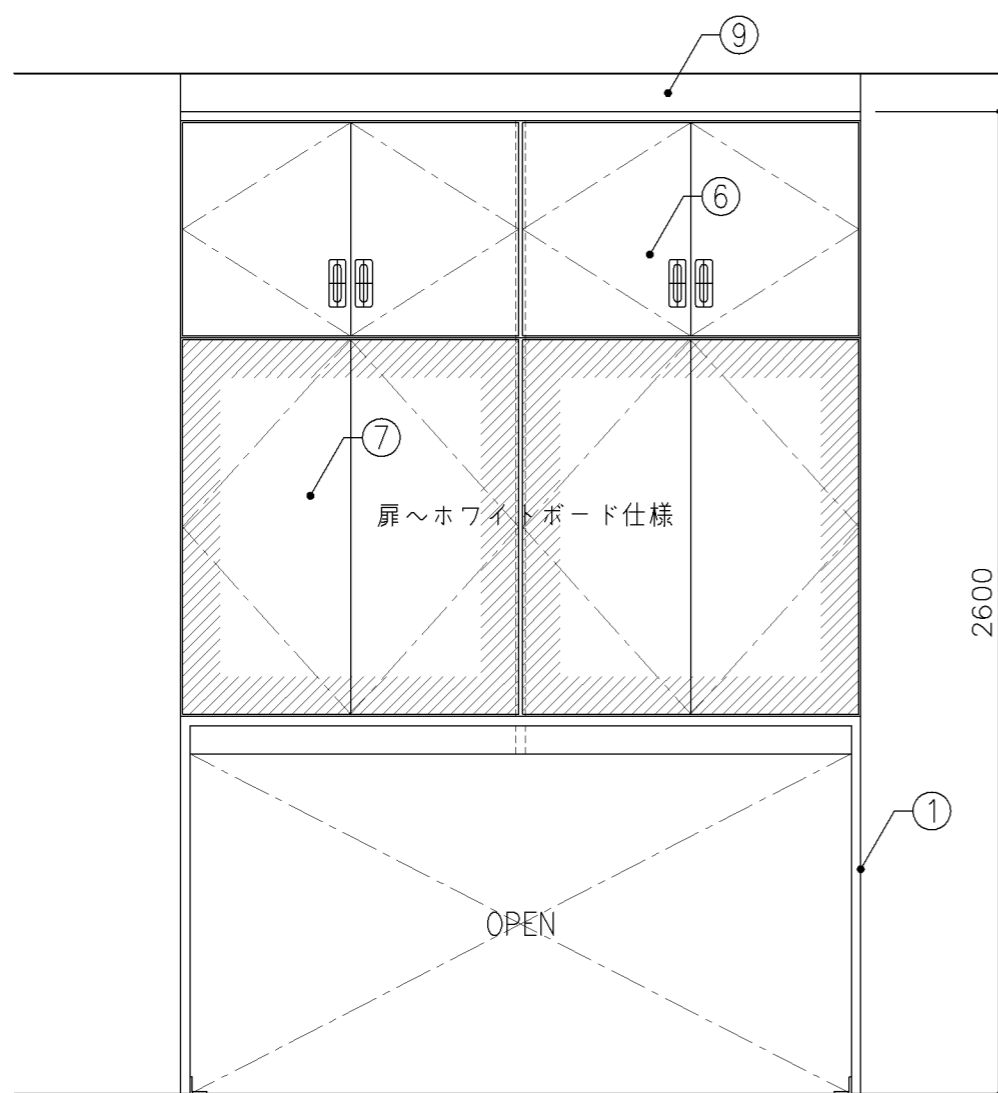


正面図

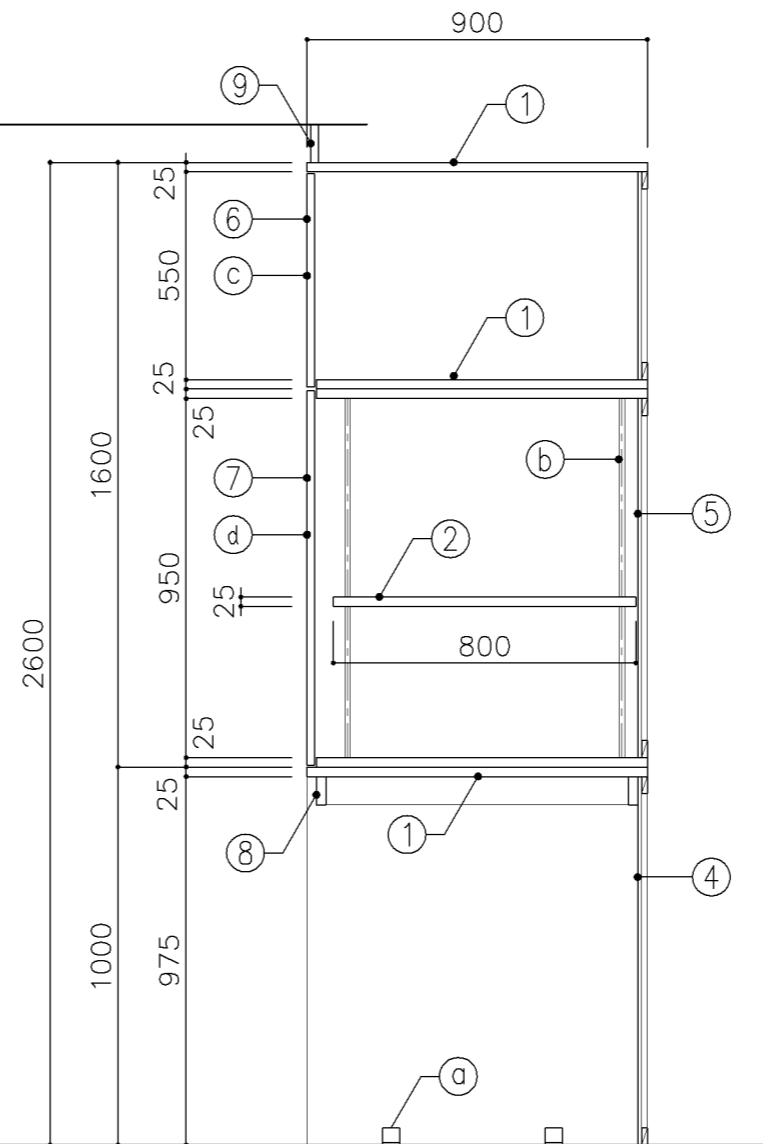


断面図


寸 法				
W1,800 x D 900 x H 2,600				
使用箇所				
音楽教室				
仕 様				
番号	名称	芯材	材質	仕上
①	本体	A-1	ポリエステル化粧合板	
②	可動棚	A-1	しな合板	
③	中仕切	A-1	しな合板	
④	裏板	片A-1	ポリエステル化粧合板	
⑤	裏板	片A-1	しな合板	
⑥	扉	A-1	ポリエステル化粧合板	
⑦	扉	A-1	しな合板 ホワイトボード仕様	
⑧	補強板	B-1	ポリエステル化粧合板	
⑨	幕板	A-1	ポリエステル化粧合板	
金 物				
番号	使用箇所	名称		
a	本体	床固定金物		
b	可動棚	ステンレス製耐震棚受・棚柱 (番号入り)		
c	扉	スライド丁番、国産材掘込引手、耐震フッチ		
d	扉	スライド丁番、プッシュラッチ 面付シリリンダー錠		
特記事項				
<ul style="list-style-type: none"> ・木口の形状については、G-400より選定する。 ・見掛かり部はポリエステル化粧合板とする。 ・フラッシュ戸 (引違い、扉) 内部は、しな合板とする。 ・扉の厚みは、20mmを原則とする。 ・芯材は、国産杉芯合板とする。 				
名称	収納戸棚・ホワイトボード			
縮尺	1/20	記号	G-414A	
設計年月			令和2年2月	
横浜市建築局				

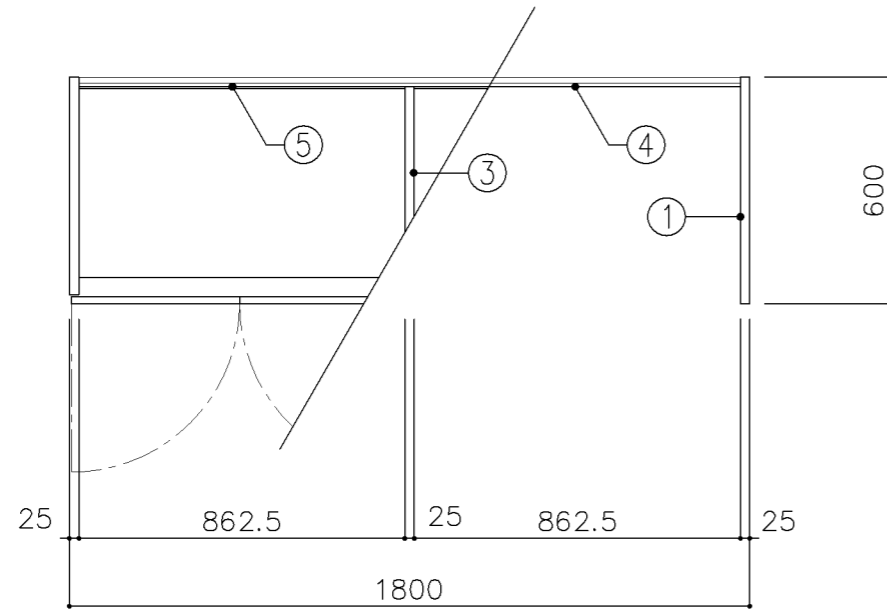

平面図

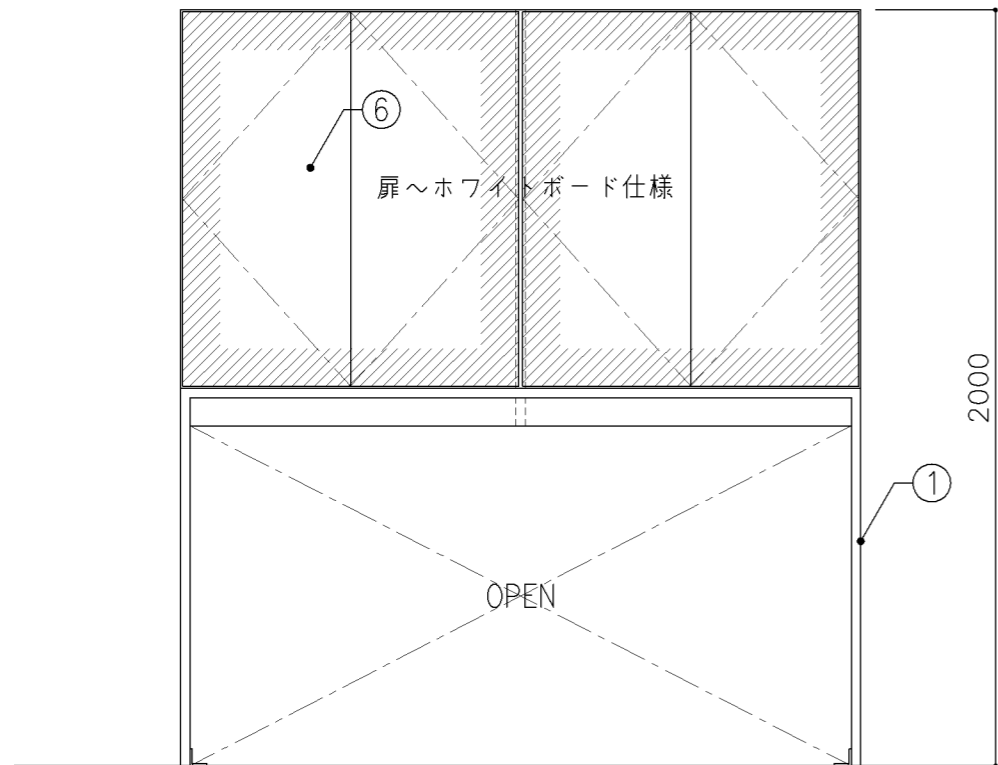


正面図

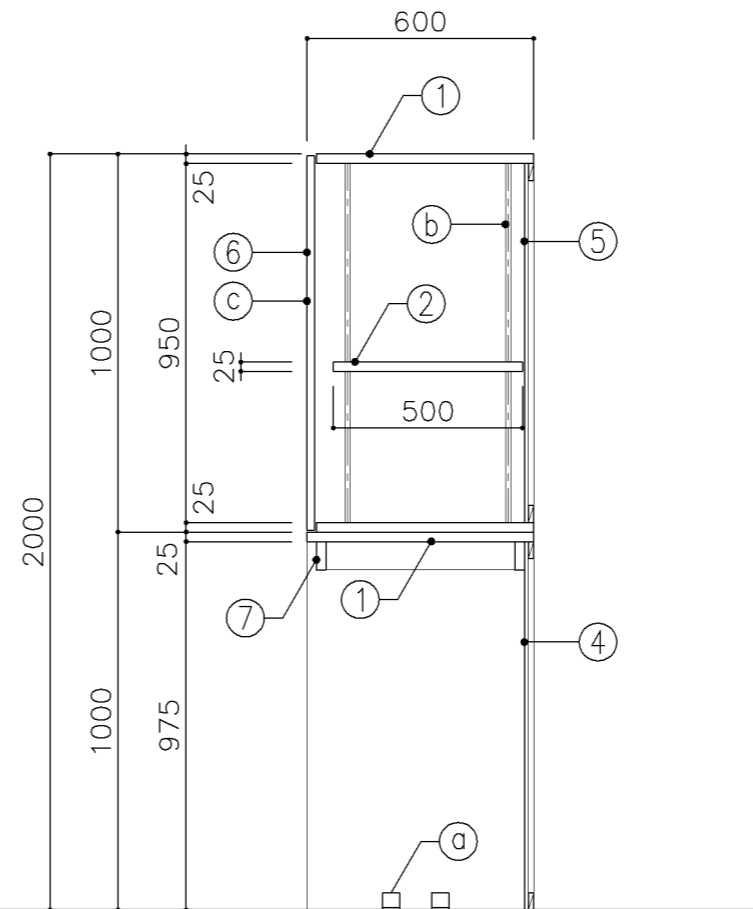


断面図

寸 法				
W1,800 x D 600 x H 2,000				
使用箇所				
多目的室（集会・発表等）（小・中学校）				
仕 様				
番号	名称	芯材	材質	仕上
①	本体	A-1	ポリエステル化粧合板	
②	可動棚	A-1	しな合板	
③	中仕切	A-1	しな合板	
④	裏板	片A-1	ポリエステル化粧合板	
⑤	裏板	片A-1	しな合板	
⑥	扉	A-1	しな合板 ホワイトボード仕様	
⑦	補強板	B-1	ポリエステル化粧合板	
金 物				
番号	使用箇所	名称		
Ⓐ	本体	床固定金物		
Ⓑ	可動棚	ステンレス製耐震棚受・棚柱（番号入り）		
Ⓒ	扉	スライド丁番、プッシュラッチ 面付シリンダー錠		
特記事項				
・木口の形状については、G-400より選定する。				
・見掛かり部はポリエステル化粧合板とする。				
・フラッシュ戸（引違い、扉）内部は、しな合板とする。				
・扉の厚みは、20mmを原則とする。				
・芯材は、国産杉芯合板とする。				
名称	収納戸棚・ホワイトボード			
縮尺	1/20	記号	G-414B	
設計年月			令和2年2月	
横浜市建築局				

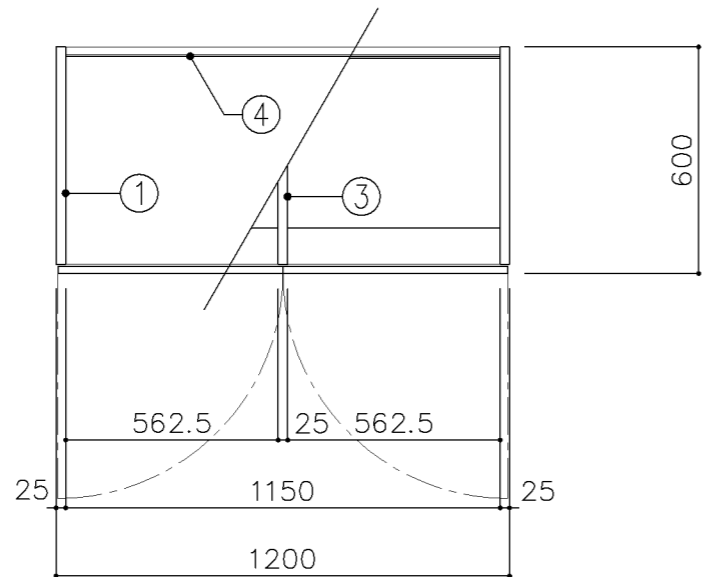


平面図

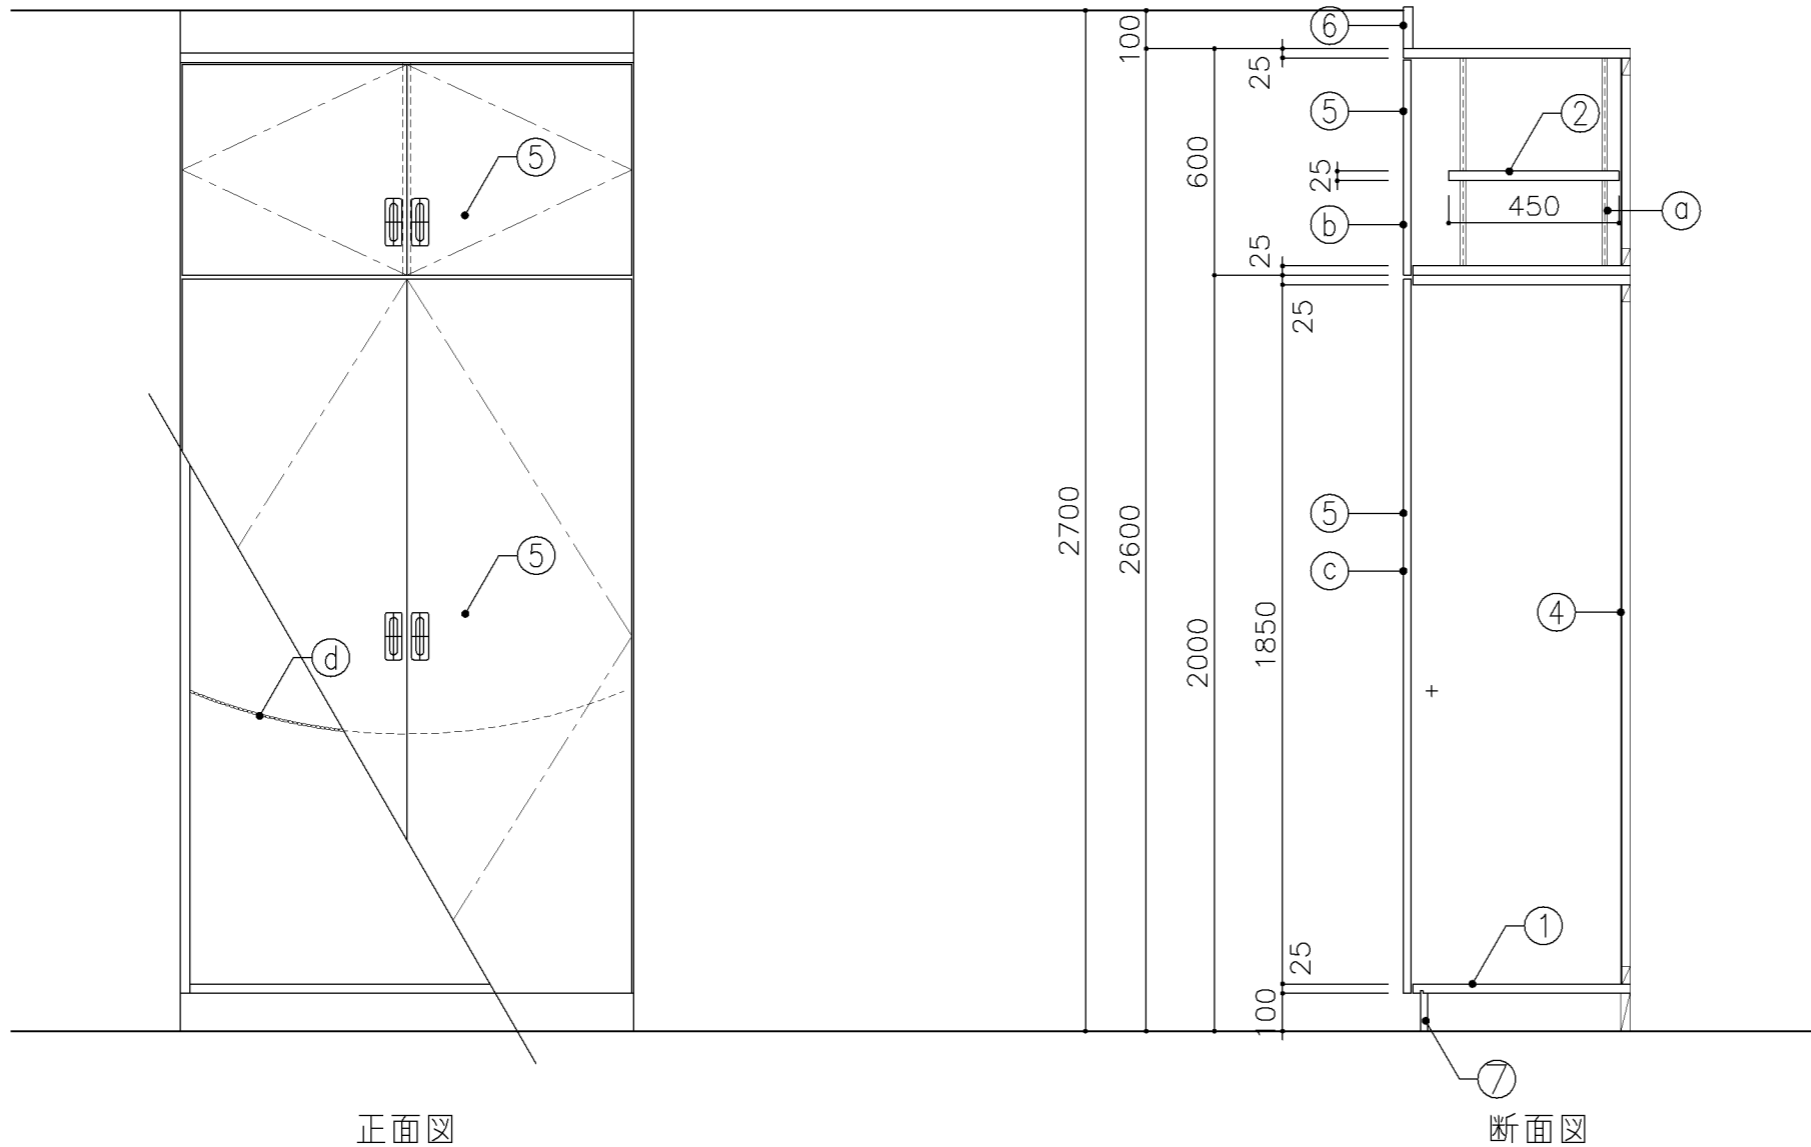


正面図

断面図


寸 法				
W1,200 x D 600 x H 2,600				
使用箇所				
美術教室				
仕 様				
番号	名称	芯材	材 質	仕上
①	本体	A-1	ポリエステル化粧合板	
②	可動棚	A-1	しな合板	
③	中仕切	A-1	しな合板	
④	裏板	A-1	しな合板	
⑤	扉	A-1	しな合板	
⑥	幕板	A-1	ポリエステル化粧合板	
⑦	巾木	B-1	ポリエステル化粧合板	
金 物				
番号	使用箇所	名 称		
Ⓐ	可動棚	ステンレス製耐震棚受・棚柱 (番号入り)		
Ⓑ	扉	スライド丁番、国産材掘込引手、耐震ラッチ 面付シリンダー錠		
Ⓑ	扉	スライド丁番、国産材掘込引手 マグネットキャッチ		
Ⓓ	ズレ防止	ステンレス製チェーン		
特記事項				
・木口の形状については、G-400より選定する。				
・見掛かり部はポリエステル化粧合板とする。				
・フラッシュ戸 (引違い、扉) 内部は、しな合板とする。				
・扉の厚みは、20mmを原則とする。				
・芯材は、国産杉芯合板とする。				
名称	イーゼル収納戸棚			
縮尺	1/20	記号	G-417	
設計年月		令和2年2月		
横浜市建築局				

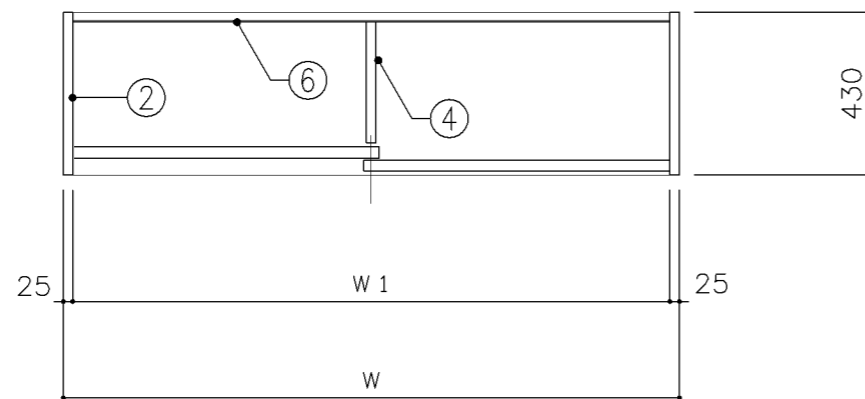

平面図

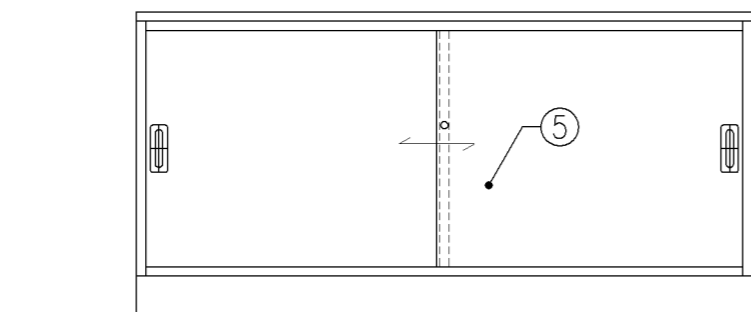


正面図

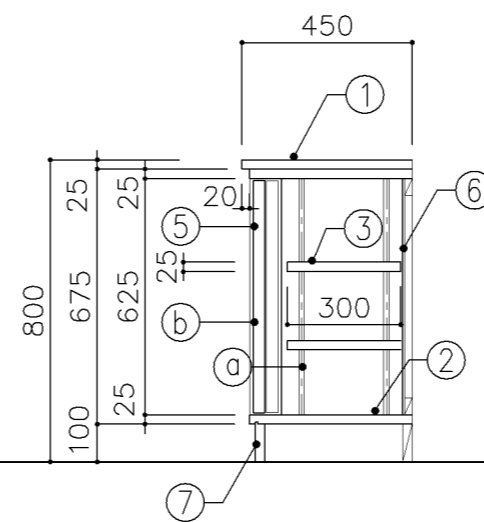


断面図


寸 法				
A : W		1,630	x ^D 450	x ^H 800
B : W		1,730	x ^D 450	x ^H 800
使用箇所				
A : コンピュータ教室 (小学生)				
B : コンピュータ教室 (中学生)				
仕 様				
番号	名称	芯材	材 質	仕上
①	天板	B-1	メラミン化粧板	
②	本体	A-1	ポリエステル化粧合板	
③	可動棚	A-1	しな合板	
④	中仕切	A-1	しな合板	
⑤	引違戸	A-1	ポリエステル化粧合板	
⑥	裏板	片A-1	しな合板	
⑦	巾木	B-1	ポリエステル化粧合板	
金 物				
番号	使用箇所	名 称		
Ⓐ	可動棚	ステンレス製耐震棚受・棚柱 (番号入り)		
Ⓑ	引違戸	シリンダー 柱錠、国産材掘込引手		
特記事項				
・ 木口の形状については、G-400より選定する。				
・ 見掛かり部はポリエステル化粧合板とする。				
・ フラッシュ戸 (引違い、扉) 内部は、しな合板とする。				
・ 引違戸の厚みは、30mmを原則とする。				
・ 芯材は、国産杉芯合板とする。				
名称	収納戸棚			
縮尺	1/20	記号	G-419	
設計年月		令和2年2月		
横浜市建築局				

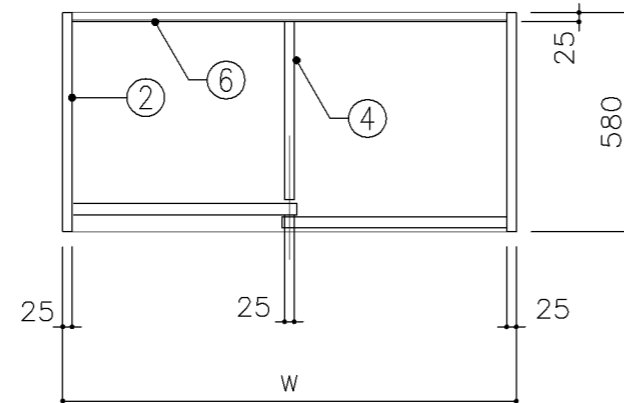

平面図

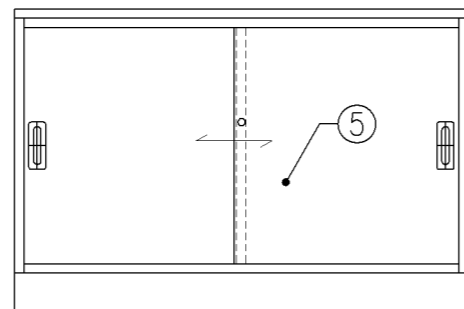


正面図

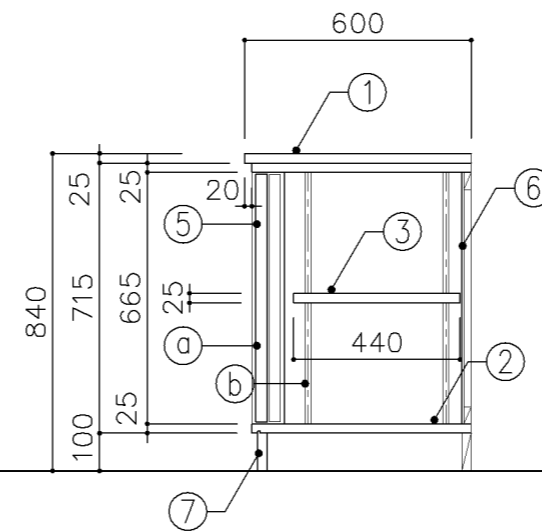


断面図


寸 法				
A : W		1,200	x ^D	600
			x ^H	840
B : W		1,800	x ^D	600
			x ^H	840
使用箇所				
A : 保健室				
B : 理科準備室・理科準備室 (2室タイプ)				
仕 様				
番号	名称	芯材	材 質	仕上
①	天板	B-1	メラミン化粧板	
②	本体	A-1	ポリエステル化粧合板	
③	可動棚	A-1	しな合板	
④	中仕切	A-1	しな合板	
⑤	引違戸	A-1	ポリエステル化粧合板	
⑥	裏板	片A-1	しな合板	
⑦	巾木	B-1	ポリエステル化粧合板	
金 物				
番号	使用箇所	名 称		
Ⓐ	引違戸	シリンダー栓錠、国産材掘込引手		
Ⓑ	可動棚	ステンレス製耐震棚受・棚柱 (番号入り)		
特記事項				
・ 木口の形状については、G-400より選定する。				
・ 見掛かり部はポリエステル化粧合板とする。				
・ フラッシュ戸 (引違い、扉) 内部は、しな合板とする。				
・ 引違戸の厚みは、30mmを原則とする。				
・ 芯材は、国産杉芯合板とする。				
・ Bタイプは、③ 可動棚なしとする。				
名称	窓下収納戸棚			
縮尺	1/20	記号	G-420	
設計年月		令和2年2月		
横浜市建築局				

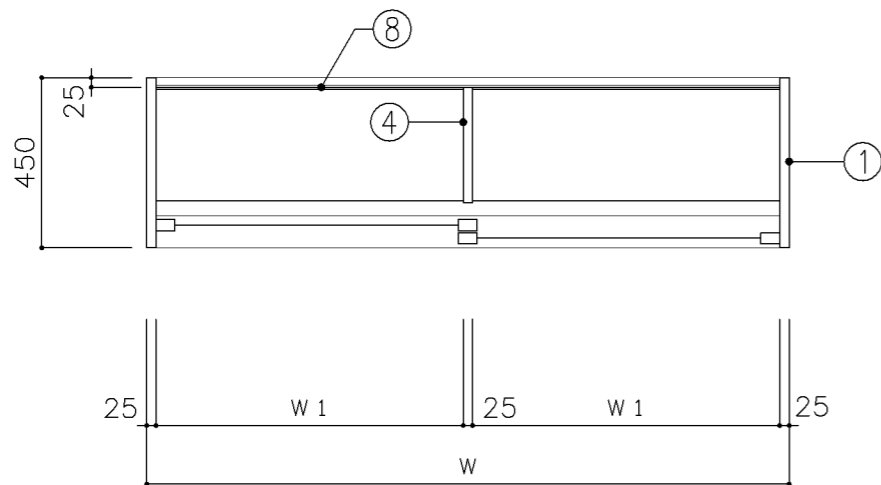


上段平面図

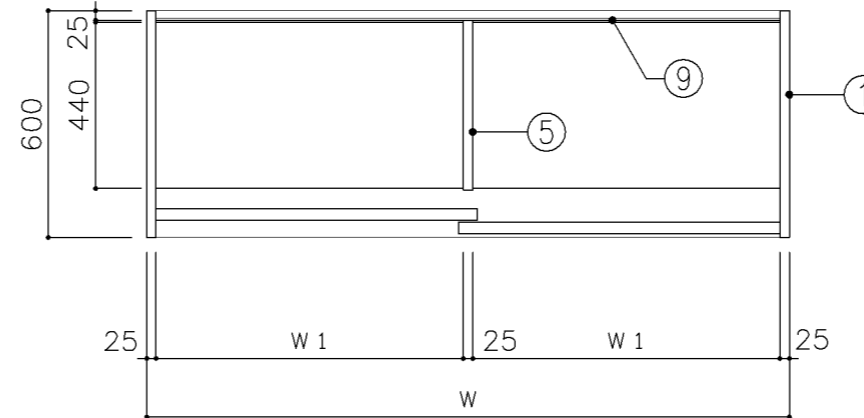

下段平面図

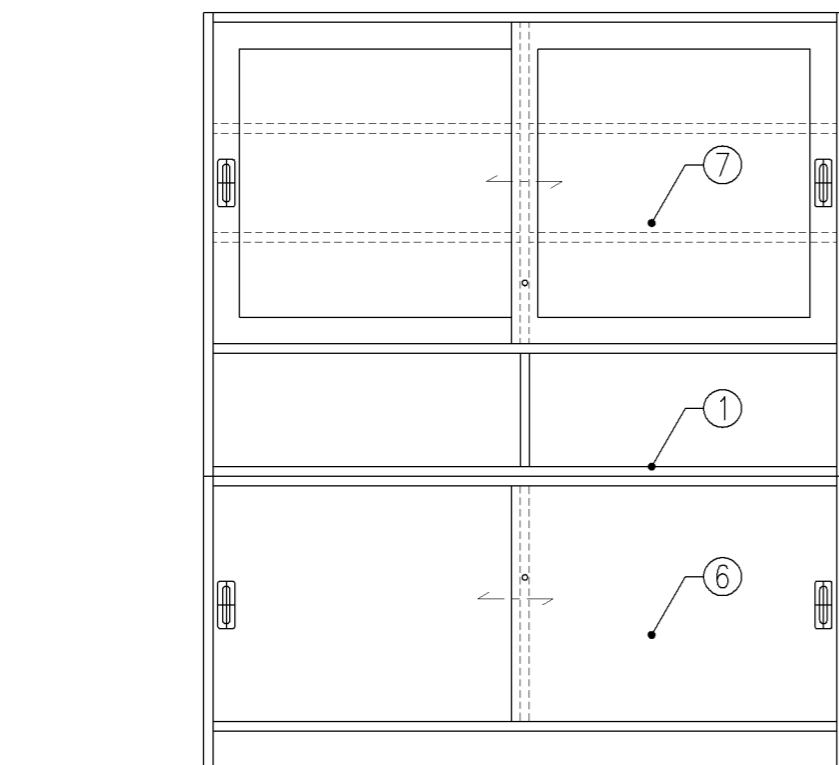


正面図

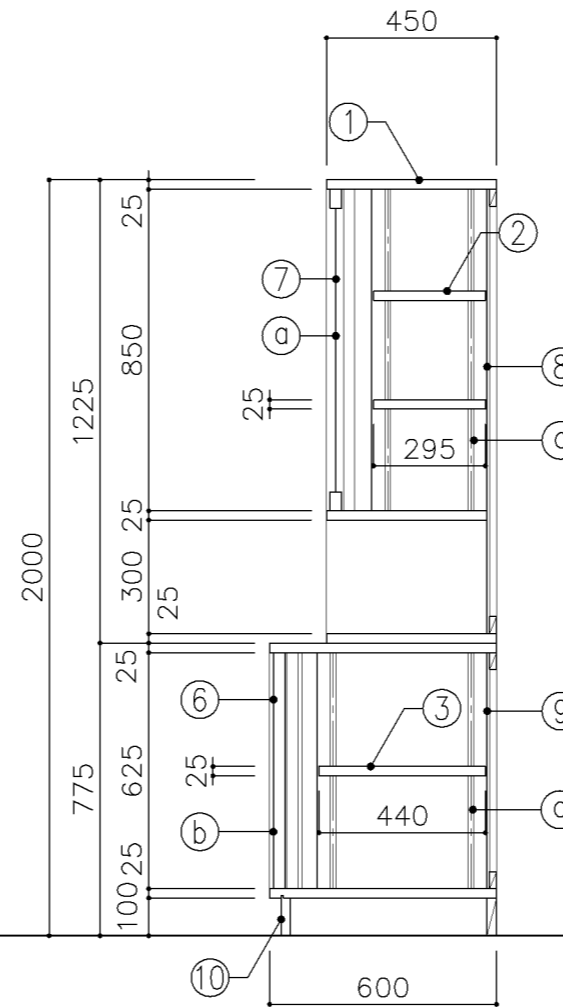


断面図


寸 法				
A : W 1,200 x D 450 / 600 x H 2,000				
B : W 1,700 x D 450 / 600 x H 2,000				
使用箇所				
A : 保健室				
B : 保健室				
仕 様				
番号	名称	芯材	材 質	仕上
①	本体	A-1	ポリエステル化粧合板	
②	可動棚	A-1	ポリエステル化粧合板	
③	可動棚	A-1	しな合板	
④	中仕切	A-1	ポリエステル化粧合板	
⑤	中仕切	A-1	しな合板	
⑥	引違戸	A-1	ポリエステル化粧合板	
⑦	框戸		3 ポリカーボネード板	
⑧	裏板	片A-1	ポリエステル化粧合板	
⑨	裏板	片A-1	しな合板	
⑩	巾木	B-1	ポリエステル化粧合板	
金 物				
番号	使用箇所	名 称		
Ⓐ	框戸	シリンダー栓錠、国産材堀込引手		
Ⓑ	引違戸	シリンダー栓錠、国産材堀込引手		
Ⓒ	可動棚	ステンレス製耐震棚受・棚柱（番号入り）		
特記事項				
・木口の形状については、G-400より選定する。				
・見掛かり部はポリエステル化粧合板とする。				
・フラッシュ戸（引違い、扉）内部は、しな合板とする。				
・引違戸の厚みは、30mmを原則とする。				
・芯材は、国産杉芯合板とする。				
名称	収納戸棚			
縮尺	1/20	記号	G-422	
設計年月		令和2年2月		
横浜市建築局				

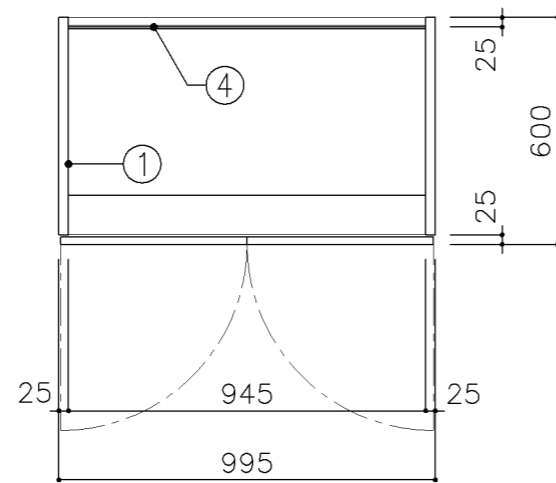

平面図

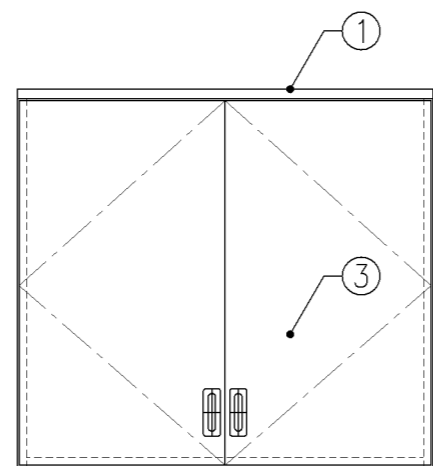


正面図

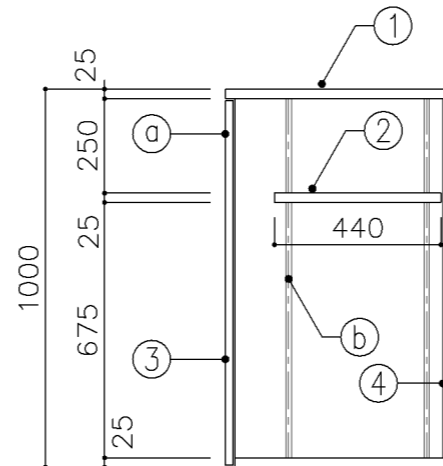


断面図


寸 法				
W 995 x D 600 x H 1,000				
使用箇所				
保健室				
仕 様				
番号	名称	芯材	材 質	仕上
①	本体	A-1	ポリエステル化粧合板	
②	可動棚	A-1	しな合板	
③	扉	A-1	ポリエステル化粧合板	
④	裏板	片A-1	しな合板	
金 物				
番号	使用箇所	名 称		
㉑	扉	スライド丁番、国産材掘込引手、耐震ラッチ 面付シリンダー錠		
㉒	可動棚	ステンレス製耐震棚受・棚柱（番号入り）		
特記事項				
・木口の形状については、G-400より選定する。				
・見掛かり部はポリエステル化粧合板とする。				
・フラッシュ戸（引違い、扉）内部は、しな合板とする。				
・扉の厚みは、20mmを原則とする。				
・芯材は、国産杉芯合板とする。				
名称	布団収納戸棚			
縮尺	1/20	記号	G-423	
設計年月			令和2年2月	
横浜市建築局				

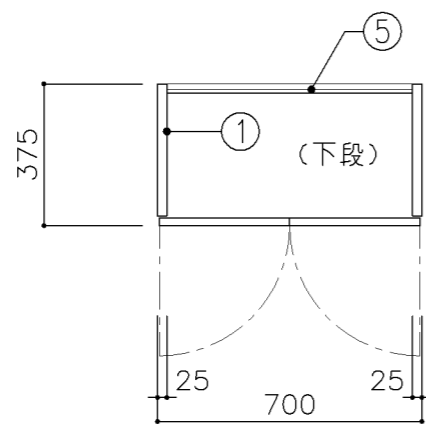


平面図

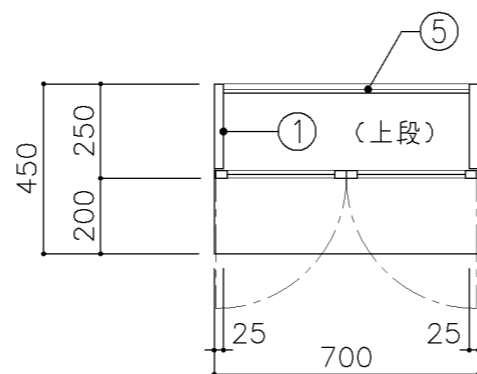

平面図

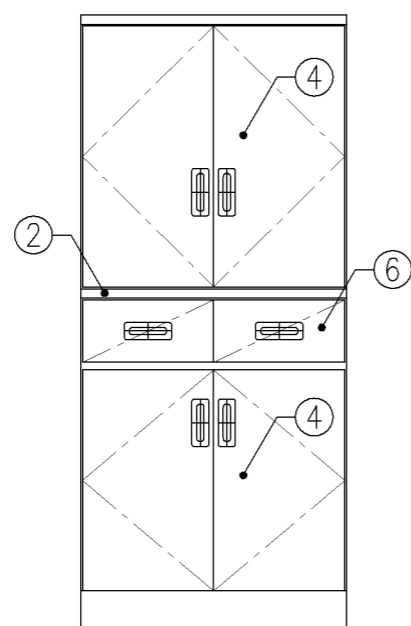

正面図

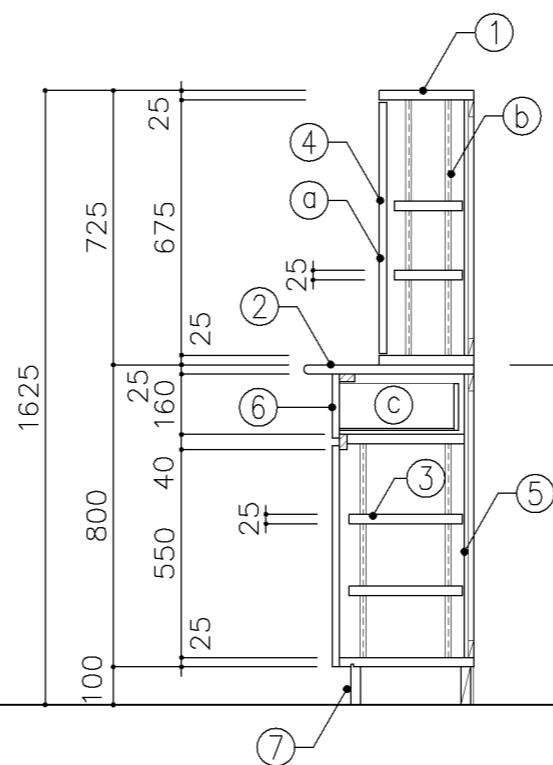

断面図

寸法

W 700 x D 250/450 xH 1,625

使用箇所

個別支援教室（第一学習室）（小・中学校）

仕様

番号	名称	芯材	材質	仕上
①	本体	A-1	しな合板	UC
②	膳板	A-1	しな合板	UC
③	可動棚	A-1	しな合板	
④	扉	A-1	しな合板	UC
⑤	裏板	片A-1	しな合板	
⑥	引出シ		しな合板	UC
⑦	巾木	B-1	しな合板	UC

金物


番号	使用箇所	名称
Ⓐ	扉	スライド丁番、国産材掘込引手、耐震ラッチ 面付シリンダー錠
Ⓑ	可動棚	ステンレス製耐震棚受・棚柱（番号入り）
Ⓒ	引出シ	掘込引手、スベリ鋸、ストッパー

特記事項


- ・木口の形状については、G-400より選定する。
- ・見掛かり部はUC仕上とする。
- ・扉の厚みは、20mmを原則とする。
- ・芯材は、国産杉芯合板とする。

名称	食器戸棚		
縮尺	1/20	記号	G-430
設計年月	令和2年2月		

横浜市建築局

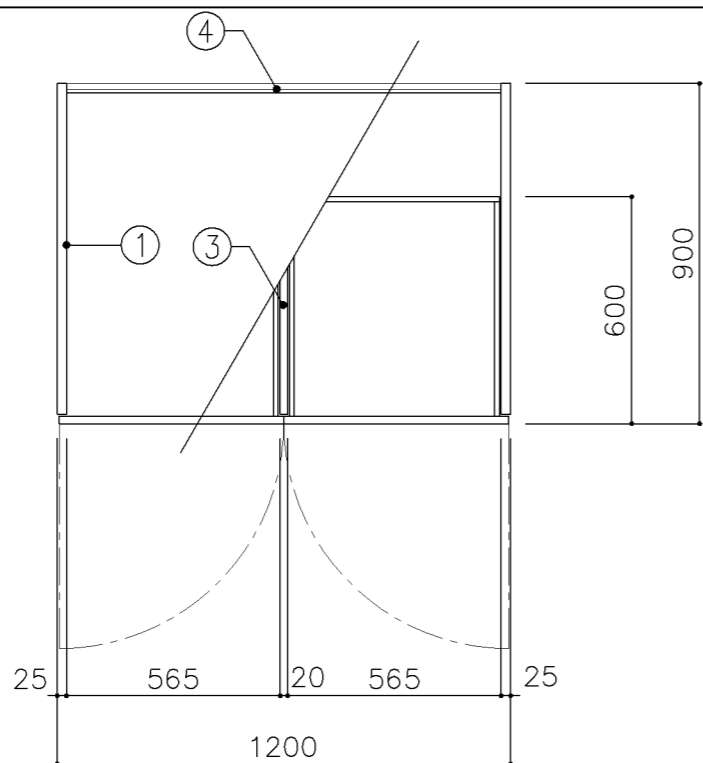


平面図

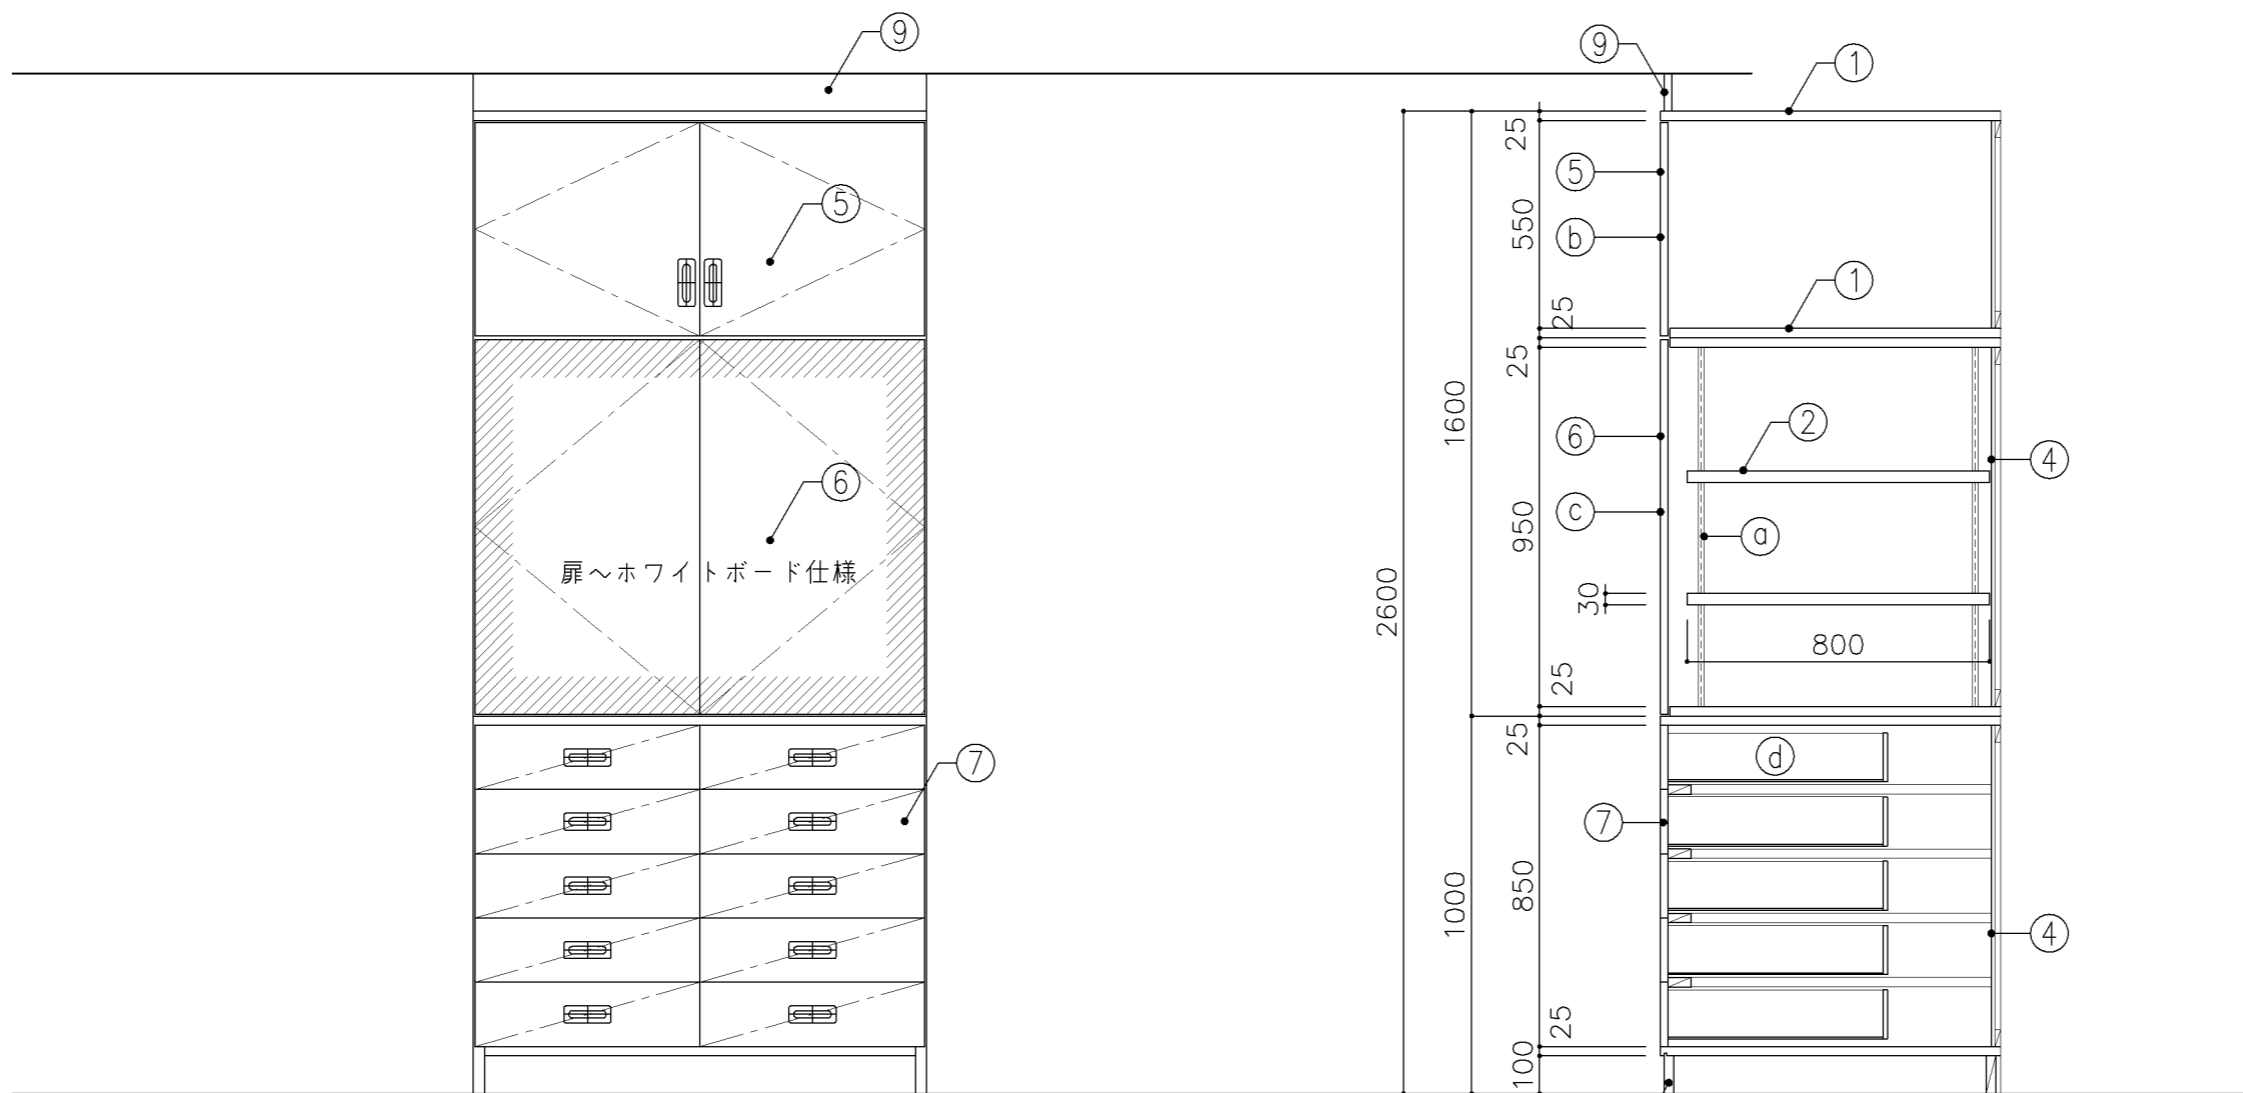


正面図

断面図

寸 法				
W1,200 x D 900 x H 2,600				
使用箇所				
音楽教室				
仕 様				
番号	名称	芯材	材 質	仕上
①	本体	A-1	ポリエステル化粧合板	
②	可動棚	A-1	しな合板	
③	中仕切	A-1	しな合板	
④	裏板	片A-1	しな合板	
⑤	扉	A-1	ポリエステル化粧合板	
⑥	扉	A-1	しな合板 片面ホワイトボード仕様	
⑦	引出シ	A-1	ポリエステル化粧合板	
⑧	巾木	B-1	ポリエステル化粧合板	
⑨	幕板	A-1	ポリエステル化粧合板	
金 物				
番号	使用箇所	名 称		
Ⓐ	可動棚	ステンレス製耐震棚受・棚柱 (番号入り)		
Ⓑ	扉	スライド丁番、国産材掘込引手、耐震ラッチ 面付シリンダー錠		
Ⓒ	扉	スライド丁番、プッシュラッチ 面付シリンダー錠		
Ⓓ	引出シ	国産材掘込引手、スベリ鋸、ストッパー シリンダーオールロック		
特記事項				
・木口の形状については、G-400より選定する。				
・見掛かり部はポリエステル化粧合板とする。				
・フラッシュ戸 (引違い、扉) 内部は、しな合板とする。				
・扉の厚みは、20mmを原則とする。				
・芯材は、国産杉芯合板とする。				
名称	収納戸棚			
縮尺	1/20	記号	G-431	
設計年月			令和2年2月	
横浜市建築局				

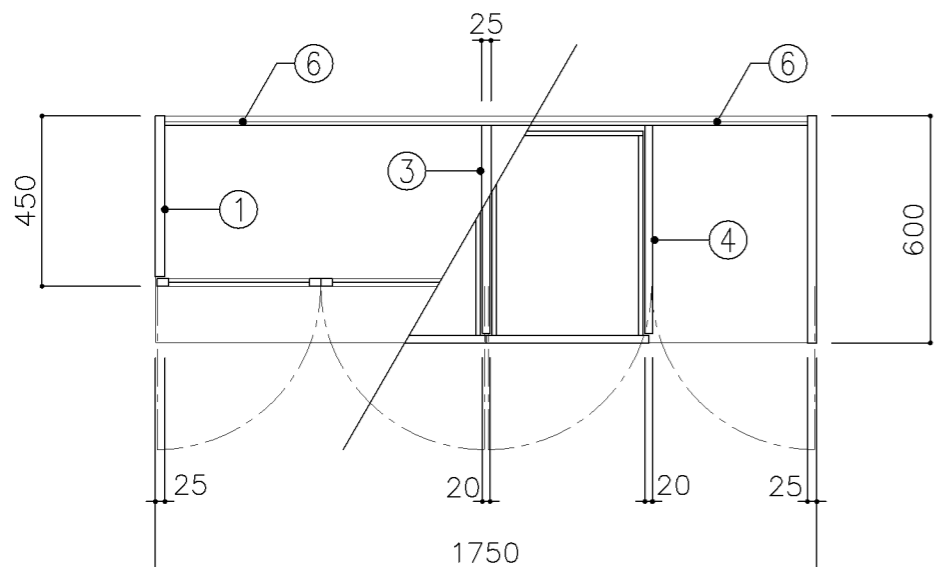


平面図

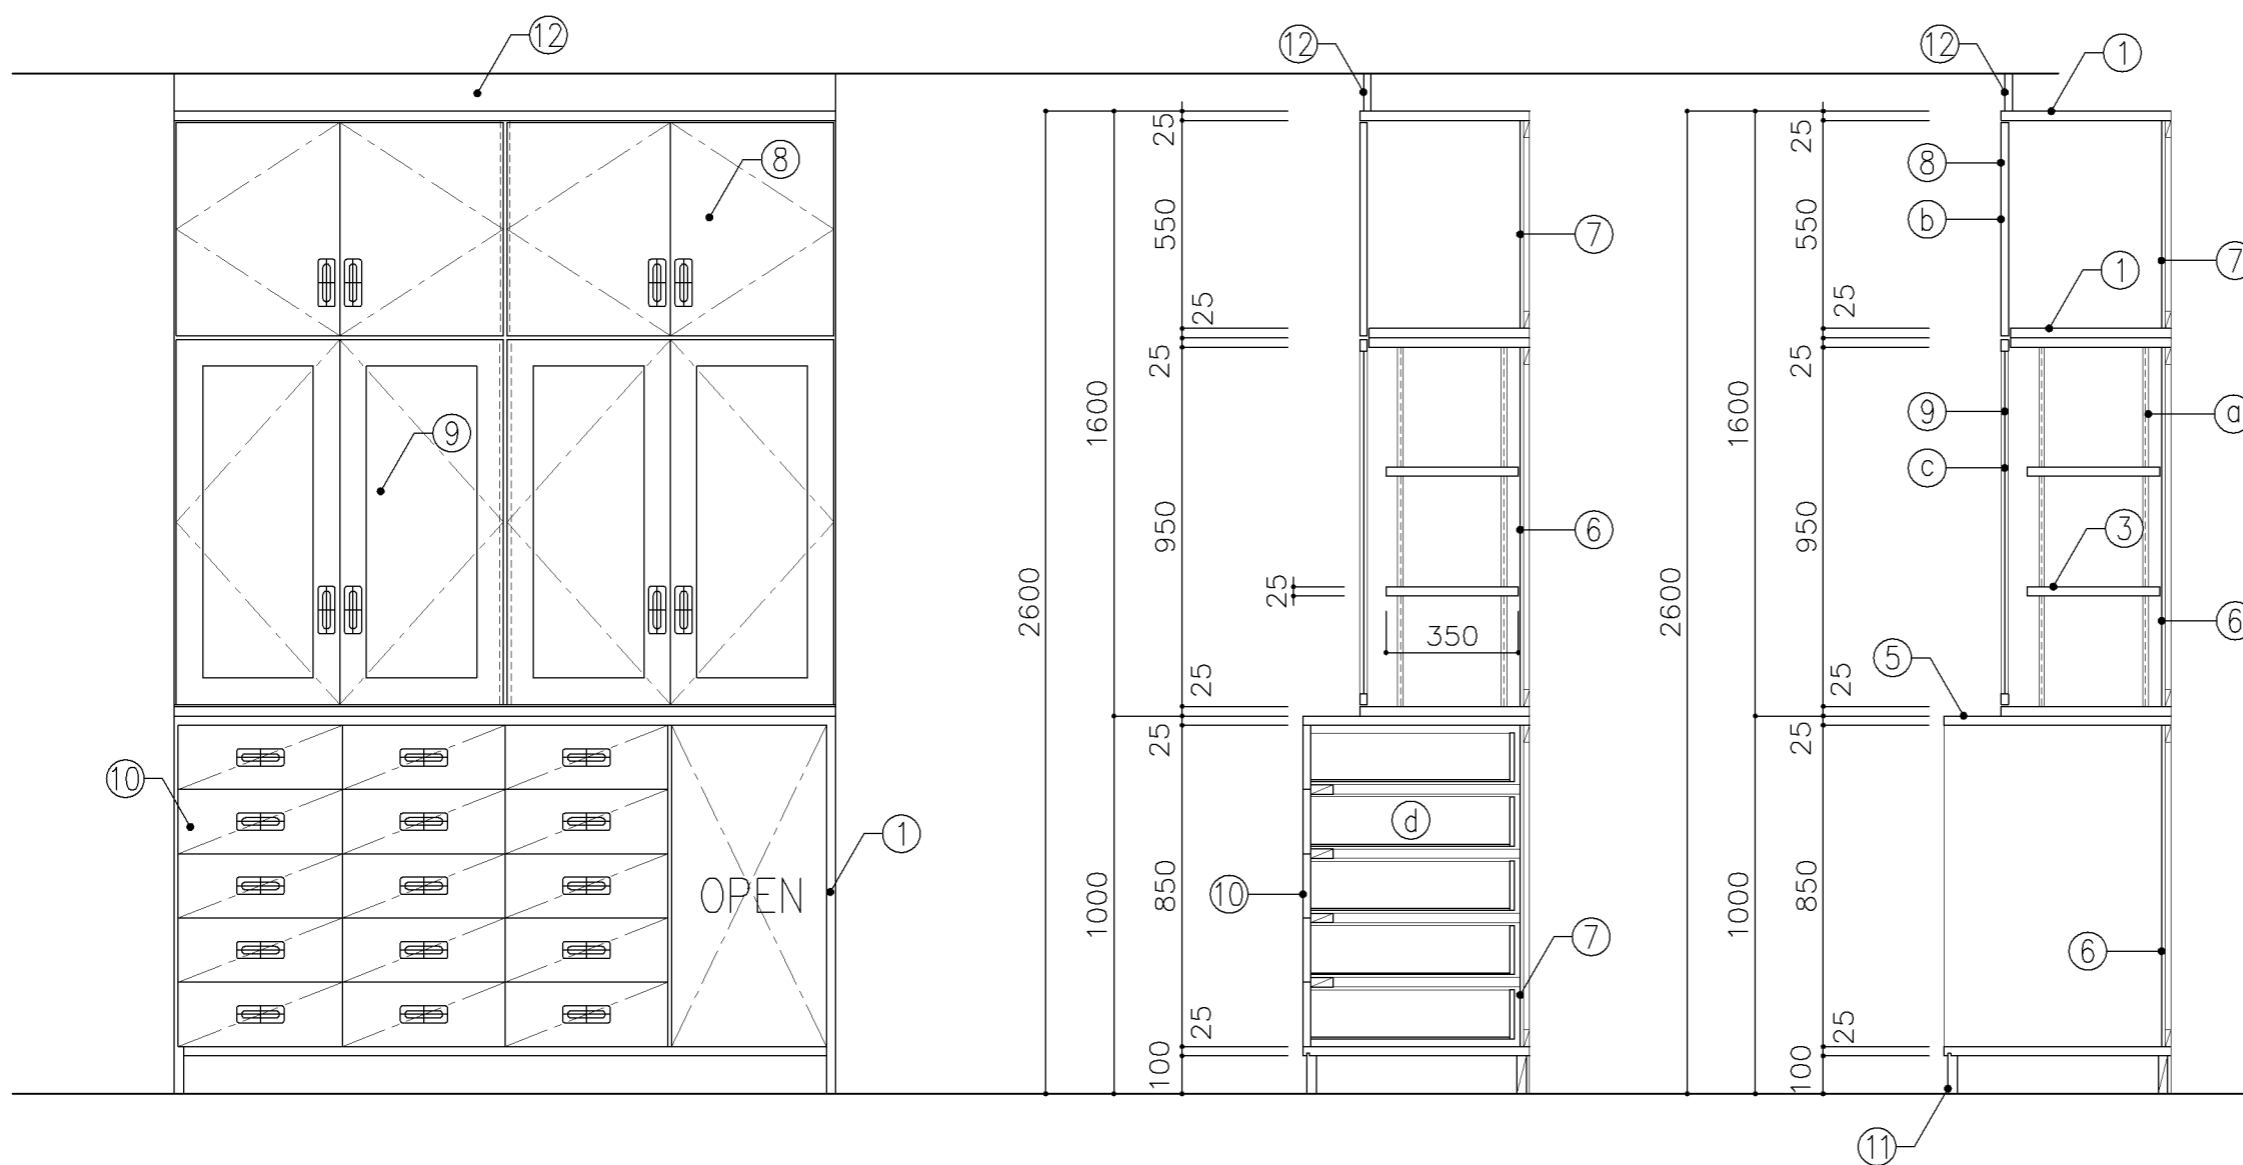


正面図

断面図


寸 法				
W1,750 x D 450/600 xH 2,600				
使用箇所				
音楽準備室				
仕 様				
番号	名称	芯材	材 質	仕上
①	本体	A-1	ポリエステル化粧合板	
②	可動棚	A-1	ポリエステル化粧合板	
③	中仕切	A-1	ポリエステル化粧合板	
④	中仕切	A-1	しな合板	
⑤	天板	A-1	メラミン化粧板	
⑥	裏板	片A-1	ポリエステル化粧合板	
⑦	裏板	片A-1	しな合板	
⑧	扉	A-1	ポリエステル化粧合板	
⑨	框戸		ァ3 ポリカーボネード板	
⑩	引出シ	A-1	ポリエステル化粧合板	
⑪	巾木	B-1	ポリエステル化粧合板	
⑫	幕板	A-1	ポリエステル化粧合板	
金 物				
番号	使用箇所	名 称		
a	可動棚	ステンレス製耐震棚受・棚柱 (番号入り)		
b	扉	スライド丁番、国産材掘込引手、耐震ラッチ 面付シリンダー錠		
c	框戸	スライド丁番、国産材掘込引手、耐震ラッチ 面付シリンダー錠		
d	引出シ	掘込引手、スベリ鉸、ストッパー シリンダーオールロック		
特記事項				
・木口の形状については、G-400より選定する。				
・見掛かり部はポリエステル化粧合板とする。				
・フラッシュ戸 (引違い、扉) 内部は、しな合板とする。				
・扉の厚みは、20mmを原則とする。				
・芯材は、国産杉芯合板とする。				
名称	収納戸棚			
縮尺	1/20	記号	G-432	
設計年月		令和2年2月		
横浜市建築局				

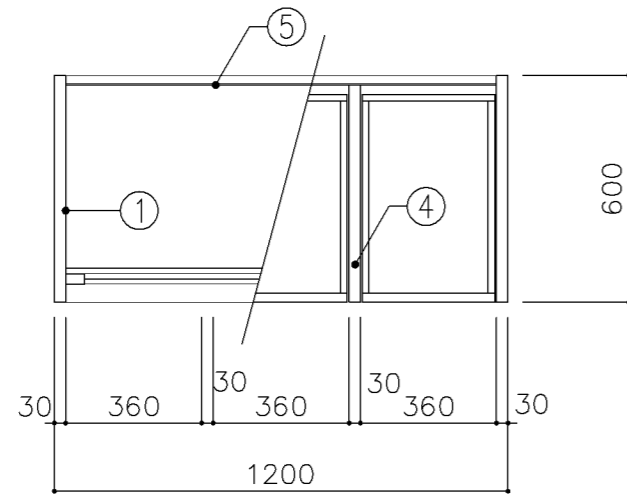

平面図

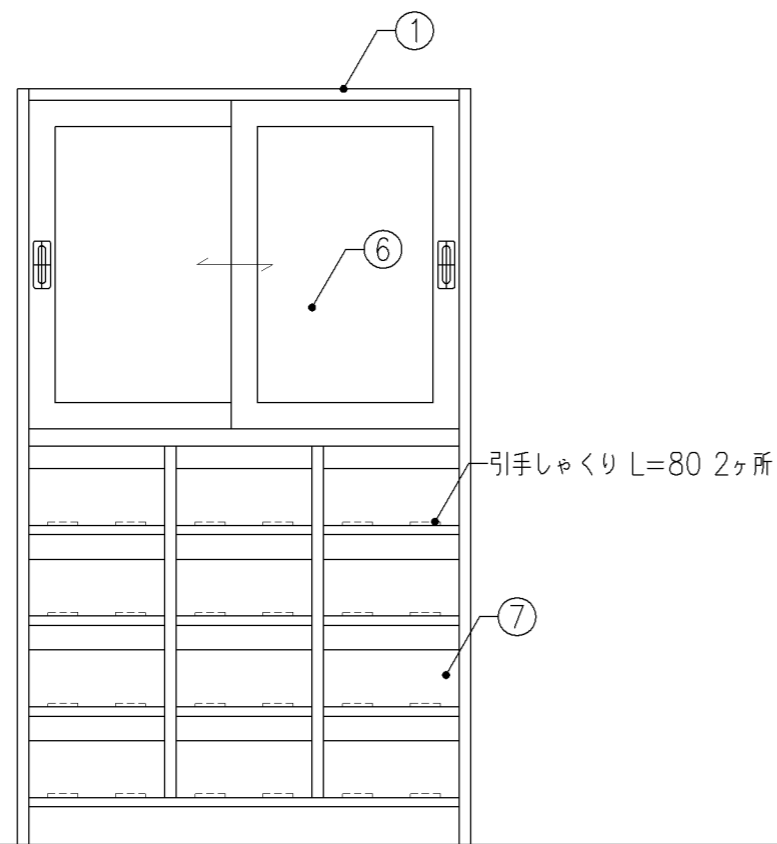

正面図

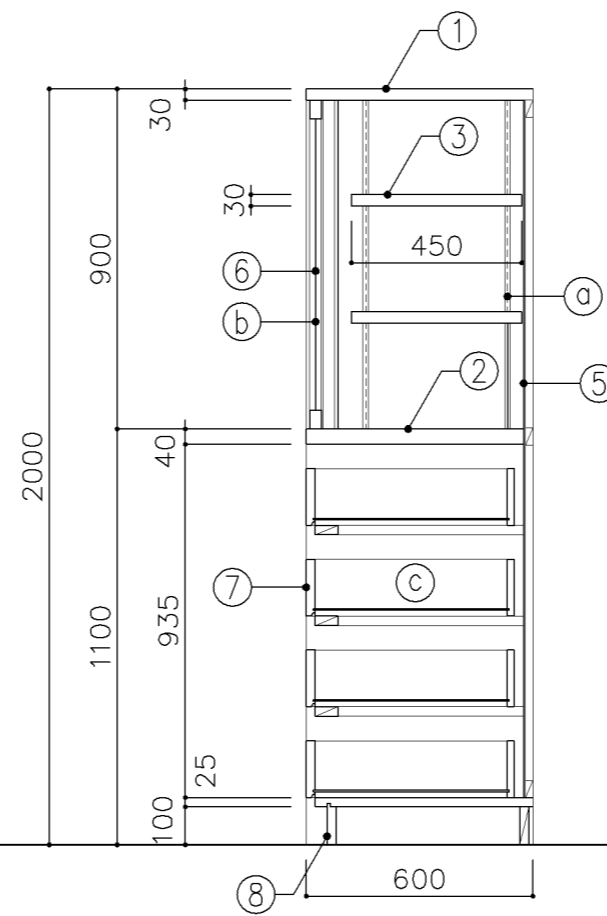

断面図

寸法
W1,200 x D 600 x H 2,000

使用箇所
金工・木工準備室


仕様				
番号	名称	芯材	材質	仕上
①	本体	A-1	ラワン合板	OS,UC
②	棚板	A-1	ラワン合板	OS,UC
③	可動棚	A-1	ラワン合板	OS,UC
④	中仕切	A-1	ラワン合板	OS,UC
⑤	裏板	片A-1	ラワン合板	OS,UC
⑥	框戸		φ3 ポリカーボネード板	
⑦	引出シ		φ24 ラワン	OS,UC
⑧	巾木	B-1	ラワン合板	OS,UC

金物	
番号	使用箇所 名称
Ⓐ	可動棚 ステンレス製耐震棚受・棚柱 (番号入り)
Ⓑ	框戸 シリンダー栓錠、国産材掘込引手
Ⓒ	引出シ スベリ鋸、ストッパー


特記事項
 ・木口の形状については、G-400より選定する。
 ・芯材は、国産杉芯合板とする。

名称	工具収納戸棚		
縮尺	1/20	記号	G-433
設計年月	令和2年2月		


横浜市建築局

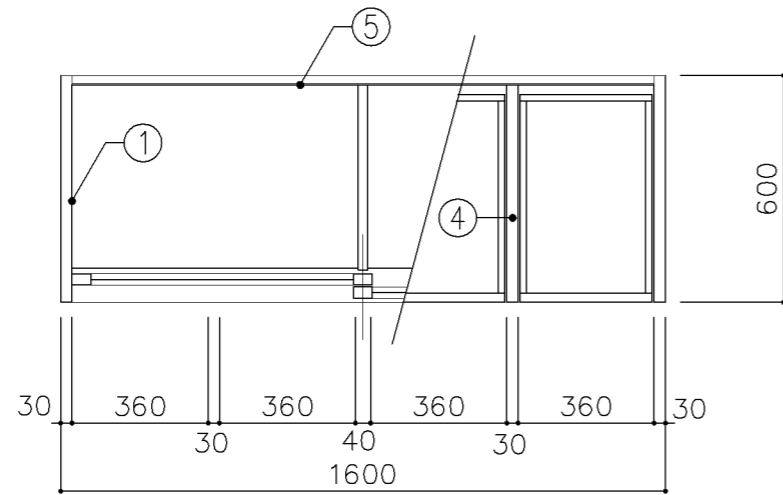

平面図

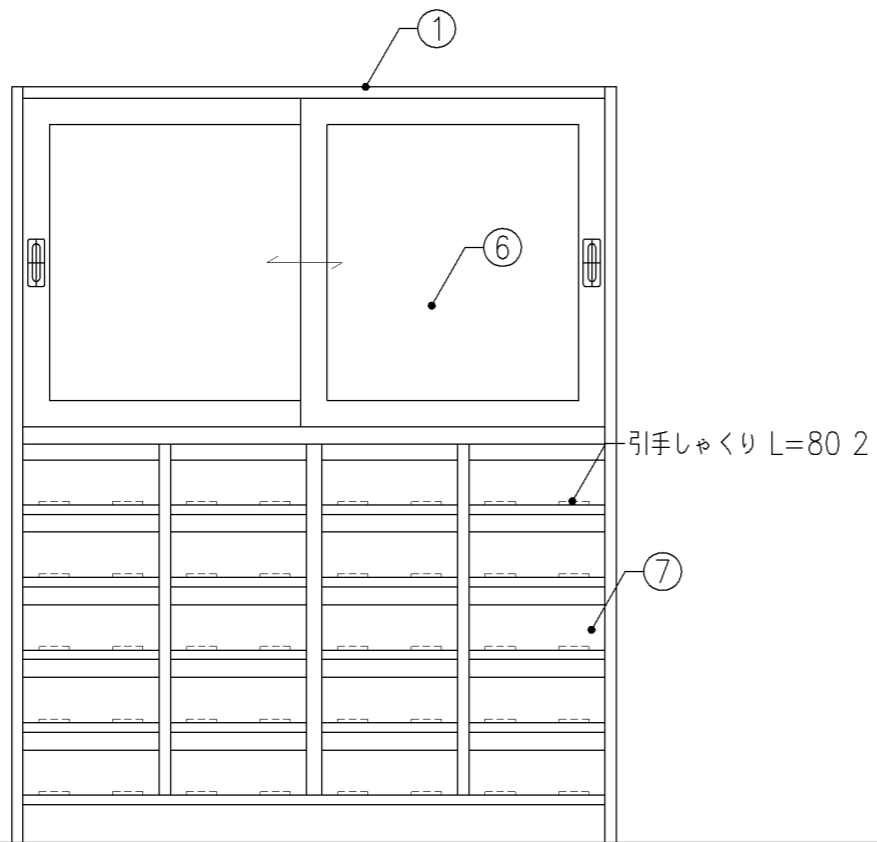

正面図

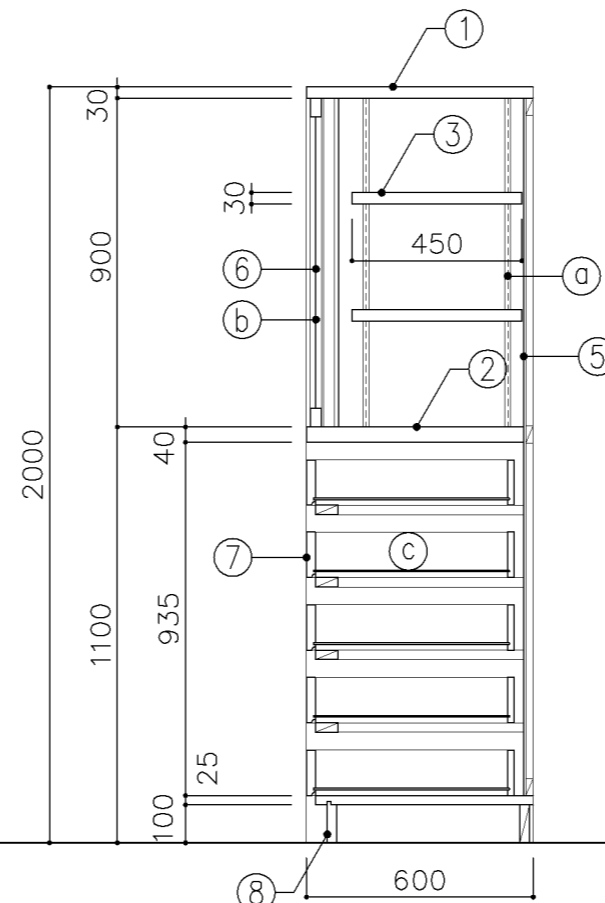

断面図

寸 法	
W	1,600 x D 600 x H 2,000


使用箇所	
金工・木工準備室	

仕 様				
番号	名称	芯材	材 質	仕上
①	本体	A-1	ラフン合板	OS,UC
②	棚板	A-1	ラフン合板	OS,UC
③	可動棚	A-1	ラフン合板	OS,UC
④	中仕切	A-1	ラフン合板	OS,UC
⑤	裏板	片A-1	ラフン合板	OS,UC
⑥	框戸		φ3 ポリカーボネード板	
⑦	引出シ		φ24 ラフン	OS,UC
⑧	巾木	B-1	ラフン合板	OS,UC


金 物		
番号	使用箇所	名 称
Ⓐ	可動棚	ステンレス製耐震棚受・棚柱 (番号入り)
Ⓑ	框戸	シリンダー 柱錠、国産材掘込引手
Ⓒ	引出シ	スベリ紙、ストッパー

特記事項	
<ul style="list-style-type: none"> ・木口の形状については、G-400より選定する。 ・芯材は、国産杉芯合板とする。 	


名称	工具収納戸棚		
縮尺	1/20	記号	G-435
設計年月	令和2年2月		
横浜市建築局			

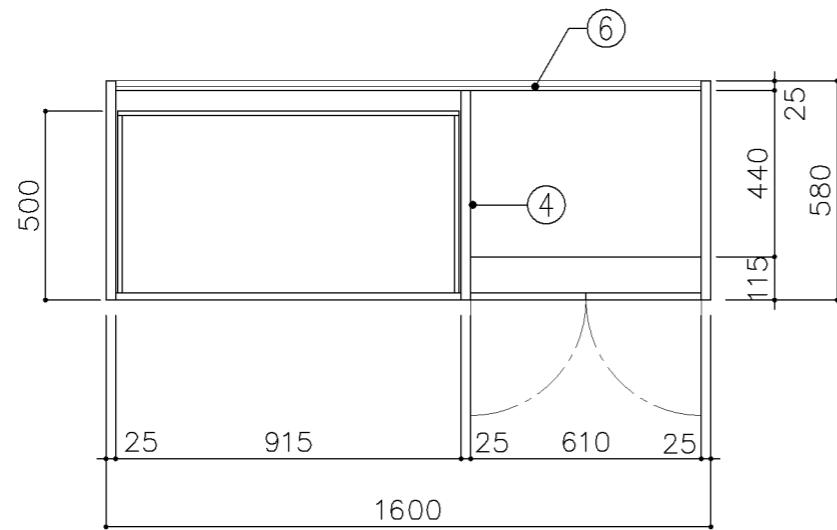


平面図

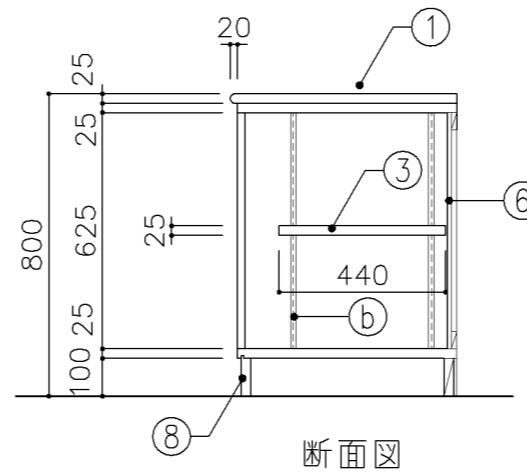

断面図

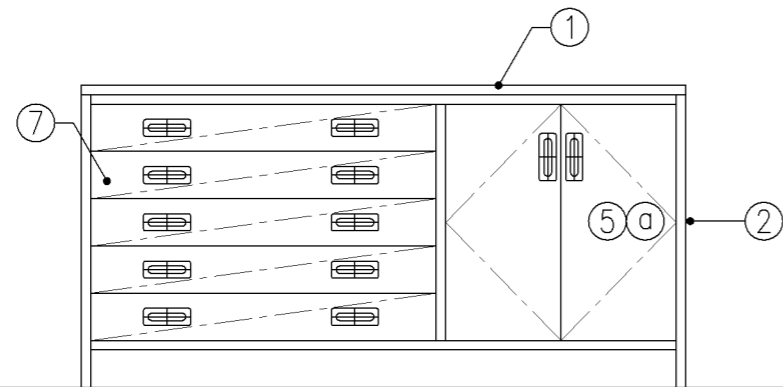

正面図

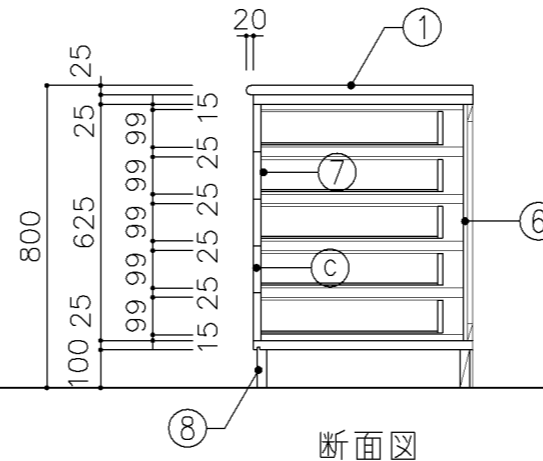

断面図

寸法
W1,600 x D 600 x H 800

使用箇所
保健室

仕様				
番号	名称	芯材	材質	仕上
①	天板	B-1	メラミン化粧板	
②	本体	A-1	ポリエステル化粧合板	
③	可動棚	A-1	しな合板	
④	中仕切	A-1	しな合板	
⑤	扉		ポリエステル化粧合板	
⑥	裏板	片A-1	しな合板	
⑦	引出シ	A-1	ポリエステル化粧合板	
⑧	巾木	B-1	ポリエステル化粧合板	

金物	
番号	使用箇所
①	扉
②	可動棚
③	引出シ


名称	
①	スライド丁番、国産材掘込引手、耐震ラッチ 面付シリンダー錠
②	ステンレス製耐震棚受・棚柱（番号入り）
③	スベリ錠、ストッパー、掘込引手 面付シリンダー錠

特記事項


- ・木口の形状については、G-400より選定する。
- ・見掛かり部はポリエステル化粧合板とする。
- ・フラッシュ戸（引違い、扉）内部は、しな合板とする。
- ・扉の厚みは、20mmを原則とする。
- ・芯材は、国産杉芯合板とする。

名称	収納戸棚		
縮尺	1/20	記号	G-436
設計年月	令和2年2月		


横浜市建築局

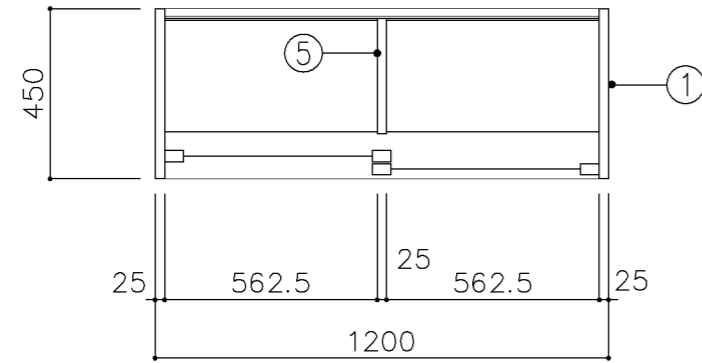


上段平面図

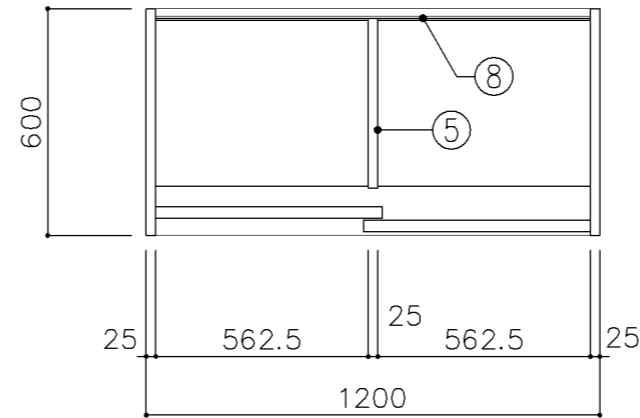

下段平面図

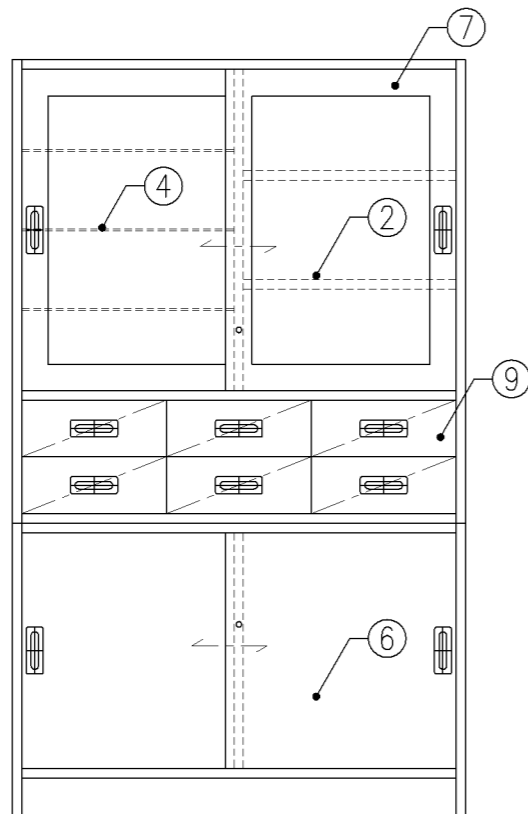

正面図

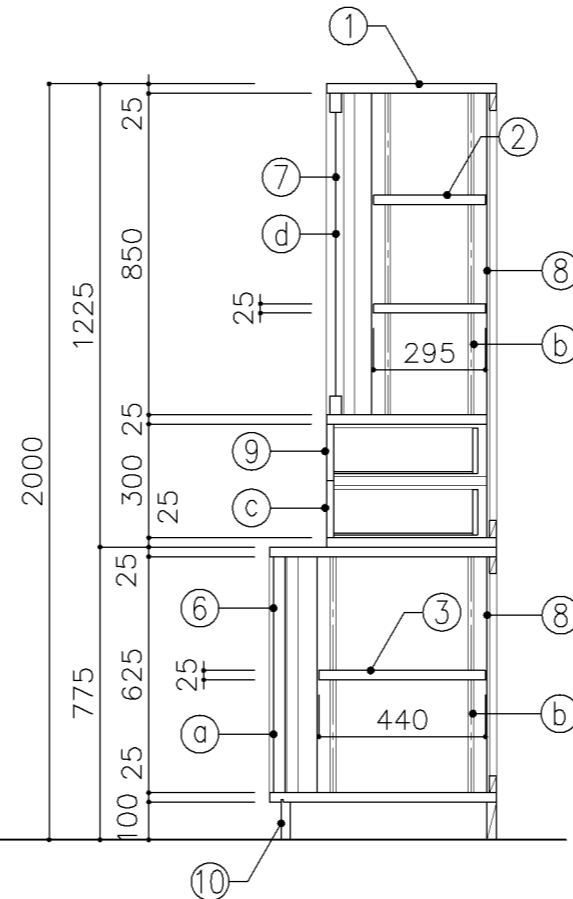

断面図

寸法
W 1,200 x D 450/600 x H 2,000

使用箇所
保健室


仕様				
番号	名称	芯材	材質	仕上
①	本体	A-1	ポリエステル化粧合板	
②	可動棚	A-1	ポリエステル化粧合板	
③	可動棚	A-1	しな合板	
④	ガラス可動棚		透明 75	
⑤	中仕切	A-1	しな合板	
⑥	引違戸	A-1	ポリエステル化粧合板	
⑦	框戸		73 ポリカーボネード板	
⑧	裏板	片A-1	しな合板	
⑨	引出シ	A-1	ポリエステル化粧合板	
⑩	巾木	B-1	ポリエステル化粧合板	

金物		
番号	使用箇所	名称
Ⓐ	引違戸	シリンダー錠、国産材堀込引手
Ⓑ	可動棚	ステンレス製耐震棚受・棚柱 (番号入り)
Ⓒ	引出シ	スベリ紙、ストッパー、掘込引手
Ⓓ	框戸	シリンダー錠、国産材堀込引手


特記事項

- ・木口の形状については、G-400より選定する。
- ・見掛かり部はポリエステル化粧合板とする。
- ・フラッシュ戸 (引違い、扉) 内部は、しな合板とする。
- ・引違戸の厚みは、30mmを原則とする。
- ・芯材は、国産杉芯合板とする。


名称	薬品機器戸棚		
縮尺	1/20	記号	G-437
設計年月	令和2年2月		
横浜市建築局			

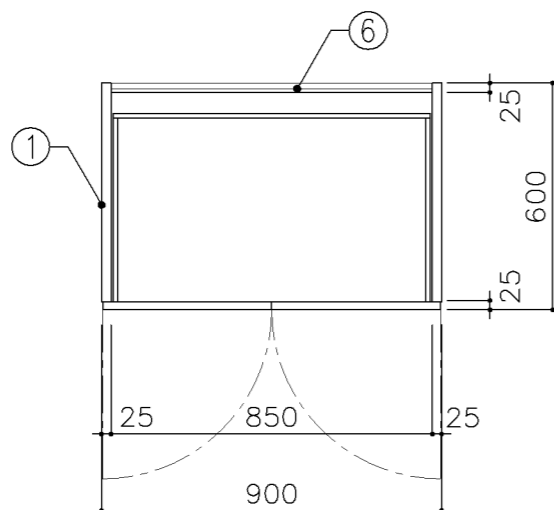

平面図

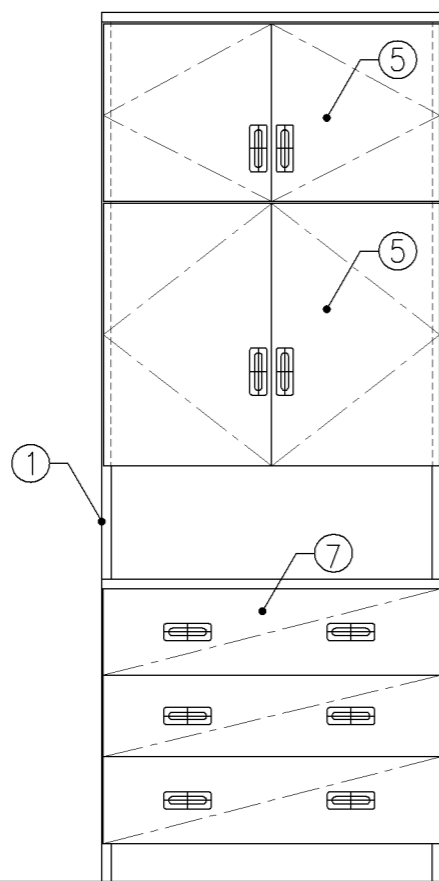


正面図

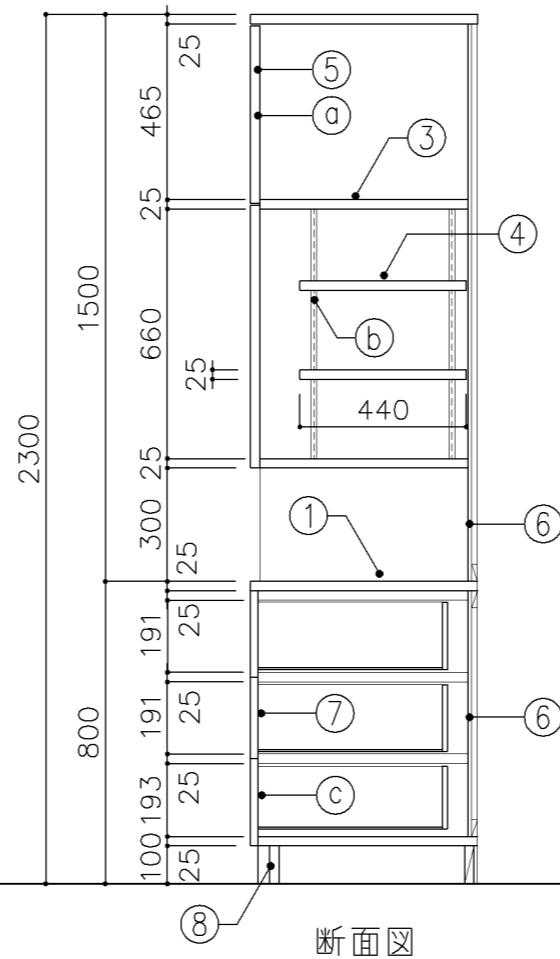


断面図

寸 法				
W 900 x D 600 x H 2,300				
使用箇所				
保健室				
仕 様				
番号	名称	芯材	材 質	仕上
①	天板	B-1	メラミン化粧板	
②	本体	A-1	ポリエステル化粧合板	
③	棚板	A-1	しな合板	
④	可動棚	A-1	しな合板	
⑤	扉	A-1	ポリエステル化粧合板	
⑥	裏板	片A-1	しな合板	
⑦	引出シ	A-1	ポリエステル化粧合板	
⑧	巾木	B-1	ポリエステル化粧合板	
金 物				
番号	使用箇所	名 称		
Ⓐ	扉	スライド丁番、国産材掘込引手、耐震ラッチ 面付シリンダー錠		
Ⓑ	可動棚	ステンレス製耐震棚受・棚柱（番号入り）		
Ⓒ	引出シ	スベリ釘、ストッパー、国産材掘込引手 面付シリンダー錠		
特記事項				
<ul style="list-style-type: none"> ・木口の形状については、G-400より選定する。 ・見掛かり部はポリエステル化粧合板とする。 ・フラッシュ戸（引違い、扉）内部は、しな合板とする。 ・扉の厚みは、20mmを原則とする。 ・芯材は、国産杉芯合板とする。 				
名称	ベッド備品収納戸棚			
縮尺	1/20	記号	G-438	
設計年月			令和2年2月	
横浜市建築局				

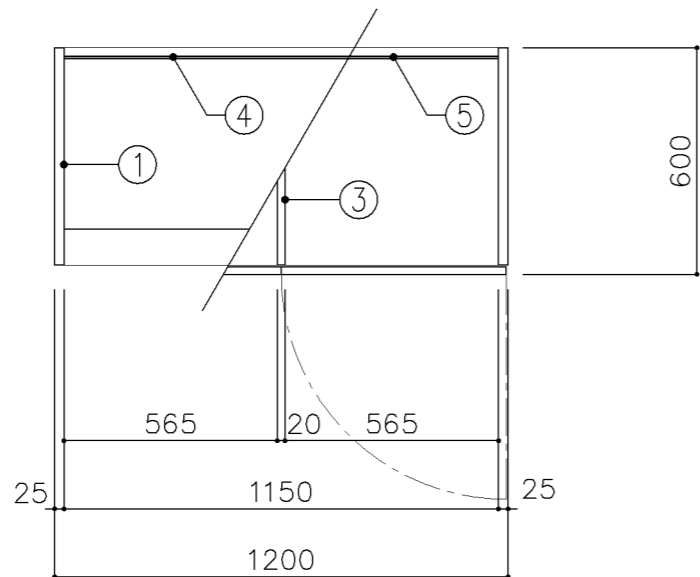


平面図

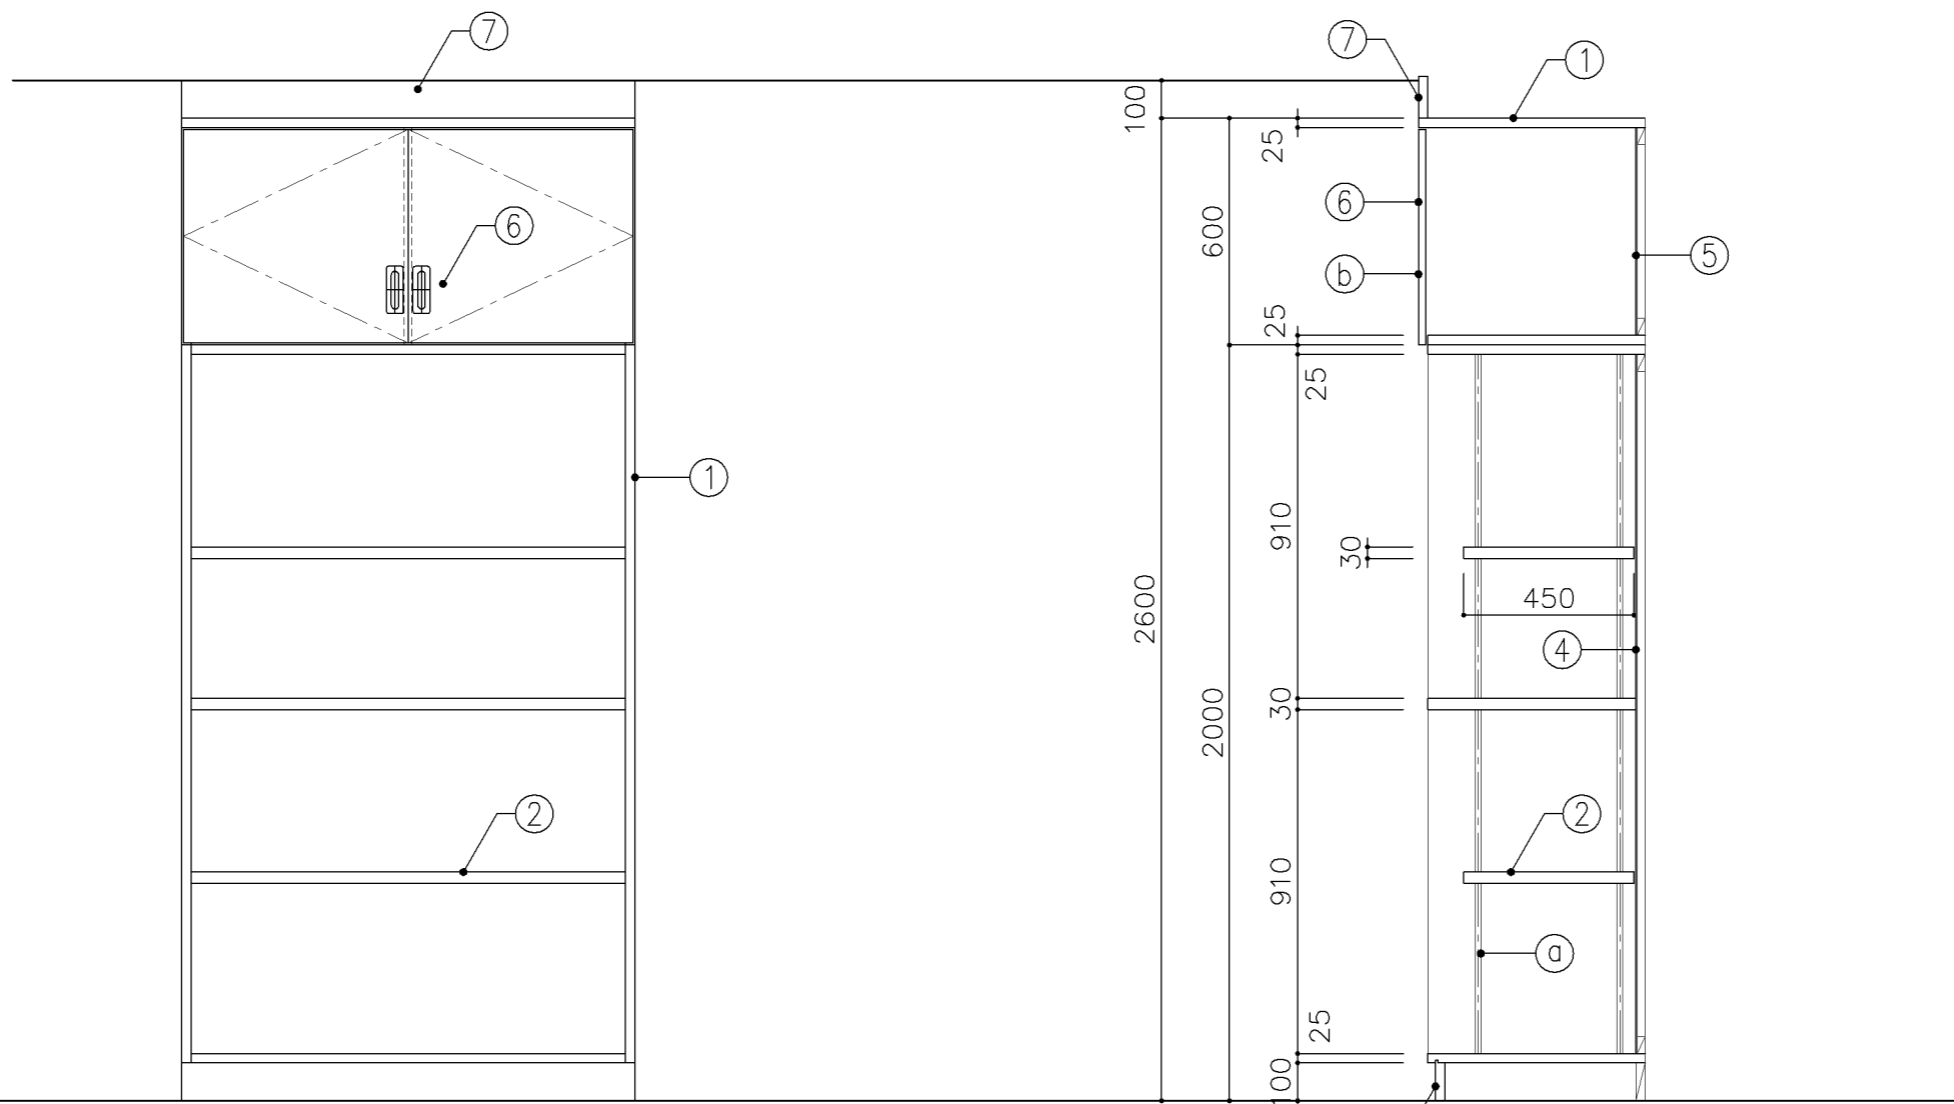


正面図

断面図

寸 法				
W1,200 x D 600 x H 2,600				
使用箇所				
美術準備室				
仕 様				
番号	名称	芯材	材 質	仕上
①	本体	A-1	ポリエステル化粧合板	
②	可動棚	A-1	ポリエステル化粧合板	
③	中仕切	A-1	しな合板	
④	裏板	片A-1	ポリエステル化粧合板	
⑤	裏板	片A-1	しな合板	
⑥	扉	A-1	ポリエステル化粧合板	
⑦	幕板	A-1	ポリエステル化粧合板	
⑧	巾木	B-1	ポリエステル化粧合板	
金 物				
番号	使用箇所	名 称		
Ⓐ	可動棚	ステンレス製耐震棚受・棚柱 (番号入り)		
Ⓑ	扉	スライド丁番、国産材掘込引手、耐震ラッチ 面付シリンダー錠		
特記事項				
・木口の形状については、G-400より選定する。				
・見掛かり部はポリエステル化粧合板とする。				
・フラッシュ戸 (引違い、扉) 内部は、しな合板とする。				
・扉の厚みは、20mmを原則とする。				
・芯材は、国産杉芯合板とする。				
名称	備品収納棚			
縮尺	1/20	記号	G-453	
設計年月			令和2年2月	
横浜市建築局				

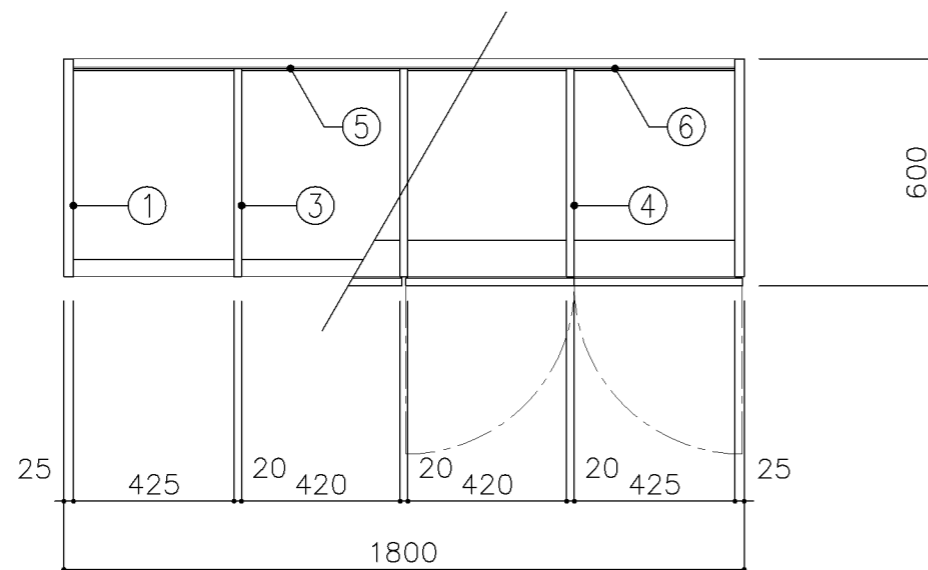


平面図

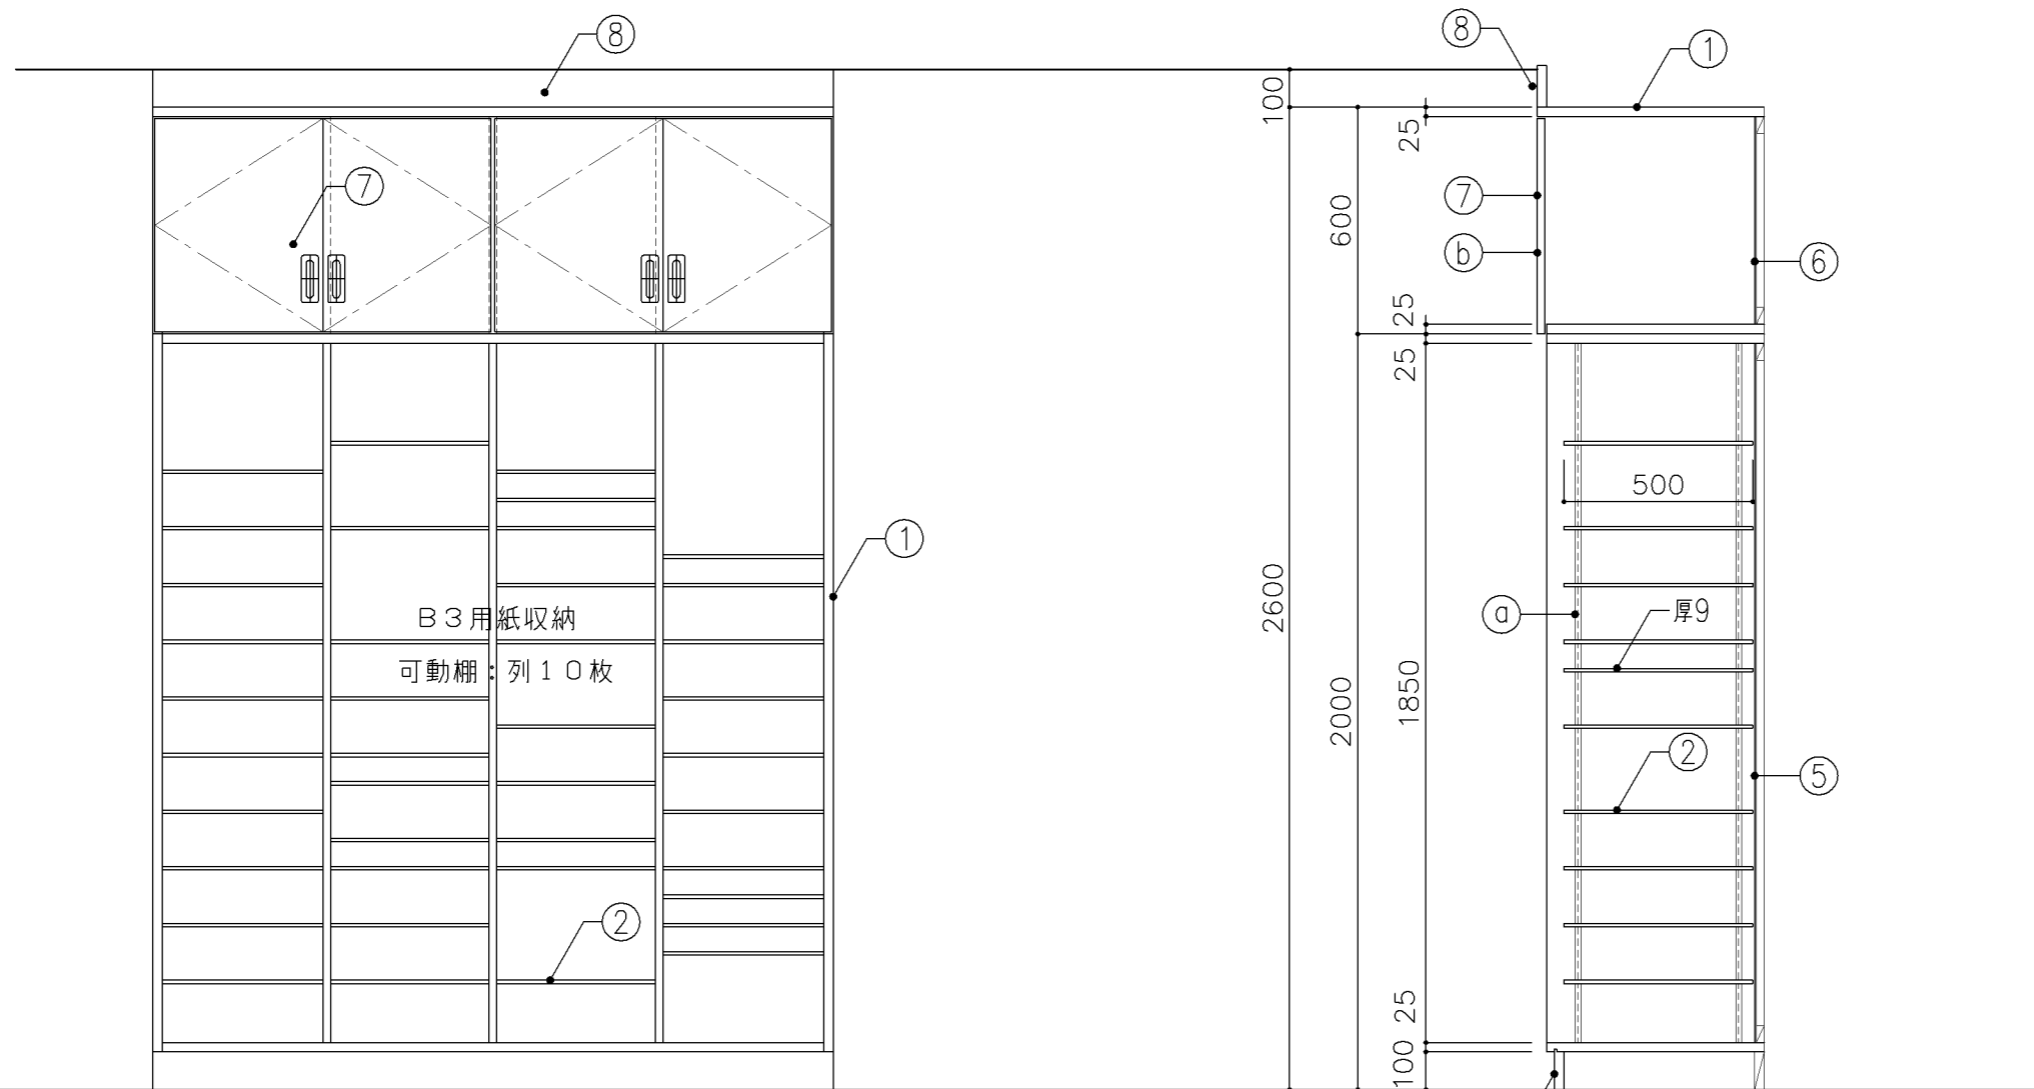


正面図

断面図


寸 法				
W 1,800 x D 600 x H 2,600				
使用箇所				
美術準備室				
仕 様				
番号	名称	芯材	材 質	仕上
①	本体	A-1	ポリエステル化粧合板	
②	可動棚	A-1	ポリエステル化粧合板	
③	中仕切	A-1	ポリエステル化粧合板	
④	中仕切	A-1	しな合板	
⑤	裏板	片A-1	ポリエステル化粧合板	
⑥	裏板	片A-1	しな合板	
⑦	扉	A-1	ポリエステル化粧合板	
⑧	幕板	A-1	ポリエステル化粧合板	
⑨	巾木	B-1	ポリエステル化粧合板	
金 物				
番号	使用箇所	名 称		
a	可動棚	ステンレス製耐震棚受・棚柱 (番号入り)		
b	扉	スライド丁番、国産材掘込引手、耐震ラッチ 面付シリンダー錠		
特記事項				
<ul style="list-style-type: none"> ・木口の形状については、G-400より選定する。 ・見掛かり部はポリエステル化粧合板とする。 ・フラッシュ戸 (引違い、扉) 内部は、しな合板とする。 ・扉の厚みは、20mmを原則とする。 ・芯材は、国産杉芯合板とする。 				
名称	平面作品収納棚			
縮尺	1/20	記号	G-454	
設計年月			令和2年2月	
横浜市建築局				

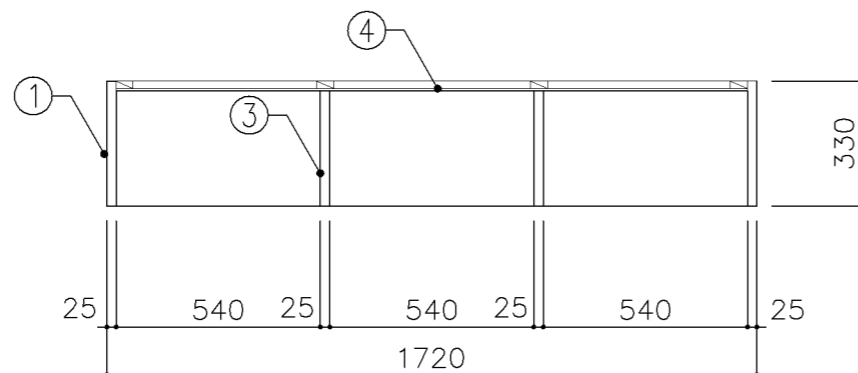

平面図

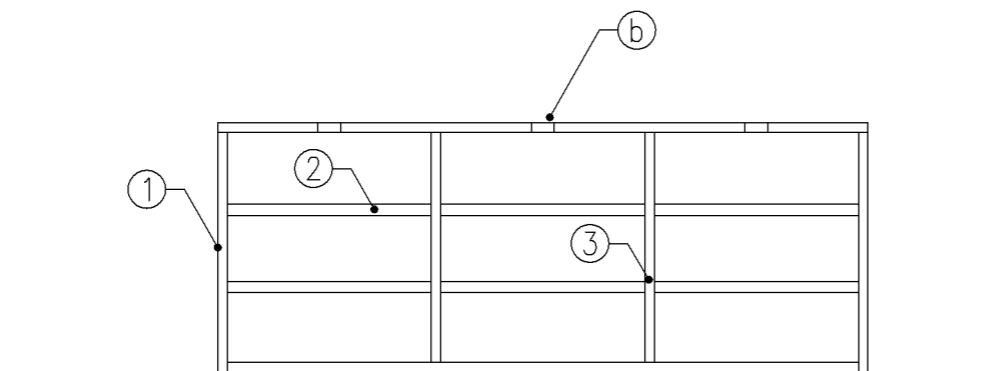

正面図

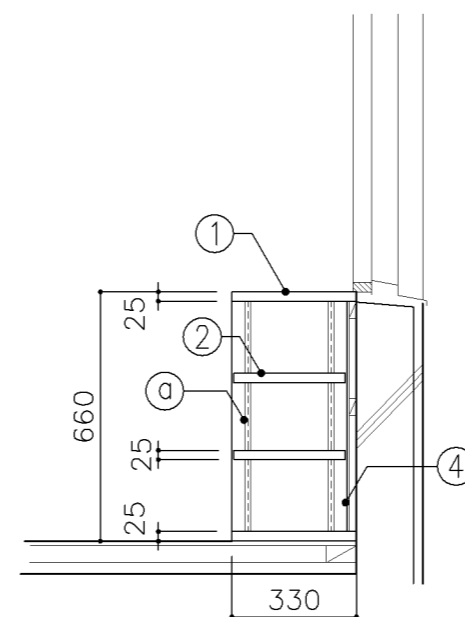

断面図

寸法	
W	1,720 x D 330 x H 660



使用箇所	
図書室（小学校）	

仕様				
番号	名称	芯材	材質	仕上
①	本体	B-1	しな合板	UC
②	可動棚	B-1	しな合板	UC
③	中仕切	B-1	しな合板	UC
④	裏板	片A-1	しな合板	UC


金物		
番号	使用箇所	名称
Ⓐ	可動棚	ステンレス製耐震棚受・棚柱（番号入り）
Ⓑ	カード差し	塩化ビニール製

特記事項	
<ul style="list-style-type: none"> ・木口の形状については、G-400より選定する。 ・見掛かり部はUC仕上とする。 ・芯材は、国産杉芯合板とする。 	


名称	書架		
縮尺	1/20	記号	G-473
設計年月		令和2年2月	
横浜市建築局			

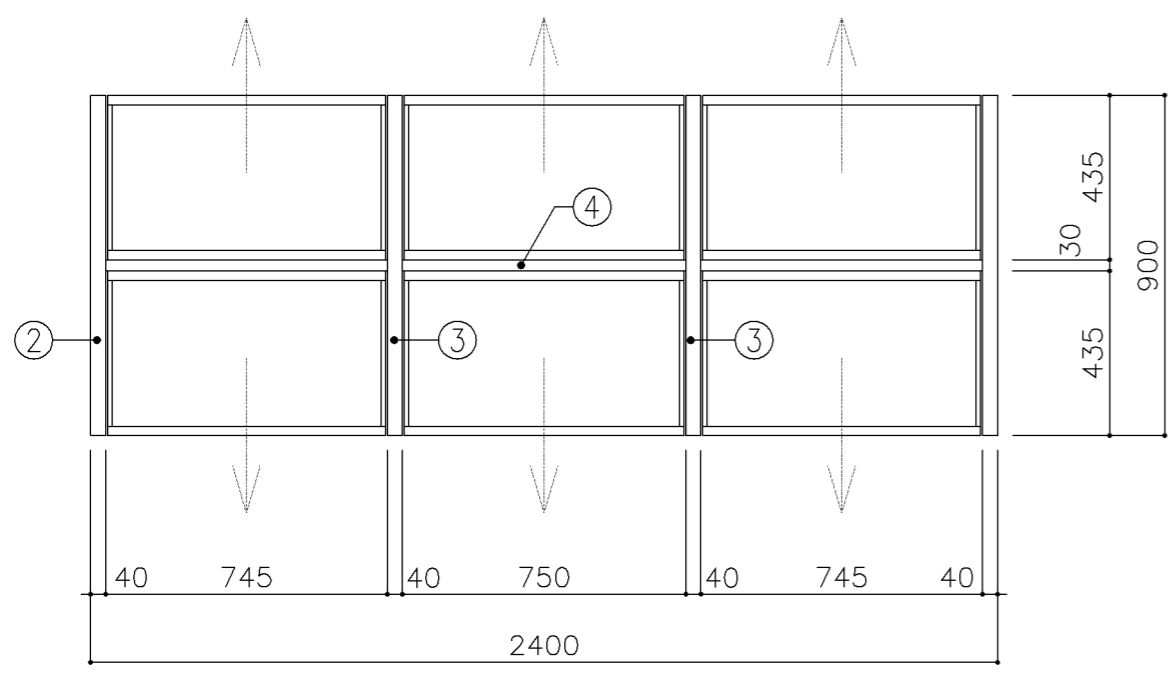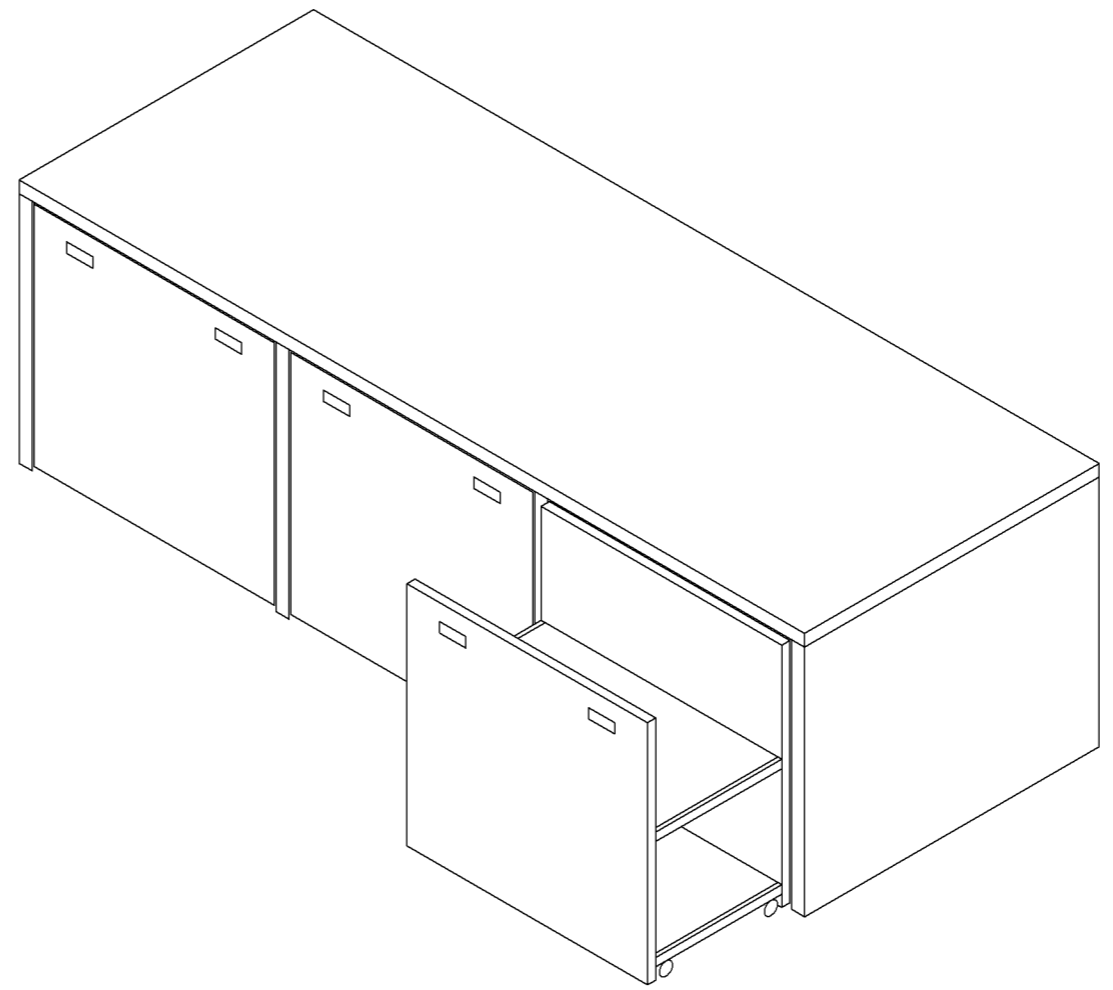

平面図

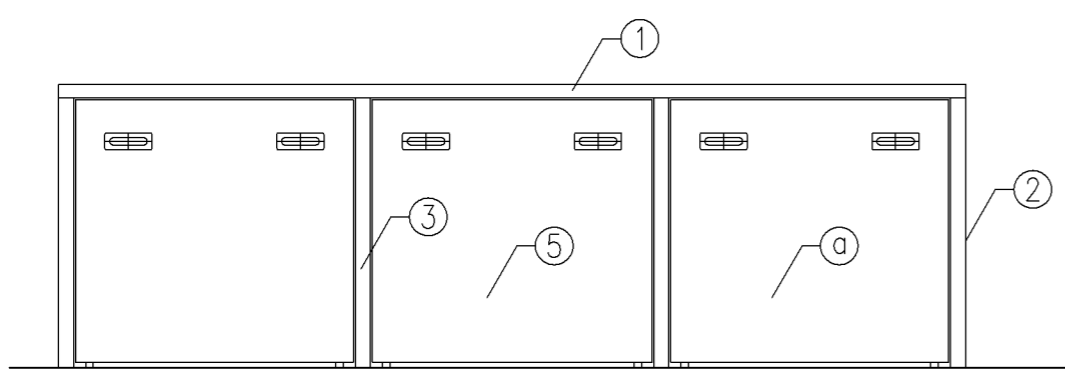

正面図

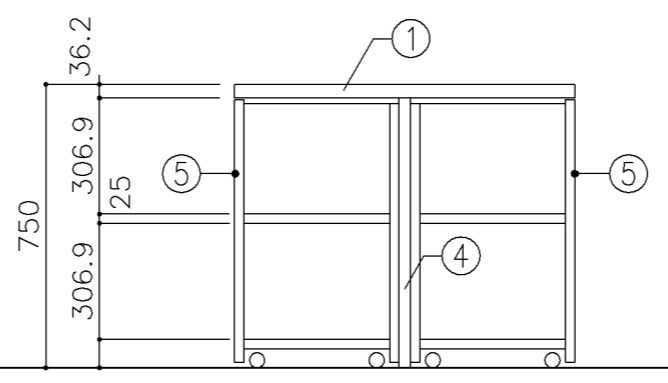

断面図

寸法	
W	2,400 x D 900 x H 750

使用箇所	
湯沸室	




仕様				
番号	名称	芯材	材質	仕上
①	天板	B-1	メラミン化粧板	
②	本体	A-1	ポリエステル化粧合板	
③	中仕切	A-1	ポリエステル化粧合板	
④	裏板	A-1	しな合板	
⑤	引出シ	A-1	ポリエステル化粧合板	

金物		
番号	使用箇所	名称
㊸	引出シ	国産材掘込引手、キャスター

特記事項	
<ul style="list-style-type: none"> ・木口の形状については、G-400より選定する。 ・芯材は、国産杉芯合板とする。 	

名称	作業机		
縮尺	1/20	記号	G-489B
設計年月		令和2年2月	

横浜市建築局

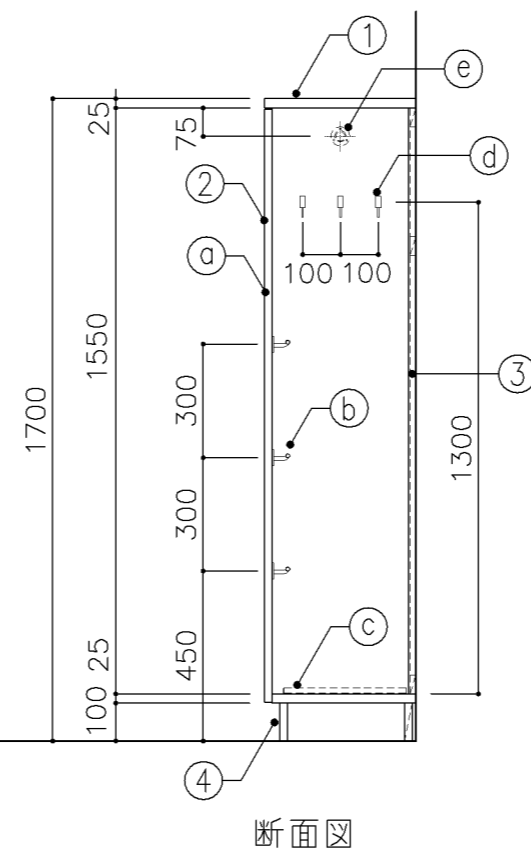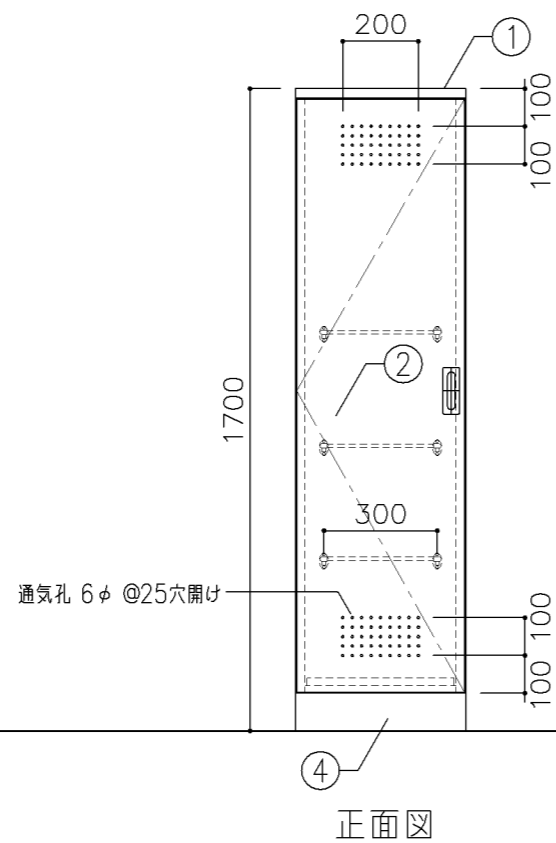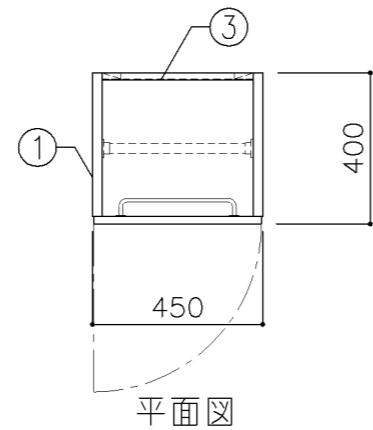

寸法

W 450 x D 400 x H 1,700

使用箇所

- 普通教室（小・中学校）
- 個別支援教室（第三学習室）（中学校）
- 多目的室（集会・発表等）（小・中学校）
- 多目的室（少人数）（小・中学校）
- 多目的室（小・中学校）
- 特別支援教室（小・中学校）
- 児童更衣室、生徒更衣室

仕様

番号	名称	芯材	材質	仕上
①	本体	A-1	しな合板	UC
②	扉	A-1	しな合板	UC
③	裏板	片A-1	しな合板	UC
④	巾木	B-1	しな合板	UC

金物

番号	使用箇所	名称
①	扉	ステンレス丁番、国産掘込引手、戸当り
②	雑巾掛	ステンレス
③	水受皿	ステンレス
④	フック	ステンレス
⑤	パイプ	SUS304 25φ、S環付


特記事項

- ・木口の形状については、G-400より選定する。
- ・扉の厚みは、20mmを原則とする。
- ・芯材は、国産杉芯合板とする。


名称	掃除用具入		
縮尺	1/20	記号	G-520

設計年月 令和2年2月


横浜市建築局

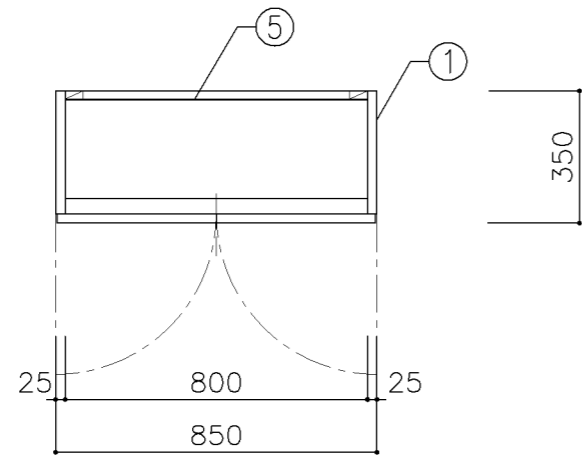

平面図

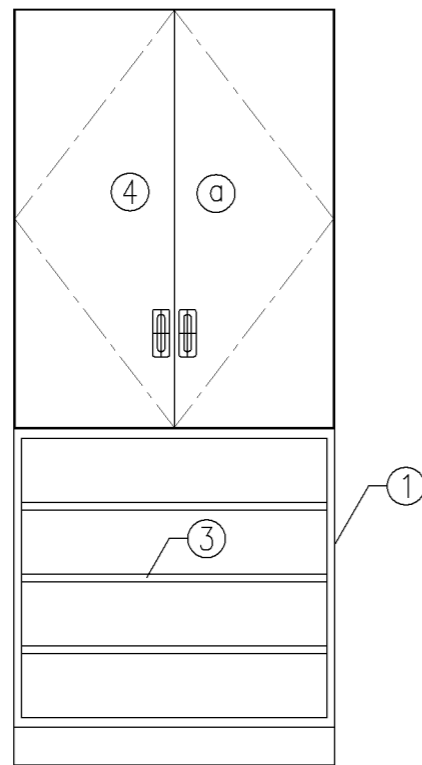

正面図

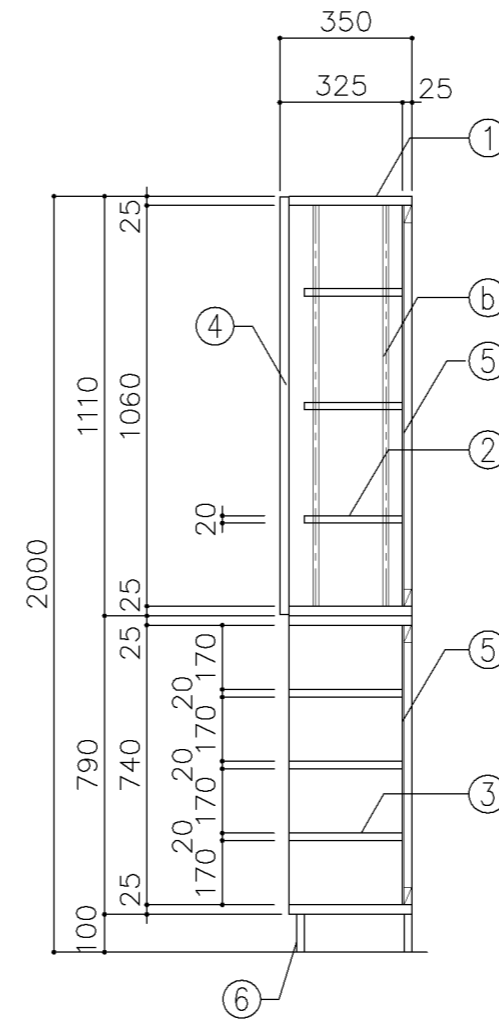

断面図

寸法

W850 x D350 x H2,000

使用箇所

和室

仕様

番号	名称	芯材	材質	仕上
①	本体	A-1	ポリエステル化粧合板	
②	可動棚	A-1	ポリエステル化粧合板	
③	固定棚	A-1	ポリエステル化粧合板	
④	扉	A-1	ポリエステル化粧合板	
⑤	裏板	片A-1	ポリエステル化粧合板	
⑥	巾木	B-1	ポリエステル化粧合板	

金物

番号	使用箇所	名称
a	扉	スライド丁番、国産掘込引手、セーフラッチ
b	可動棚	ステンレス製耐震棚受・棚柱（番号入り）

特記事項

- ・木口の形状については、G-400より選定する。
- ・見掛りは、ポリエステル化粧合板とする。
- ・扉の厚みは、25mmを原則とする。
- ・芯材は、国産杉芯合板とする。
- ・耐震金物にて固定（床・壁）

名称	下足入		
縮尺	1/20	記号	G-531


設計年月 令和2年2月

横浜市建築局


G-600 掲示用家具（黒板・ホワイトボード・掲示板）仕様

1. 普通教室・特別教室の黒板類の取付芯は、各平面図表示の寸法又は、机のレイアウト芯と一致させる。
2. 黒板及びホワイトボードは、スチールほうろう仕様とする。
3. 黒板及びホワイトボードの枠は、メーカー仕様とする。（仕様については監督員の承認を得る事。）
4. 黒板の規格は、黒板通則（JIS S 6101）に基づく焼付け黒板（JIS S 6045）のほうろう仕様とする。
5. ホワイトボードの規格は、ほうろう製品の品質基準（JIS R 4301）に基づくほうろう白板（JIS S 6052）の規格品とする。
6. 上下黒板・引分け黒板等可動部分については、各メーカーの社内規格によるものとする。
7. 掲示板は、アルミ枠掲示板のみを掲載するものとする。
8. 造り付け掲示板は、ディテールシート I-202 に掲載するものとする。

名称	仕様		
縮尺		記号	G-600
設計年月日		令和2年2月	
横浜市建築局			

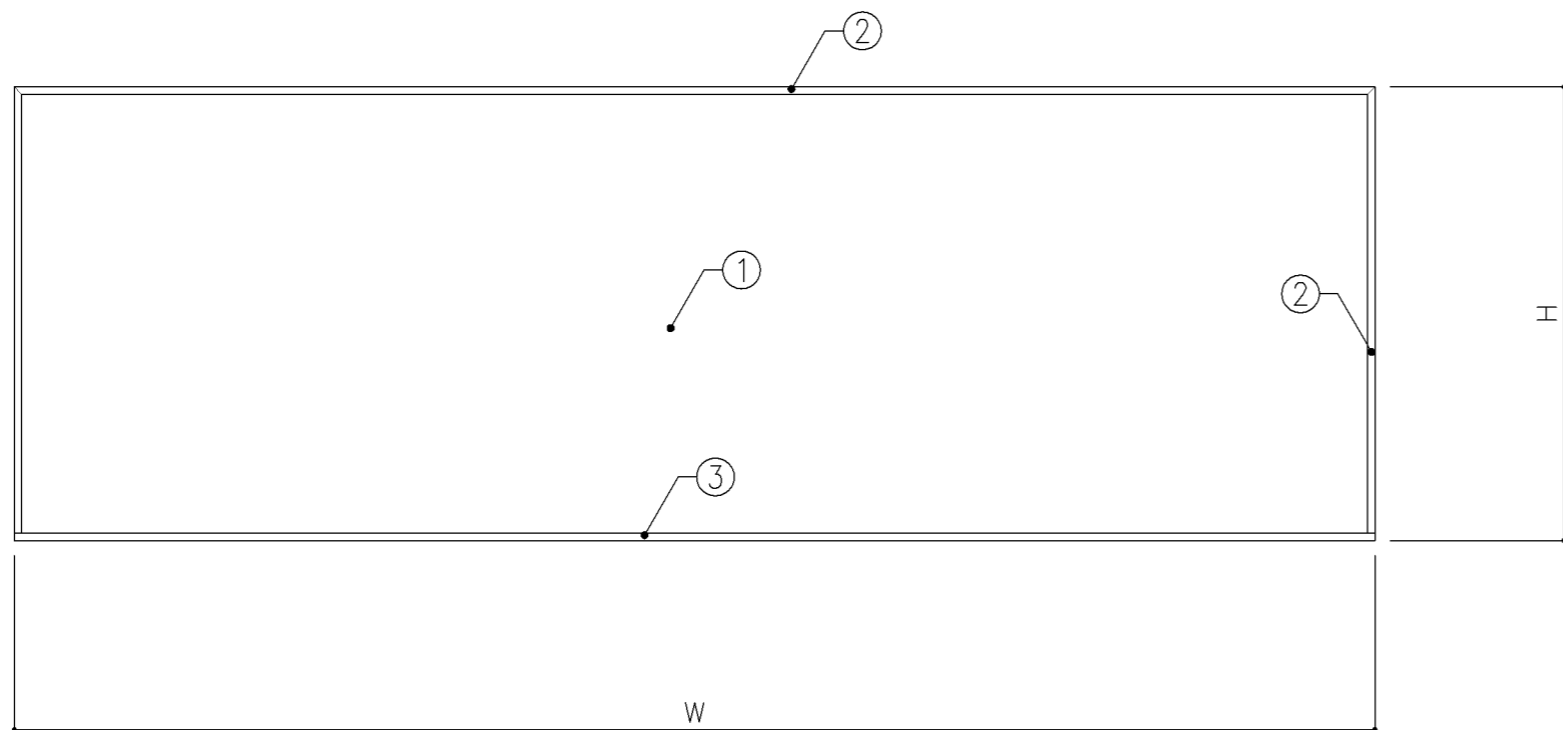

正面図 S:1/20

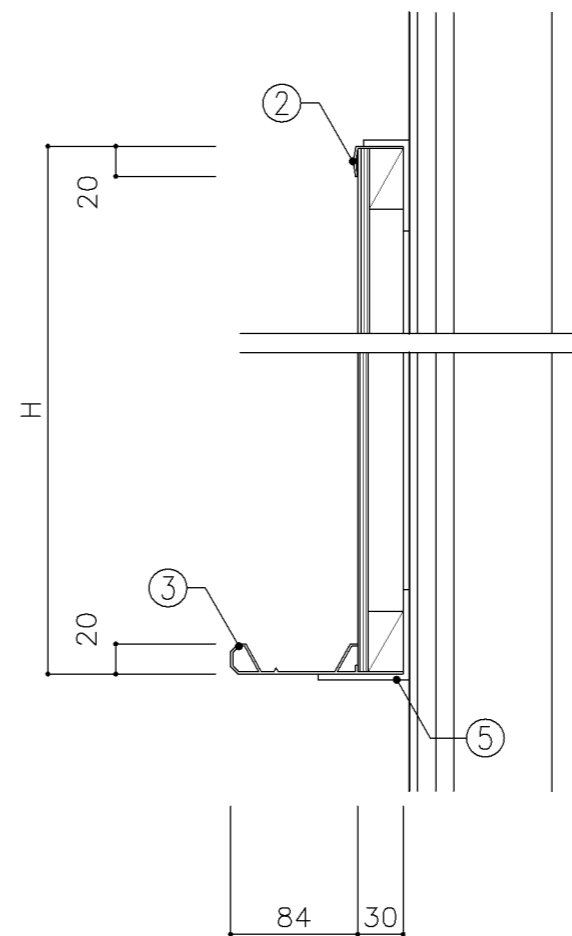

断面図 S:1/5

寸法

A: W	900	x D		x H	900
B: W	3,600	x D		x H	1,200
C: W	3,600	x D		x H	1,200
D: W	2,700	x D		x H	900

使用箇所

A: 技術員室 (小・中学校)
普通教室 (中学校)
B: 家庭科教室、調理教室、特別活動室
コンピューター教室 (小・中学校)
C: 音楽教室 (5線入り)
D: 地域交流室、PTA室、会議室

仕様


番号	名称	材質
①	ホワイトボード	スチールホーロー φ5.5ベニヤ (T-2) 下地
②	枠	アルミ製
③	粉受け	アルミ製
④	サイドキャップ	樹脂製
⑤	受け金物	φ4 スチールユニクロメッキ @900

特記事項


C: 音楽教室は半分を五線入りとする。
* 普通教室 (中学校) は、粉受不要とする。

名称	ホワイトボード		
縮尺	1/5 1/20	記号	G-611
設計年月	令和2年2月		

横浜市建築局

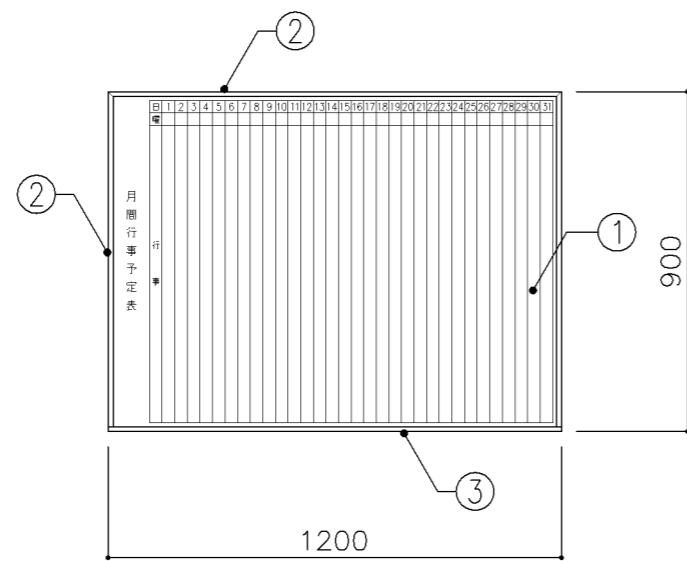


正面図 S:1/20

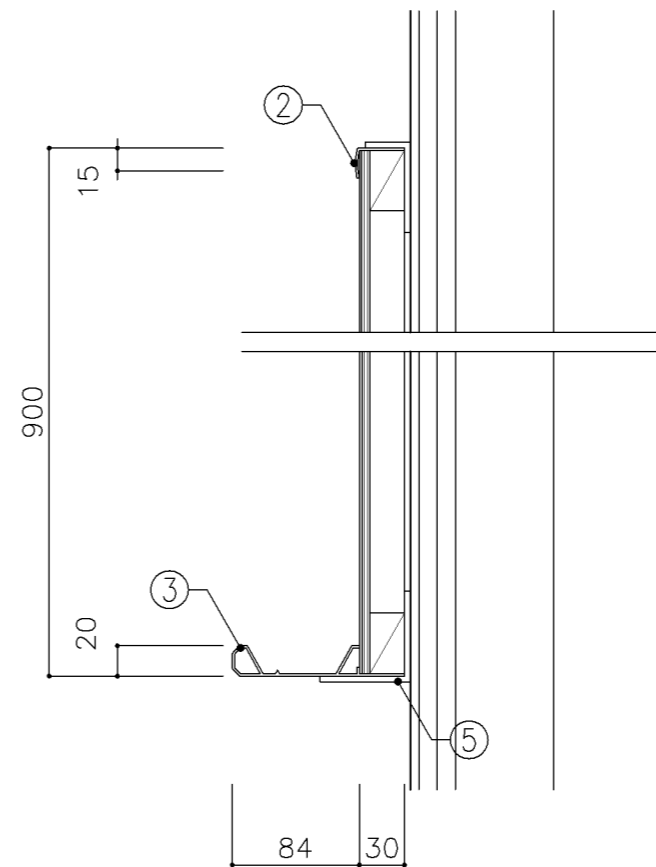


断面図 S:1/5


寸法		
W1,200 x D	x H 900	
使用箇所		
校長室、事務室		
仕様		
番号	名称	材質
①	ホワイトボード	スチールホーロー仕上 φ5.5ベニヤ(T-2)下地
②	枠	アルミ製
③	粉受け	アルミ製
④	サイドキャップ	樹脂製
⑤	受け金物	φ4 スチールユニクロメッキ @900
特記事項		
・行事用フォーマット(1ヶ月分)入り		
名称	行事用ホワイトボード	
縮尺	1/5 1/20	記号 G-620
設計年月	令和2年2月	
横浜市建築局		

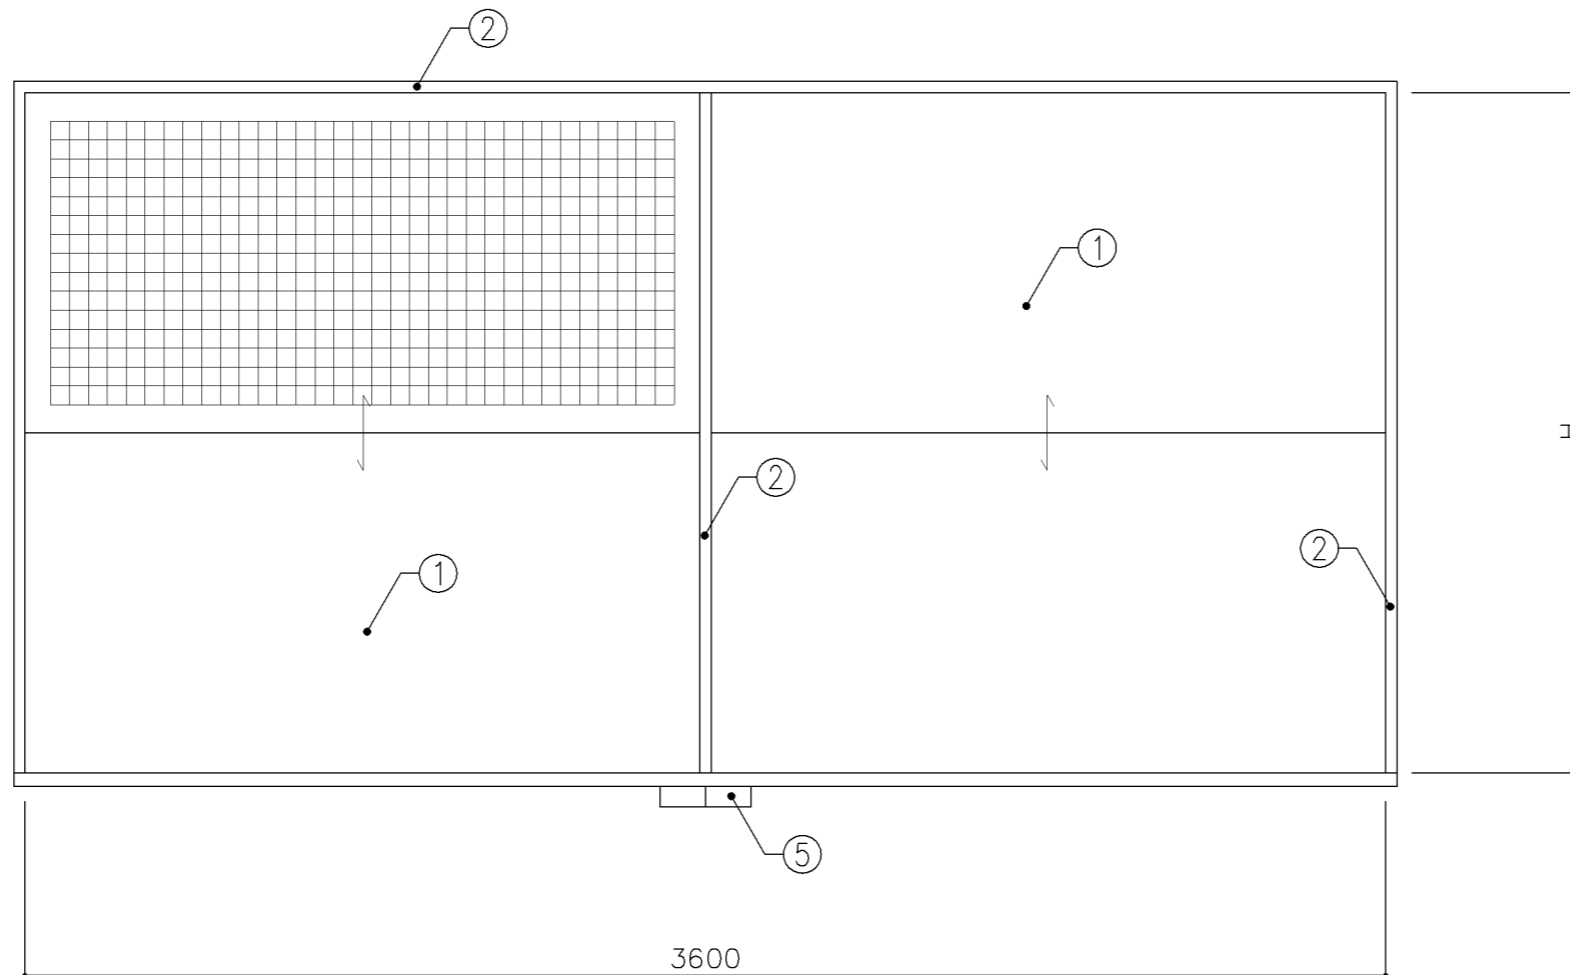

正面図 S: 1/20

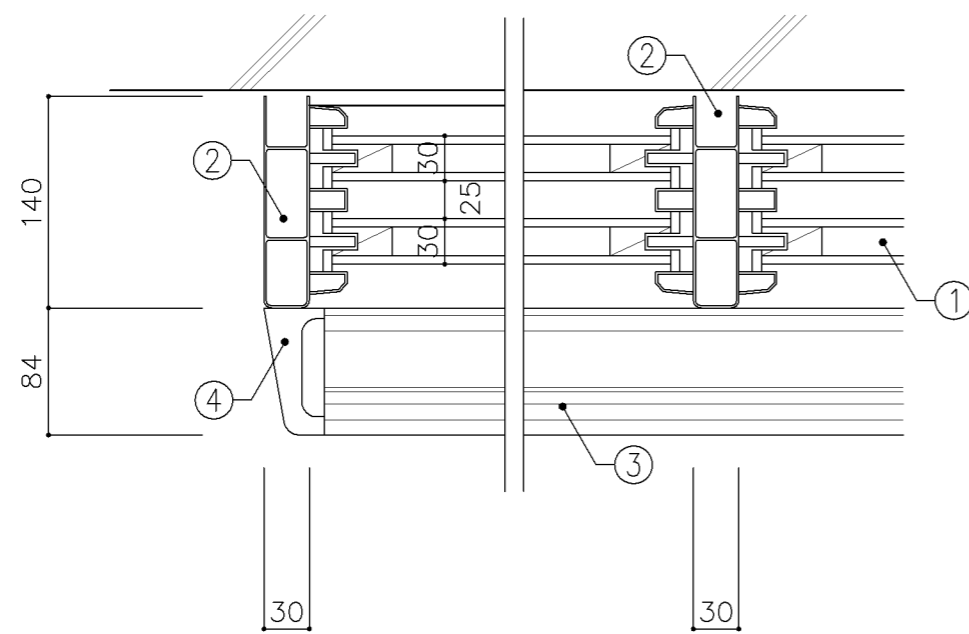


平面図 S: 1/5

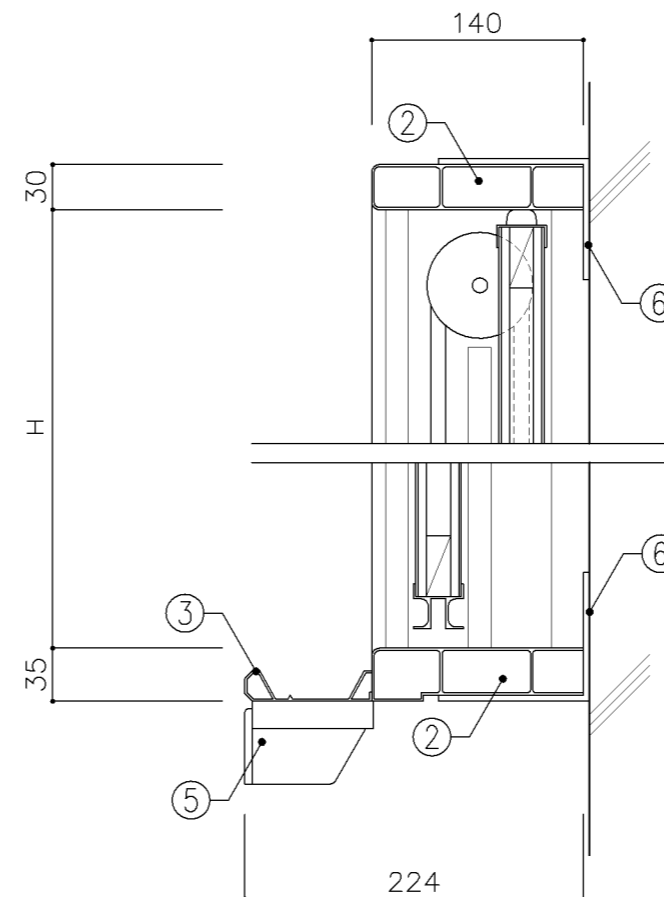


断面図 S: 1/5


寸法		
A: W3,600 x D	x H1,700	
B: W3,600 x D	x H1,800	
使用箇所		
A: 理科教室 (小・中学校)		
B: 多目的室 (水廻り学習等) 方眼線なし		
仕様		
番号	名称	材質
①	上下黒板	スチールホーロー φ5.5ベニヤ (T-2) 下地
②	枠	アルミ製
③	粉受け	アルミ製
④	サイドキャップ	樹脂製
⑤	チョークボックス	アルミ製 (2連)
⑥	受け金物	φ4 スチールユニクロメッキ @900
特記事項		
・一面地色同系色5cm角方眼線入りとする。		
名称	上下黒板	
縮尺	1/5 1/20	記号 G-640
設計年月	令和2年2月	
横浜市建築局		

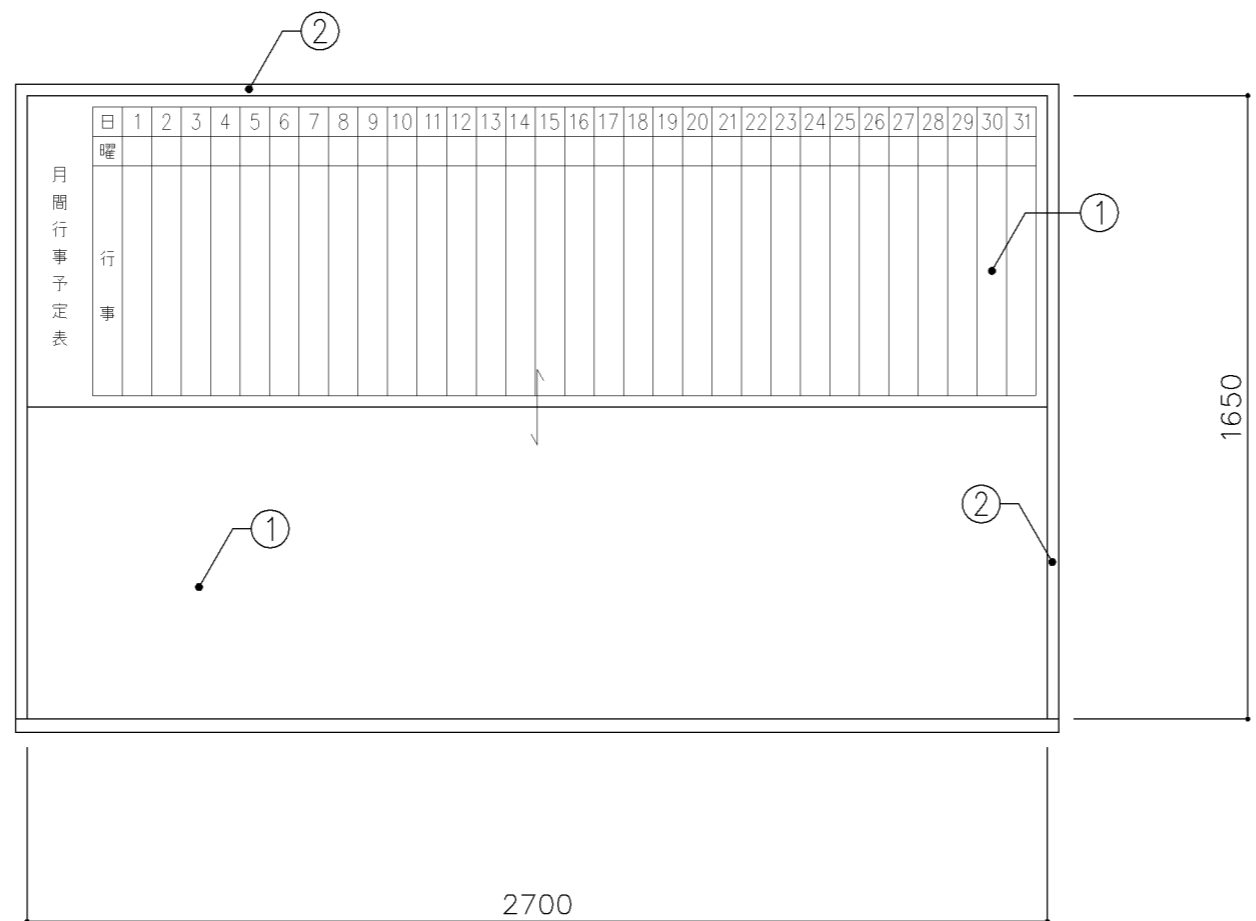

正面図 S: 1/20

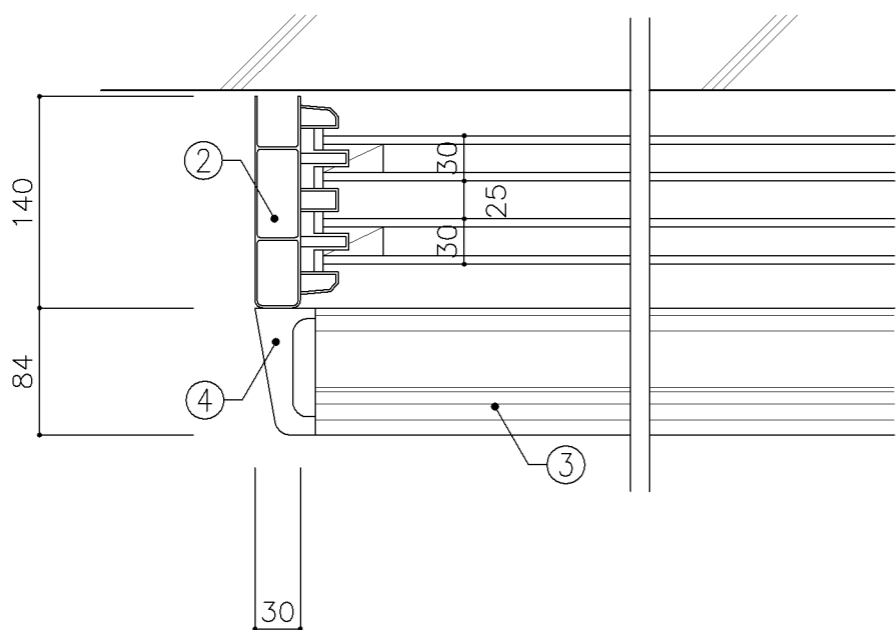


平面図 S: 1/5

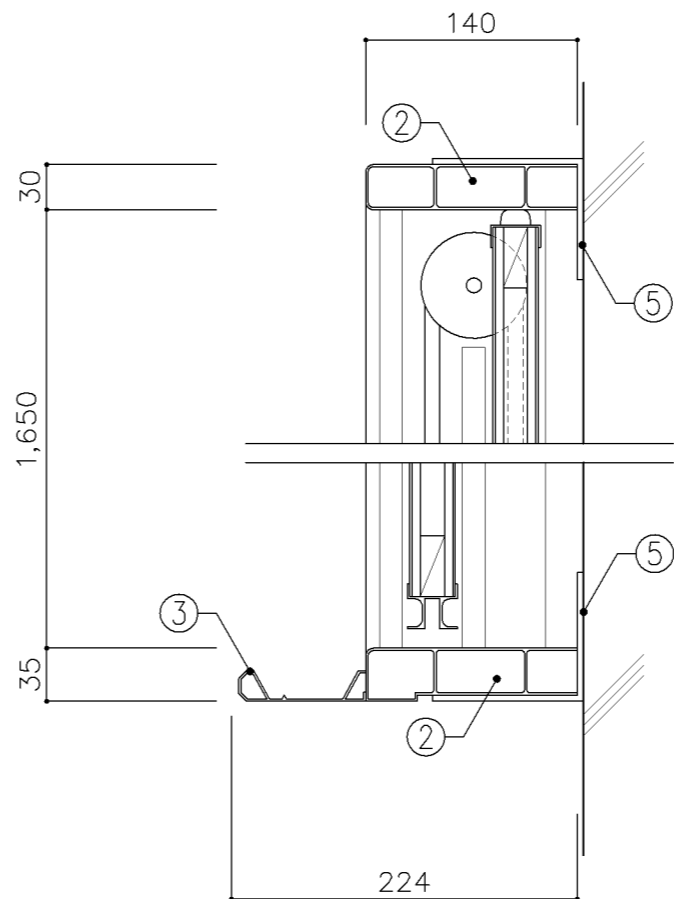


断面図 S: 1/5

寸法		
W2,700 x D	x H1,650	
使用箇所		
職員室 (小・中学校)		
仕様		
番号	名称	材質
①	上下ホワイトボード	スチールホーロー φ5.5ベニヤ (T-2) 下地
②	枠	アルミ製
③	粉受け	アルミ製
④	サイドキャップ	樹脂製
⑤	受け金物	φ4 スチールユニクロメッキ @900
特記事項		
・行事用フォーマット (1ヶ月分) 入り		
名称	上下ホワイトボード	
縮尺	1/5 1/20	記号 G-641
設計年月	令和2年2月	
横浜市建築局		

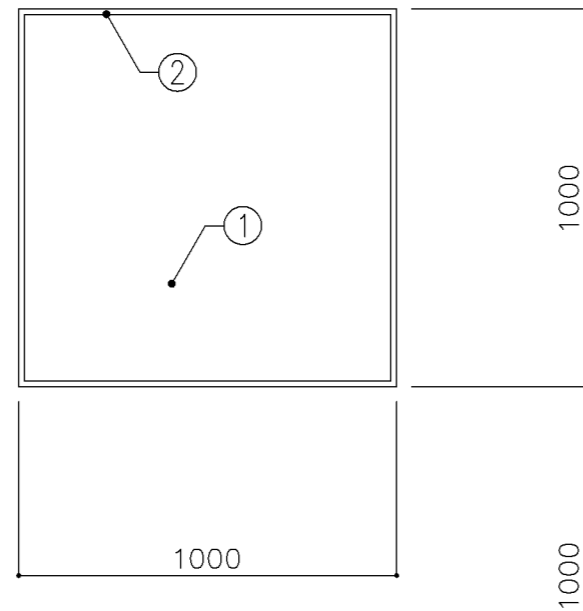

正面図 S: 1/20

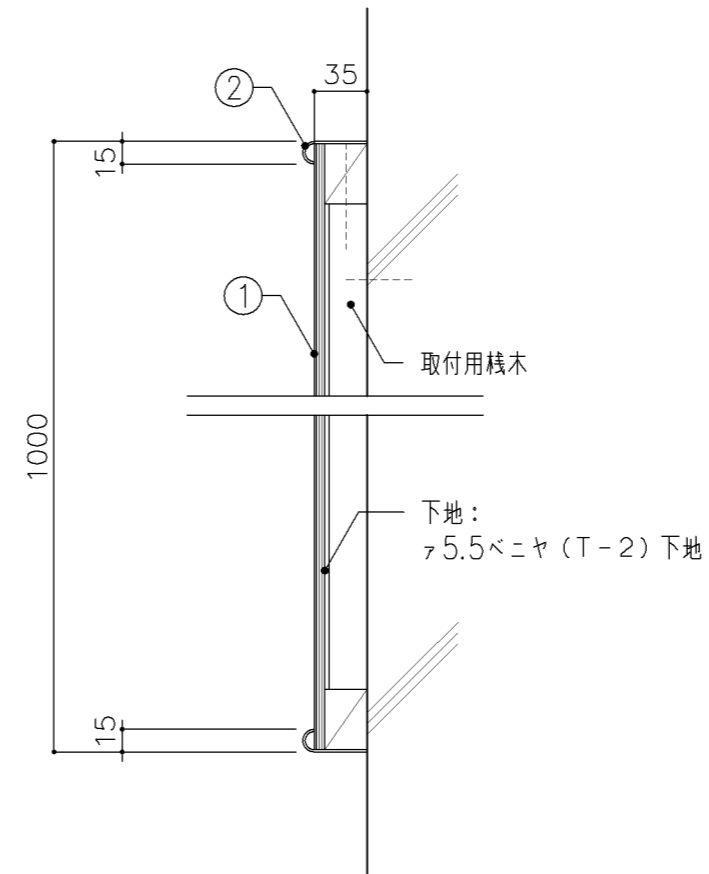

断面図 S: 1/5

寸法		
W 1,000 x D	x H 1,000	
使用箇所		
職員・来校者用玄関		
仕様		
番号	名称	材質
①	案内板	ホワイトボード 75.5ベニヤ(T-2)下地
②	枠	アルミ製
特記事項		
<ul style="list-style-type: none"> 表示方法：黒ペンキ書き 表示内容： 1/200程度の各階平面を単線で記入する。 室名は普通教室を除き、全て記入する。 		
名称	校内案内板	
縮尺	1/5 1/20	記号 G-681
設計年月	令和2年2月	
横浜市建築局		















G-700 実習用家具（仕様）

1. 適用範囲	1) 本仕様は、横浜市学校建築工事備品の実習用家具に適用する。 2) 本仕様に明記していない事項については、各製作所の社内規格によるものとし、横浜市建築局建築部住宅・教育施設課の承認を得る。		
2. 材料及び規格	1) 実習用家具本体及び附属するステンレス流し、ならびにコンロ台等の材料及び規格は、G-100, G-701による。		
3. 仕上及び塗装	1) ステンレス鋼板表面は、#300以上のバフ研磨仕上とする。		
4. 製作	1) ステンレスの溶接は、直流アルゴンアーク溶接とする。 2) 構造は十分な強度を保ち、工作は確実にしなければならない。 3) 接着や溶接は確実にし、見え掛りの接合面は滑らかに仕上げなければならない。また組立は緩みを生じないように確実に締め付けなければならない。 4) 部材には適当な面をとり、手ざわりよく仕上げなければならない。 5) 錠、取手、丁番は戸締された状態で、破壊以外の方法による取りはずしができない構造とする。		
5. 附属金物	1) 排水トラップはオーバーフロー付の場合は、T14AOC-50VP用、その他の場合はT14A-50VP用とし、ゴミ収納器付とする。 2) 小ネジ、ナット等は、日本工業規格（JIS）に適合したもの、合成樹脂はその用途に適合したものとする。		
6. 組立・取付	1) 組立は工場生産とする。 2) 取付は、別途G-702図による。		




名称	仕様		
縮尺		記号	G-700
	設計年月日	令和2年2月	
横浜市建築局			

G-700 実習用家具 共通事項

- 1. 収納家具等の木口材及び芯材は下記による。
- 1. 部位別の表面材と木口材は、下記リスト表より選定するものとする。
尚リスト表に記載されていないものに関しては、横浜市建築工事担当課の承認を得るものとする。
- 1. 芯材は原則として、リスト表によるものとする。
- 1. 各部塗装は、国土交通省仕様を順守の事。

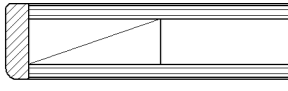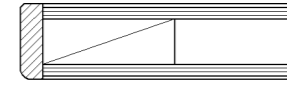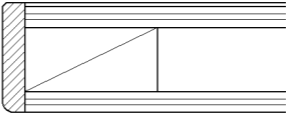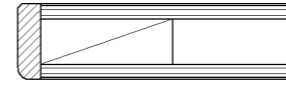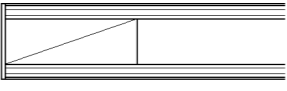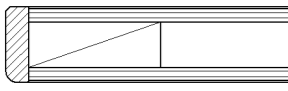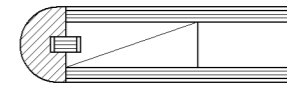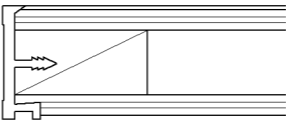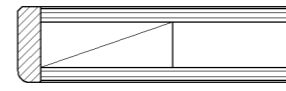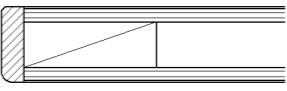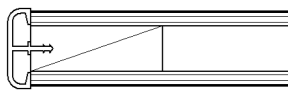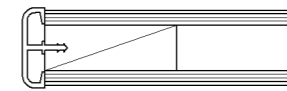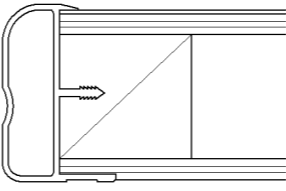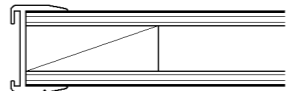
部位別による表面材と木口形状リスト					芯材リスト（凡例） ※各図面の芯材の蘭の表記は下記による	
本体（枠板）	天板形状（甲板）		扉	棚板形状（可動棚）		
① ポリエステル化粧合板  木口：タモ ヲ6（面取加工）	① メラミン化粧板  木口：タモ ヲ6（面取加工）	① 耐薬品特殊アクリル系樹脂化粧板  木口：タモ ヲ6（面取加工）	① ポリエステル化粧合板  木口：タモ ヲ6（面取加工）	① ポリエステル化粧合板  木口：メラミン化粧板	A-1	フラッシュ
② しな合板  木口：タモ ヲ6（面取加工）	② メラミン化粧板  木口：タモ（アール加工）	② 耐薬品特殊アクリル系樹脂化粧板  木口：樹脂成形品	② しな合板  木口：タモ ヲ6（面取加工）	② しな合板 	B-1	ブロックコア
③ ポリエステル化粧合板 Or しな合板  木口：塩ビエッジ	③ メラミン化粧板  木口：塩ビエッジ	③ 耐薬品特殊アクリル系樹脂化粧板  木口：アルミ成形品		③ ポリエステル化粧合板 Or しな合板  木口：アルミ成形レール	C-1	ベタ芯

名称	共通事項		
縮尺	記号	G-701	
設計年月日	令和2年2月		
横浜市建築局			


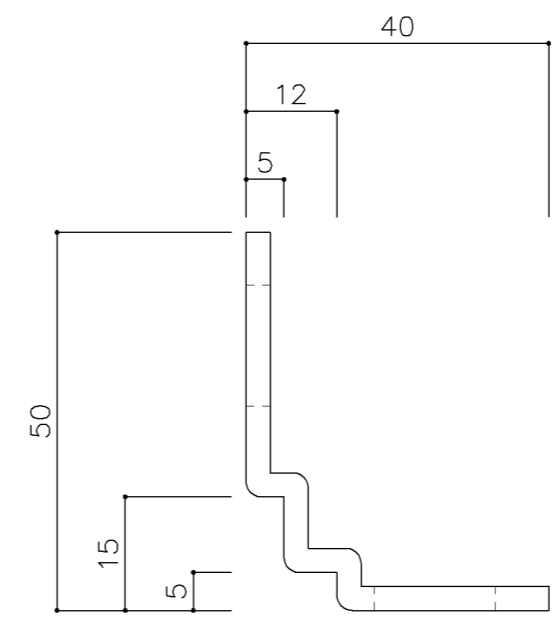
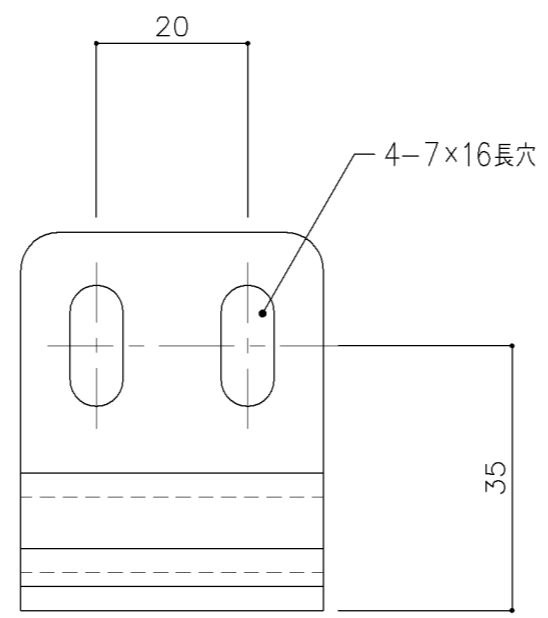
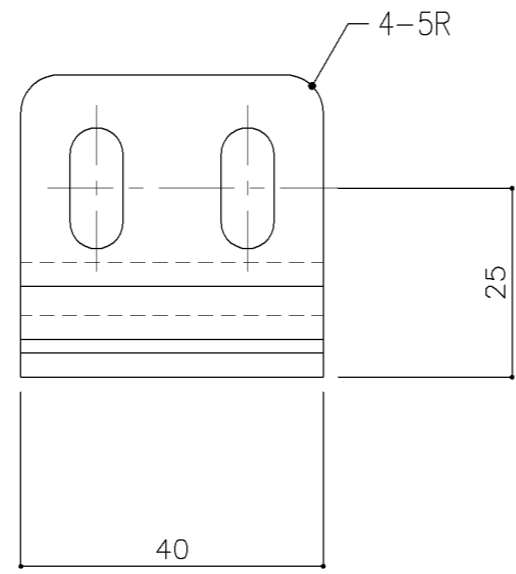


実験台 固定金具（参考図）

名称	取付仕様		
縮尺	1/1	記号	G-702
設計年月日	令和2年2月		
横浜市建築局			

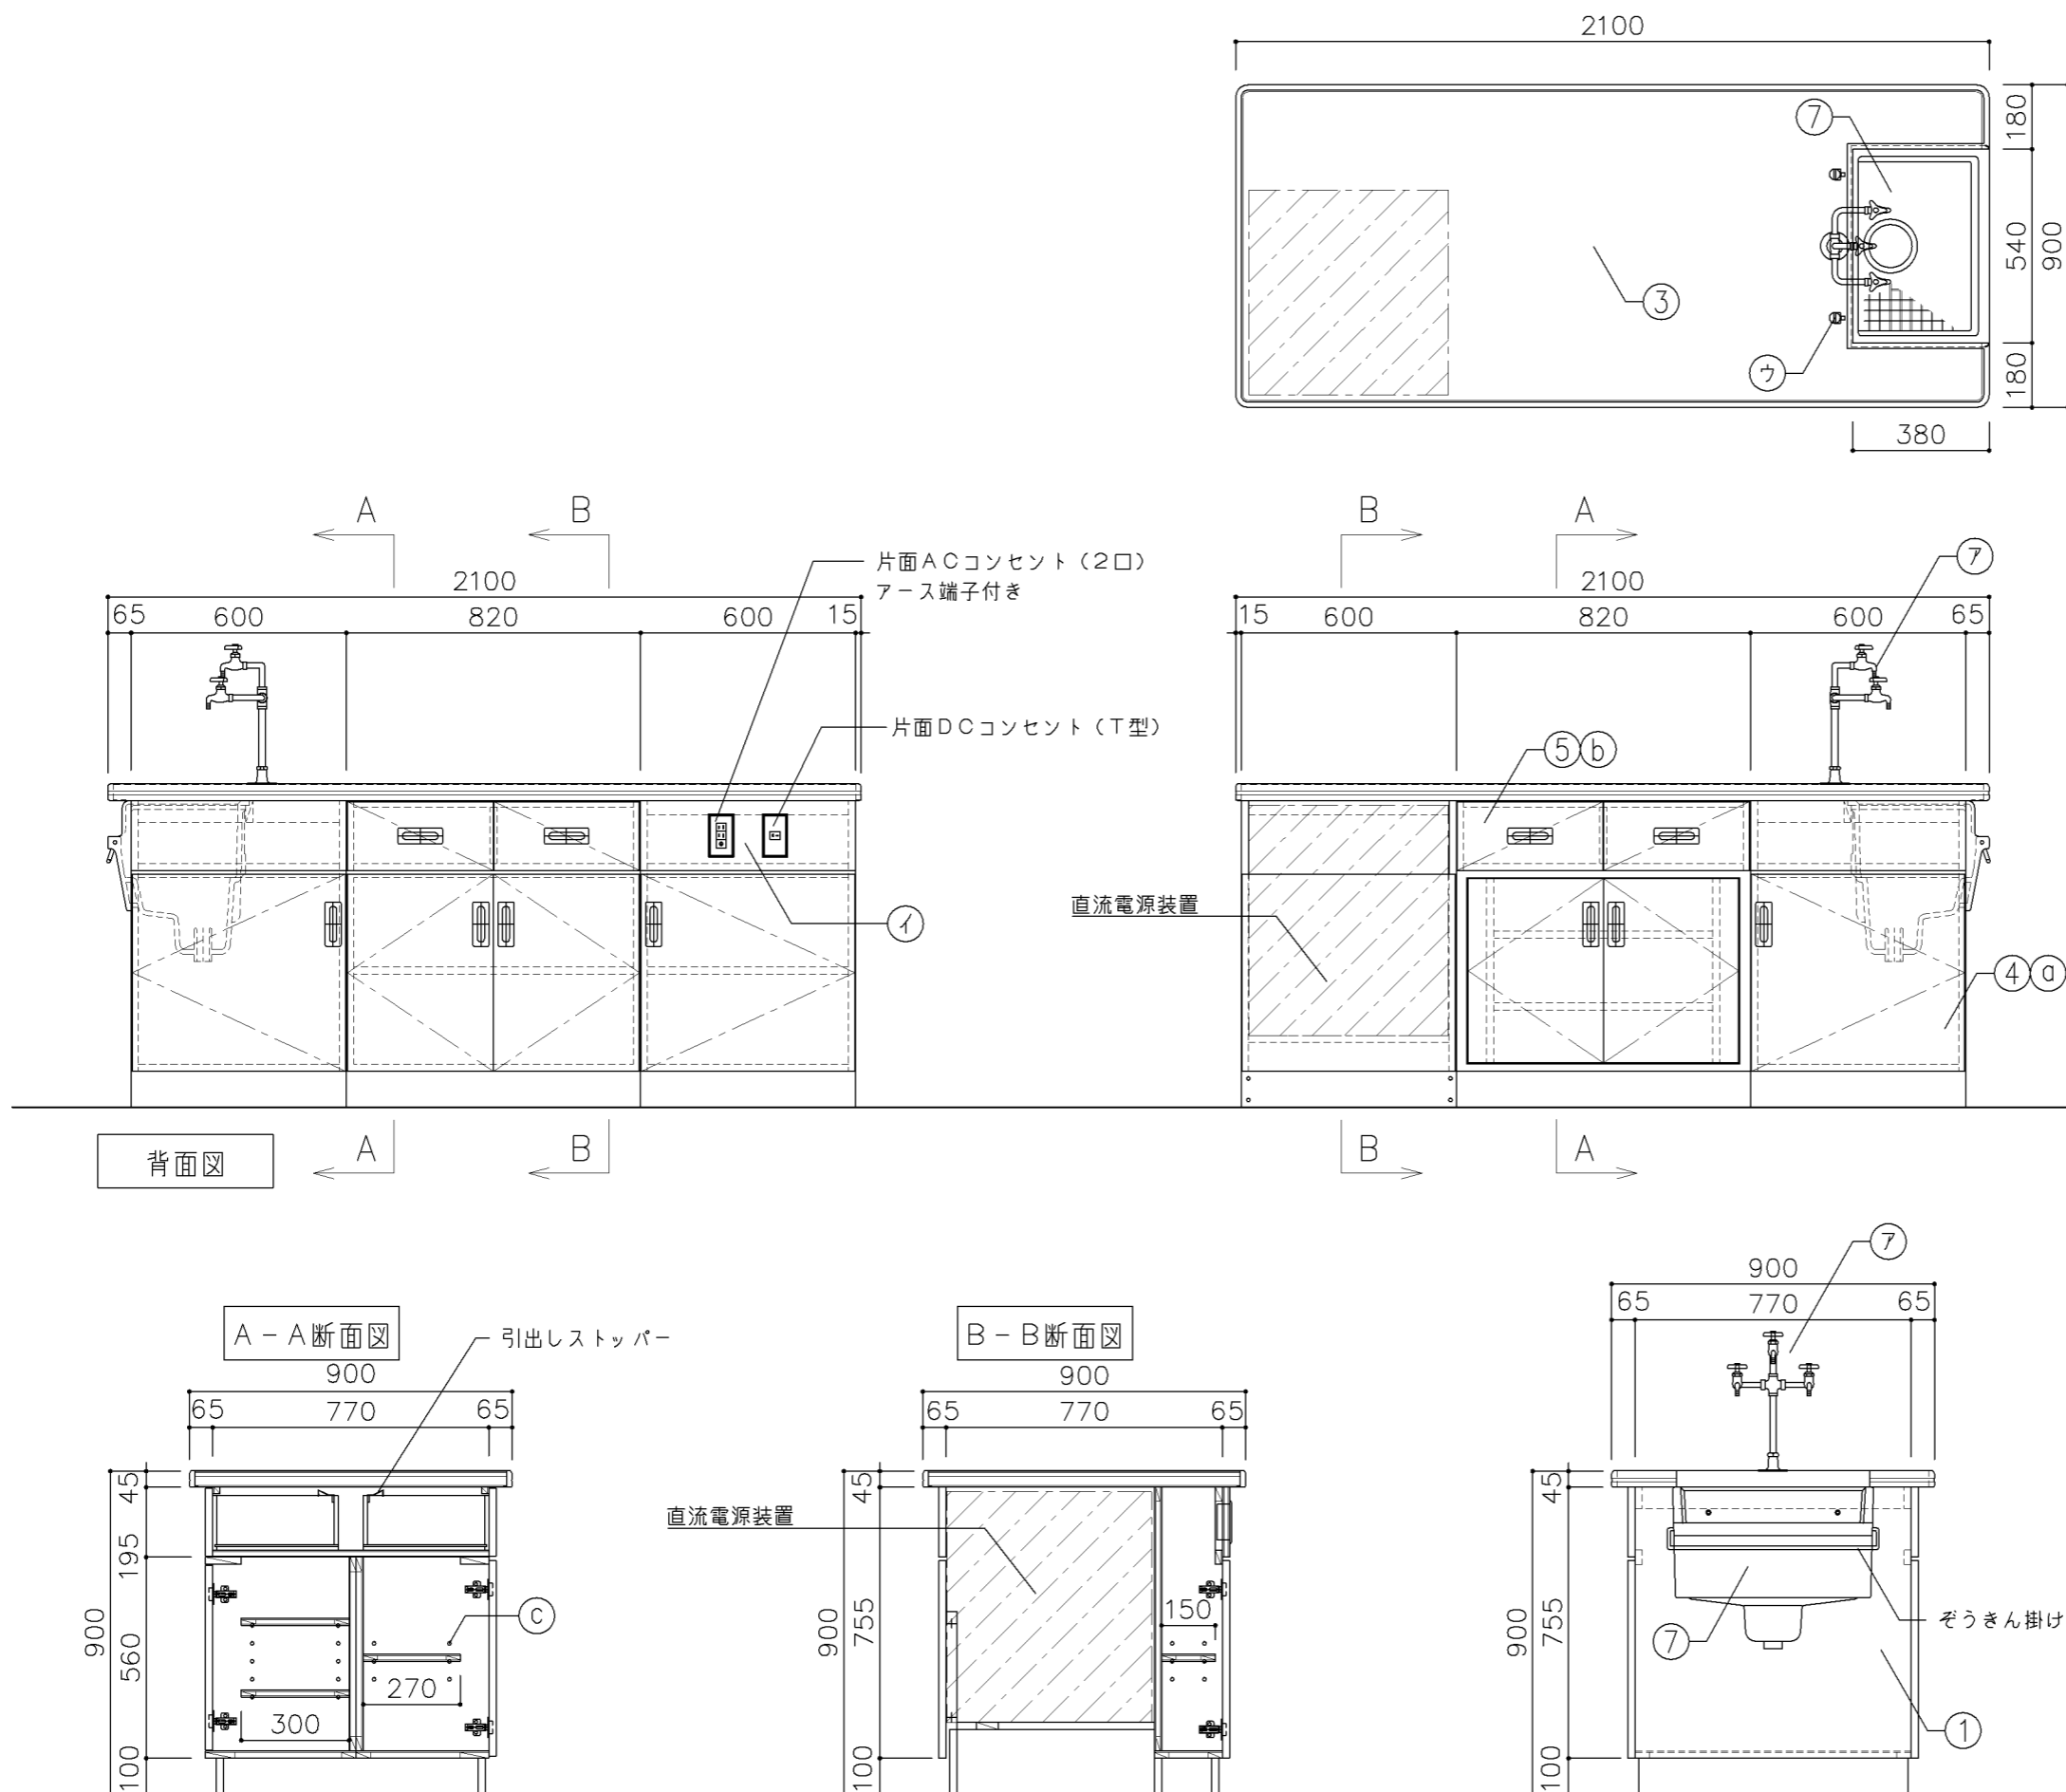

寸 法				
W2,100 × D900 × H900				
使用箇所				
理科教室（中学校）				
仕 様				
番号	名称	芯材	材 質	仕上
①	本体	A-1	ポリエステル化粧合板	
②	可動棚	A-1	ポリエステル化粧合板	
③	天板	B-1	耐薬品特殊アクリル系樹脂化粧板	
④	扉	A-1	ポリエステル化粧合板	
⑤	引出シ	A-1	ポリエステル化粧合板	
⑥	台輪		一般堅木材	着色UC
⑦	シンク		陶器流し（水切りアミ付）	
金 物				
番号	使用箇所	名 称		
a	扉	スライド丁番、国産材掘込引手		
b	引出シ	引出しストッパー、国産材掘込引手		
c	可動棚	棚ダボ		
付属器具				
番号	使用箇所	名 称		
ア	水栓	3ツ口化学水栓 1ヶ所（設備工事）		
イ	コンセント	DC2P20A T型 1個 AC100V15A 2ツ口 1個		
ウ	ガスロック	卓上型 1ツ口 2個（設備工事）		
エ	固定金具			
特記事項				
<ul style="list-style-type: none"> ・木口の形状については、G-701より選定する。 ・見掛かりはポリエステル化粧合板とする。 ・設備用工事口は、パネルビス止めとする。 ・扉の厚みは、20mmを原則とする。 ・芯材は、国産杉芯合板とする。 				
名称	教師用操作卓			
縮尺	1/20	記号	G-711B	
設計年月	令和2年2月			
横浜市建築局				

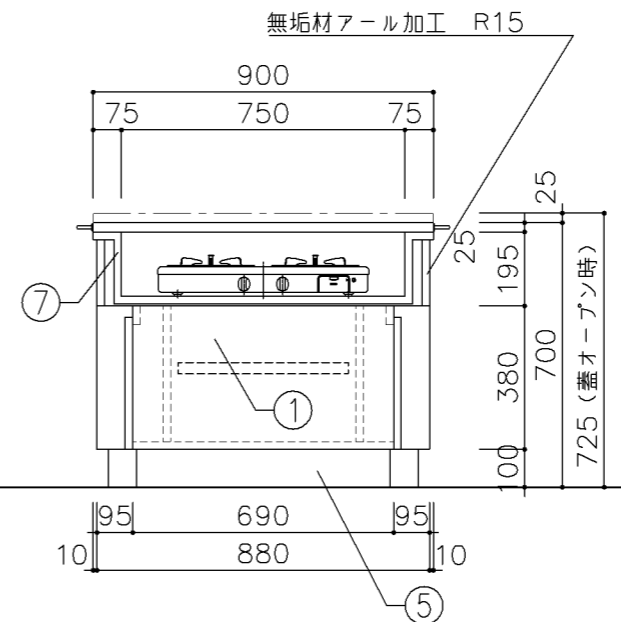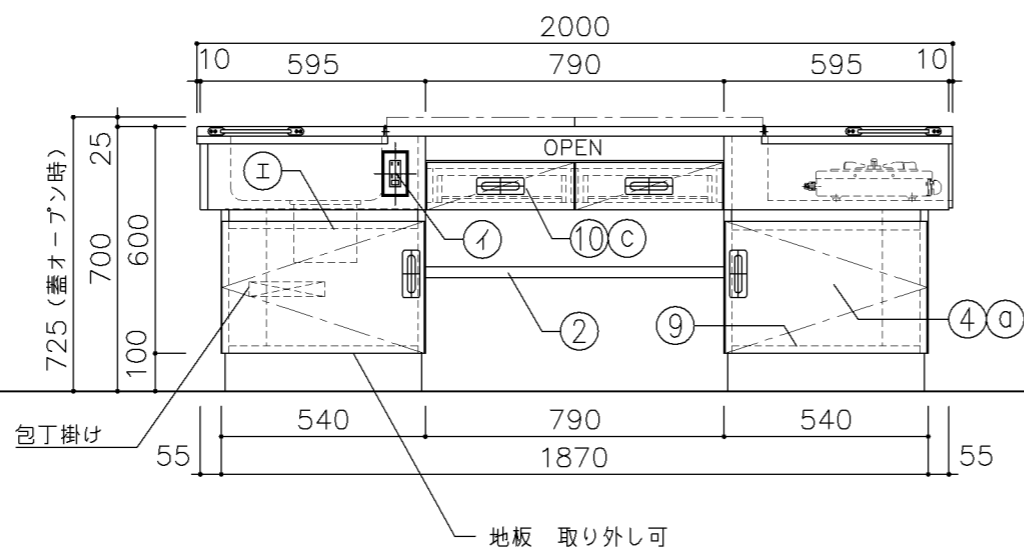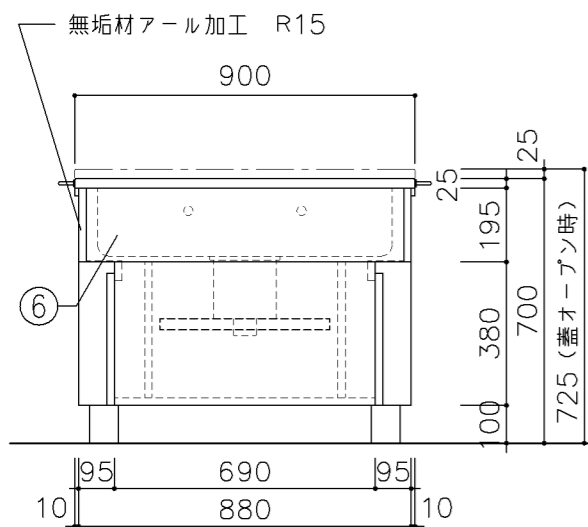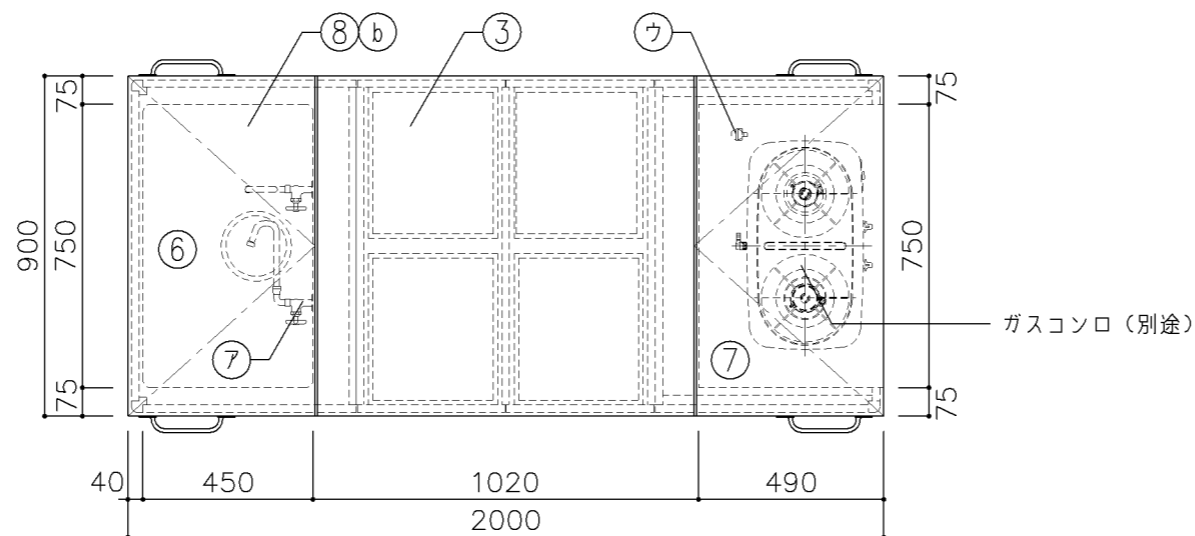

寸法

W2,000 × D900 × H725

*H寸法は蓋を開けた状態を示す

使用箇所

家庭科教室

仕様

番号	名称	芯材	材質	仕上
①	本体	A-1	ポリエステル化粧合板	
②	棚板	A-1	ポリエステル化粧合板	
③	天板	B-1	メラミン化粧板	
④	扉	A-1	ポリエステル化粧合板	
⑤	台輪		一般堅木材	着色UC
⑥	シンク		SUS304-1.0t	
⑦	コンロ台		SUS304-1.0t	
⑧	蓋	B-1	メラミン化粧板 裏面: SUS304-1.0t 木口: 挽板 t4 貼り	
⑨	底板	A-1	SUS304-0.8t	
⑩	引出シ		ポリエステル化粧合板	

金物

番号	使用箇所	名称
a	扉	スライド丁番、国産材掘込引手
b	蓋	ステンレスピアノ丁番、ステンレス引手
c	引出シ	引出シストッパー、国産材掘込引手

付属器具

番号	使用箇所	名称
ア	水栓	折りたたみ自在水栓 2個 (設備工事)
イ	コンセント	AC100V15A 2ツ口 2個
ウ	ガスコック	卓上型 1ツ口 1個 (設備工事)
エ	トラップ	MK-P1(2724) ゴミ収納器付
オ	固定金具	

特記事項



- ・木口の形状については、G-701より選定する。
- ・主材はポリエステル化粧合板とする。
- ・扉の厚みは、20mmを原則とする。
- ・芯材は、国産杉芯合板とする。

名称 児童用調理台 (教師兼児童用調理台)

縮尺 1/20 記号 G-720A

設計年月 令和2年2月

横浜市建築局

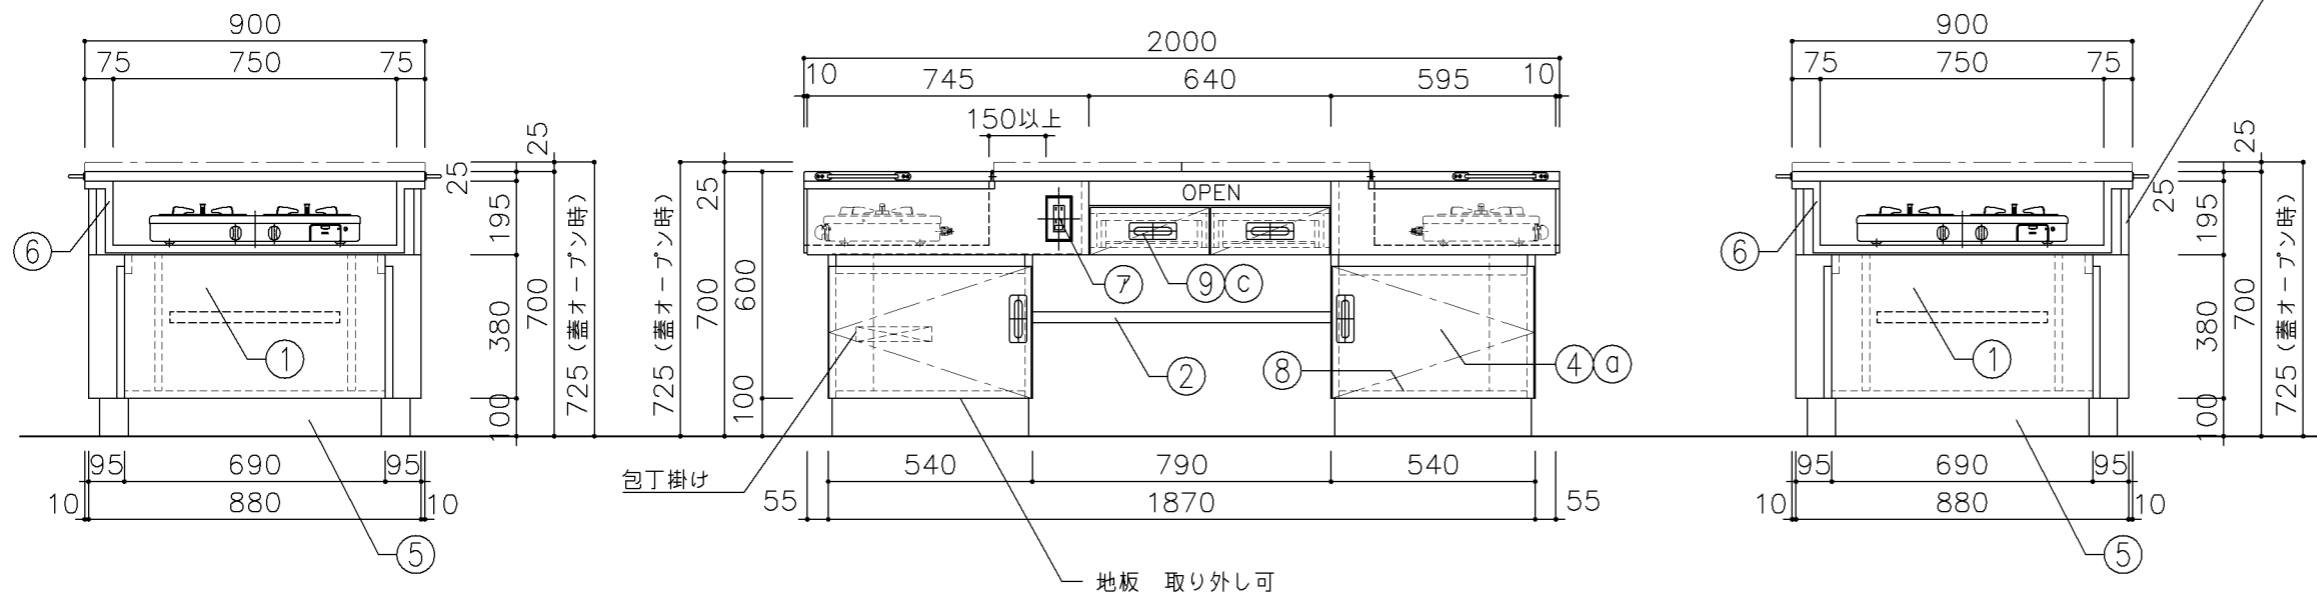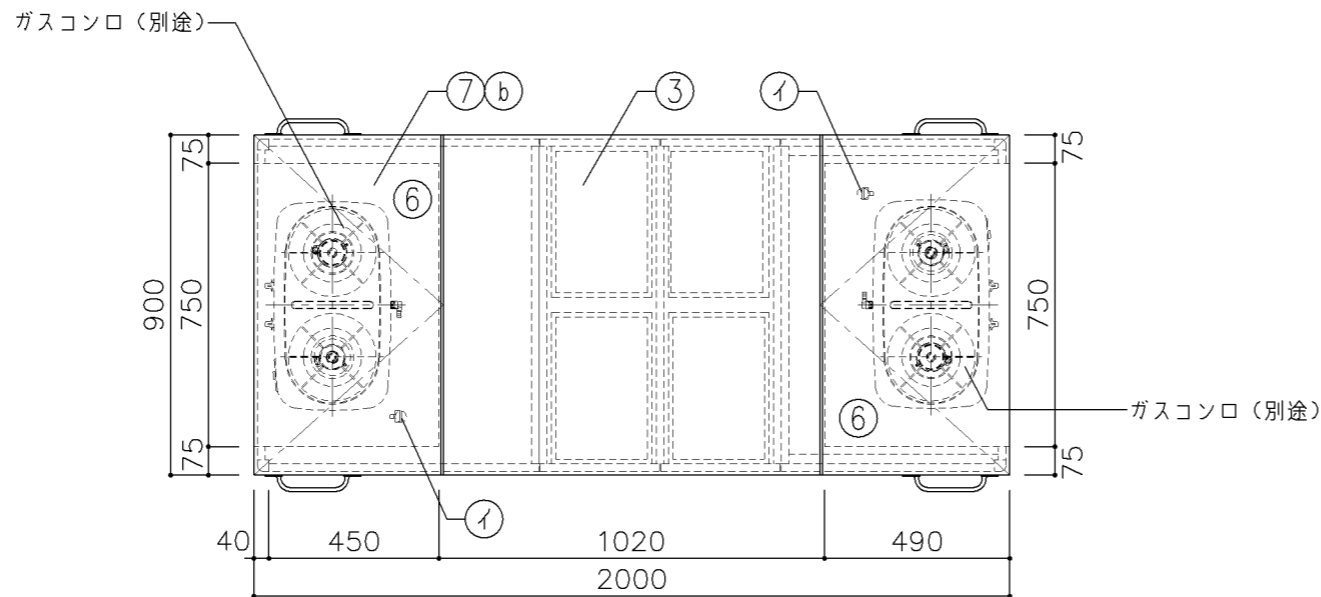

寸法

W2,000 × D900 × H725

※H寸法は蓋を開けた状態を示す

使用箇所

家庭科教室

仕様

番号	名称	芯材	材質	仕上
①	本体	A-1	ポリエステル化粧合板	
②	棚板	A-1	ポリエステル化粧合板	
③	天板	B-1	メラミン化粧板	
④	扉	A-1	ポリエステル化粧合板	
⑤	台輪		一般堅木材	着色UC
⑥	コンロ台		SUS304-1.0t	
⑦	蓋	B-1	メラミン化粧板 裏面: SUS304-1.0t 木口: 挽板 t4貼り	
⑧	底板	A-1	SUS304-0.8t	
⑨	引出シ		ポリエステル化粧合板	

金物

番号	使用箇所	名称
Ⓐ	扉	スライド丁番、国産材掘込引手
Ⓑ	蓋	ステンレスピアノ丁番、ステンレス引手
Ⓒ	引出シ	引出しストッパー、国産材掘込引手

付属器具

番号	使用箇所	名称
ア	コンセント	AC100V15A 2ツ口 2個
イ	ガスコック	卓上型 1ツ口 2個 (設備工事)
ウ	固定金具	

特記事項



- ・木口の形状については、G-701より選定する。
- ・主材はポリエステル化粧合板とする。
- ・扉の厚みは、20mmを原則とする。
- ・芯材は、国産杉芯合板とする。

名称 児童用調理台 (教師兼児童用調理台)

縮尺 1/20 記号 G-720B

設計年月 令和2年2月












横浜市建築局

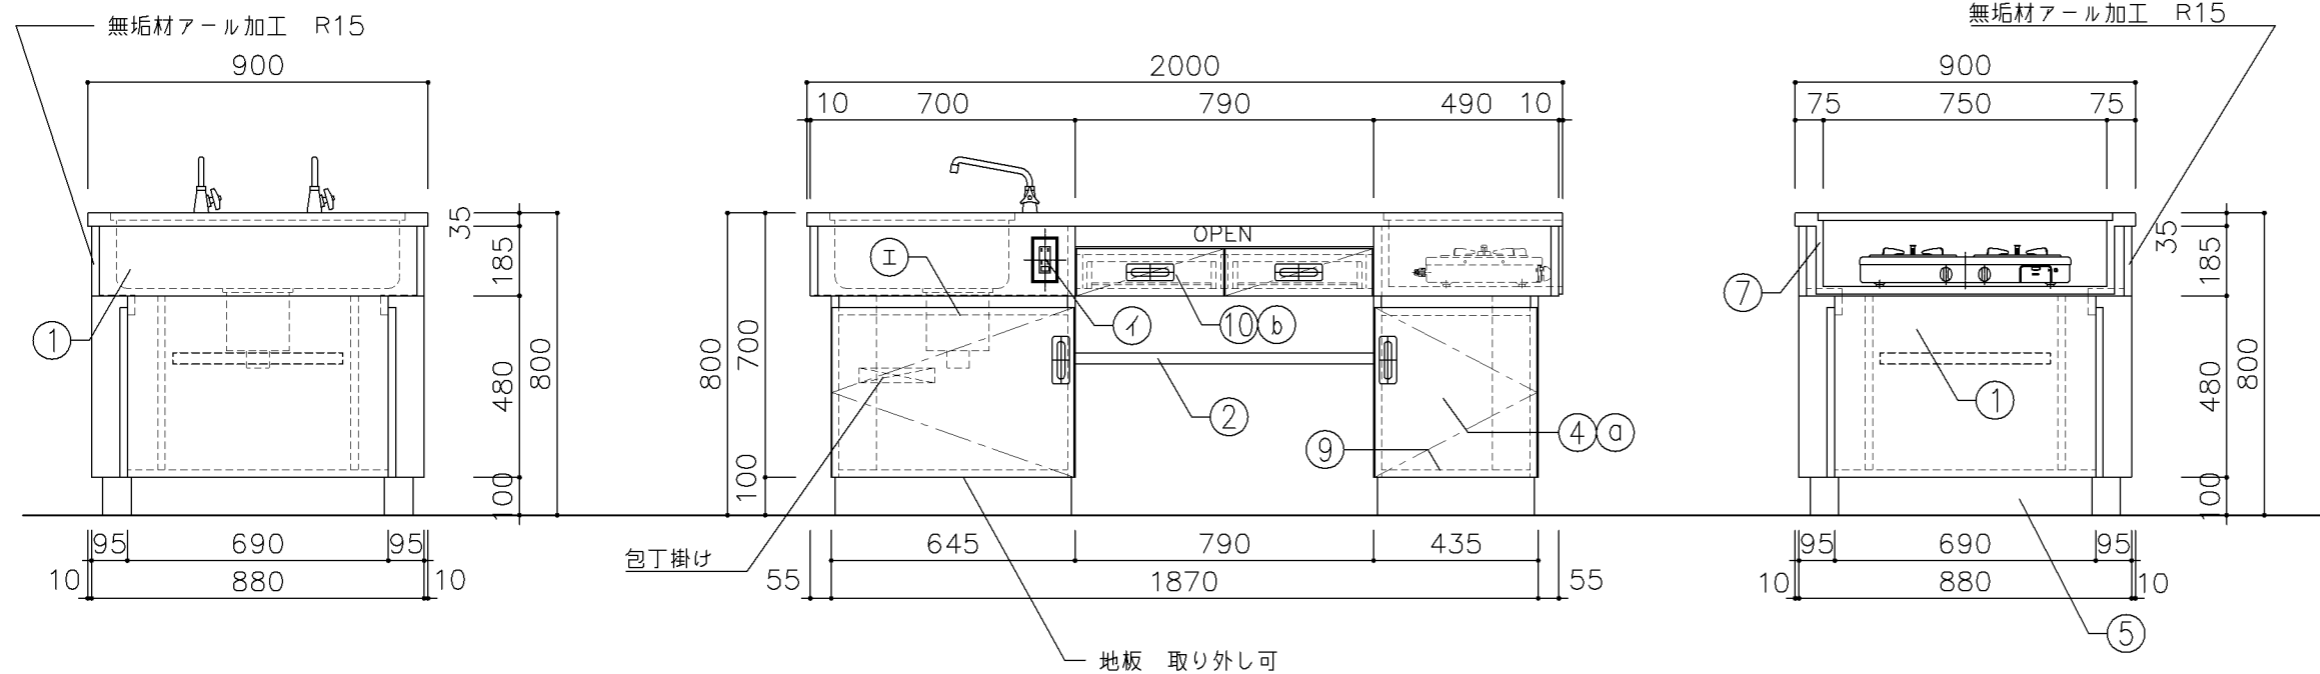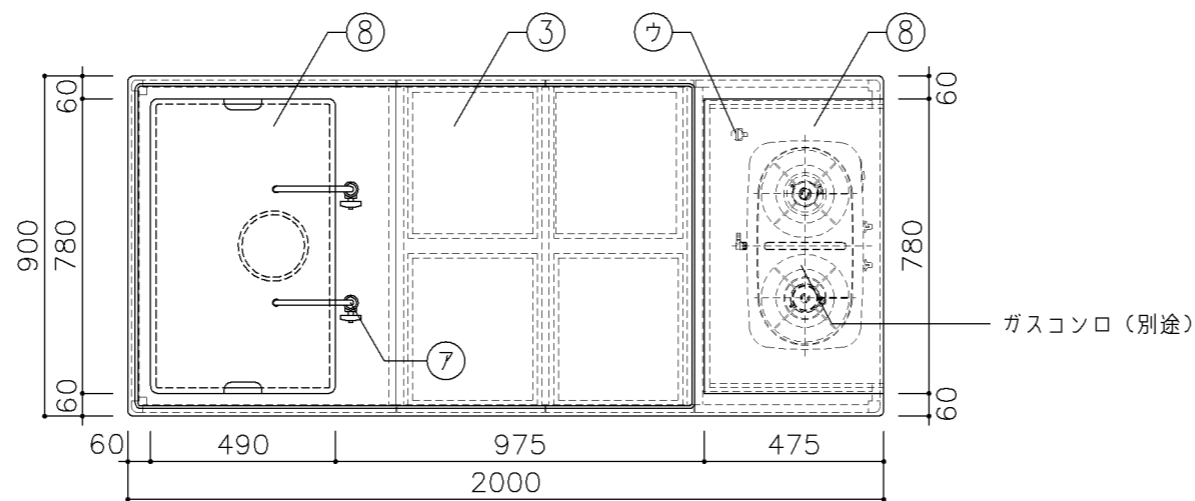


寸 法				
W2,000 × D900 × H800				
使用箇所				
調理教室				
仕 様				
番号	名称	芯材	材 質	仕上
①	本体	A-1	ポリエステル化粧合板	
②	棚板	A-1	ポリエステル化粧合板	
③	天板	A-1	SUS304-1.0t リブ付	
④	扉	A-1	ポリエステル化粧合板	
⑤	台輪		一般堅木材	着色UC
⑥	シンク		SUS304-1.0t	
⑦	コンロ台		SUS304-1.0t	
⑧	蓋		SUS304-1.0t	
⑨	底板	A-1	SUS304-0.8t	
⑩	引出シ		ポリエステル化粧合板	
金 物				
番号	使用箇所	名 称		
a	扉	スライド丁番、国産材掘込引手		
b	引出シ	引出しSTOPパー、国産材掘込引手		
付属器具				
番号	使用箇所	名 称		
ア	水栓	(設備工事)		
イ	コンセント	AC100V15A 2ツ口 2個		
ウ	ガスコック	卓上型 1ツ口 1個(設備工事)		
エ	トラップ	MK-P1(2724) ゴミ収納器付		
オ	固定金具			
特記事項				
<ul style="list-style-type: none"> ・木口の形状については、G-701より選定する。 ・主材はポリエステル化粧合板とする。 ・扉の厚みは、20mmを原則とする。 ・芯材は、国産杉芯合板とする。 				
名称	生徒用調理台 (教師兼生徒用調理台)			
縮尺	1/20	記号	G-730	
設計年月		令和2年2月		
横浜市建築局				

G-800 雑家具 共通事項


- 1. 収納家具等の木口材及び芯材は下記による。
- 1. 部位別の表面材と木口材は、下記リスト表より選定するものとする。
尚リスト表に記載されていないものに関しては、横浜市建築工事担当課の承認を得るものとする。
- 1. 芯材は原則として、リスト表によるものとする。
- 1. 各部塗装は、国土交通省仕様を順守の事。

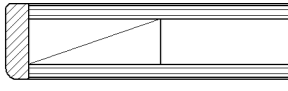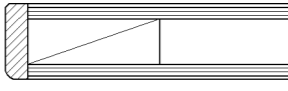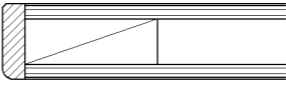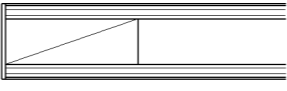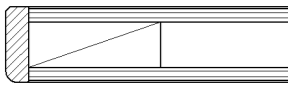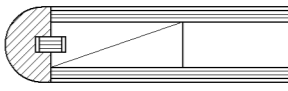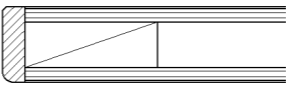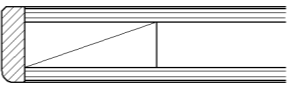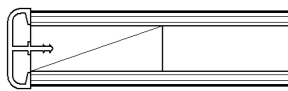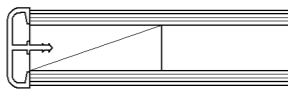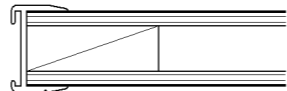部位別による表面材と木口形状リスト					芯材リスト（凡例）	
本体（枠板）	天板形状（甲板）	扉	棚板形状（可動棚）		※各図面の芯材の蘭の表記は下記による	
(A) ポリエステル化粧合板  木口：タモ ャ6（面取加工）	(A) メラミン化粧板  木口：タモ ャ6（面取加工）	(A) ポリエステル化粧合板  木口：タモ ャ6（面取加工）	(A) ポリエステル化粧合板  木口：メラミン化粧板		A-1	フラッシュ
(B) しな合板  木口：タモ ャ6（面取加工）	(B) メラミン化粧板  木口：タモ（アール加工）	(B) しな合板  木口：タモ ャ6（面取加工）	(B) しな合板 		B-1	ブロックコア
(C) ポリエステル化粧合板 Or しな合板  木口：塩ビエッジ	(C) メラミン化粧板  木口：塩ビエッジ		(C) ポリエステル化粧合板 Or しな合板  木口：アルミ成形レール		C-1	ベタ芯


名称	共通事項		
縮尺	記号	G-800	
設計年月日	令和2年2月		
横浜市建築局			

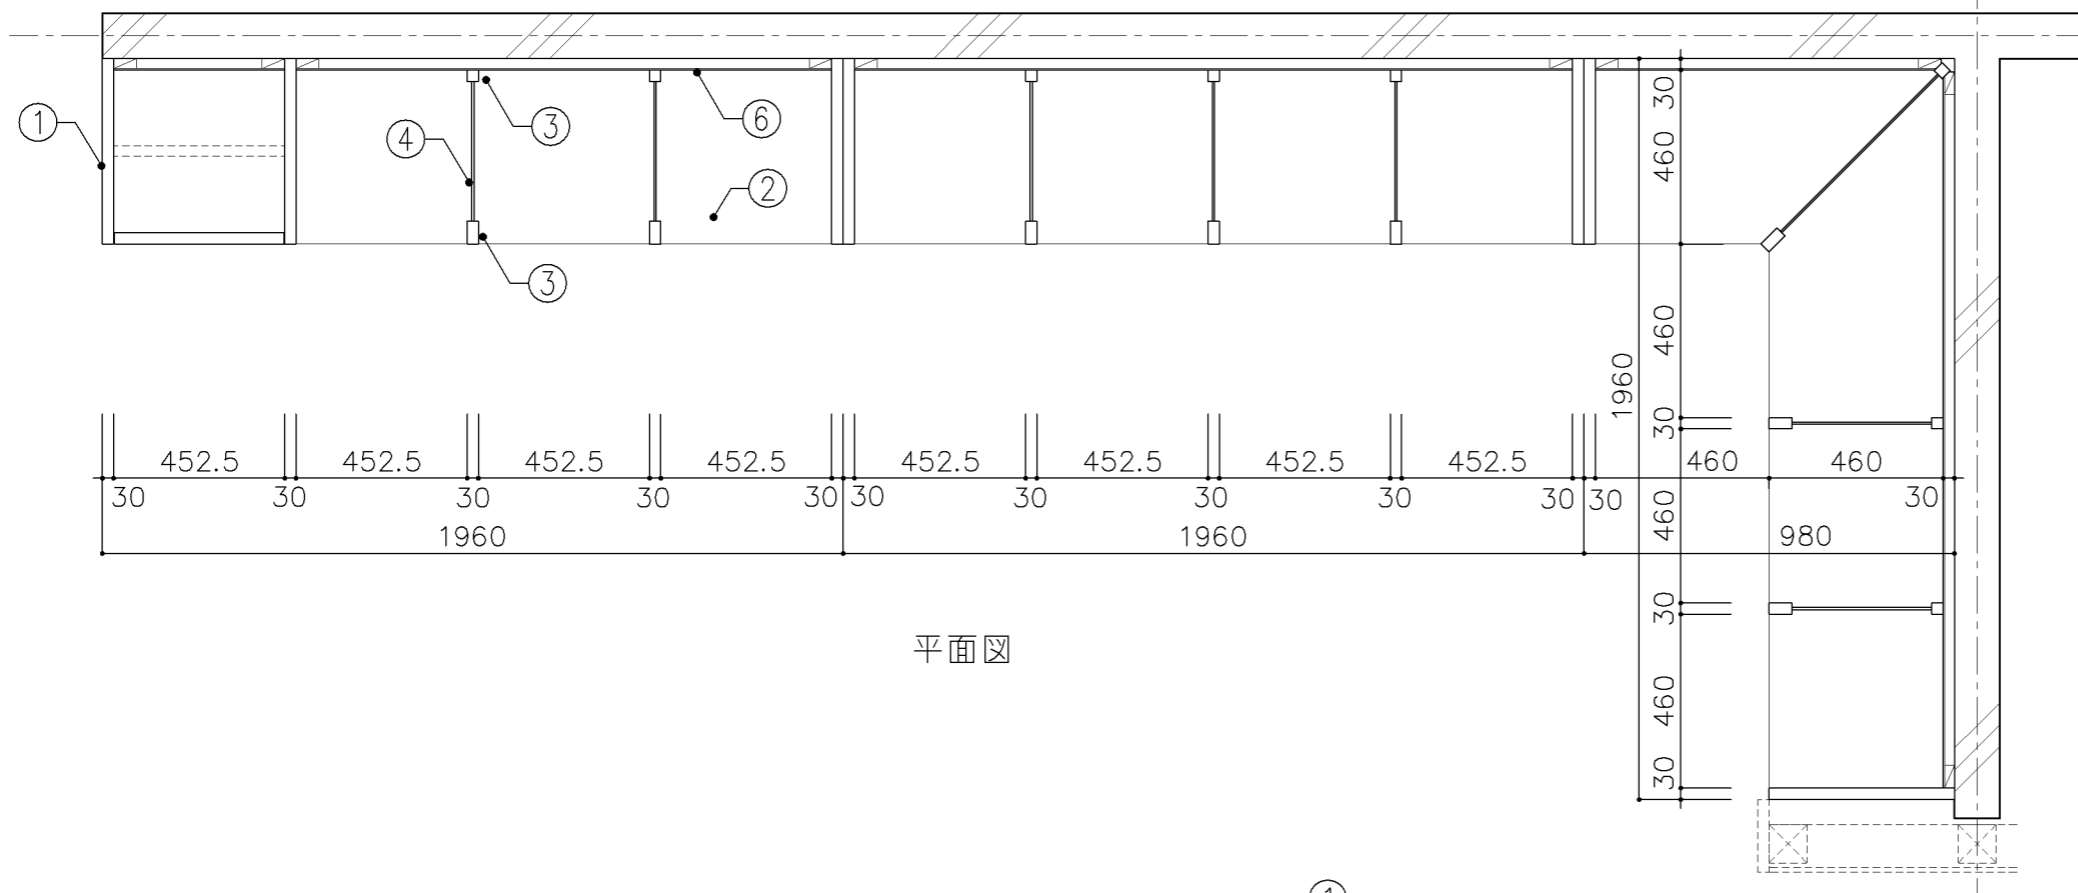


平面図

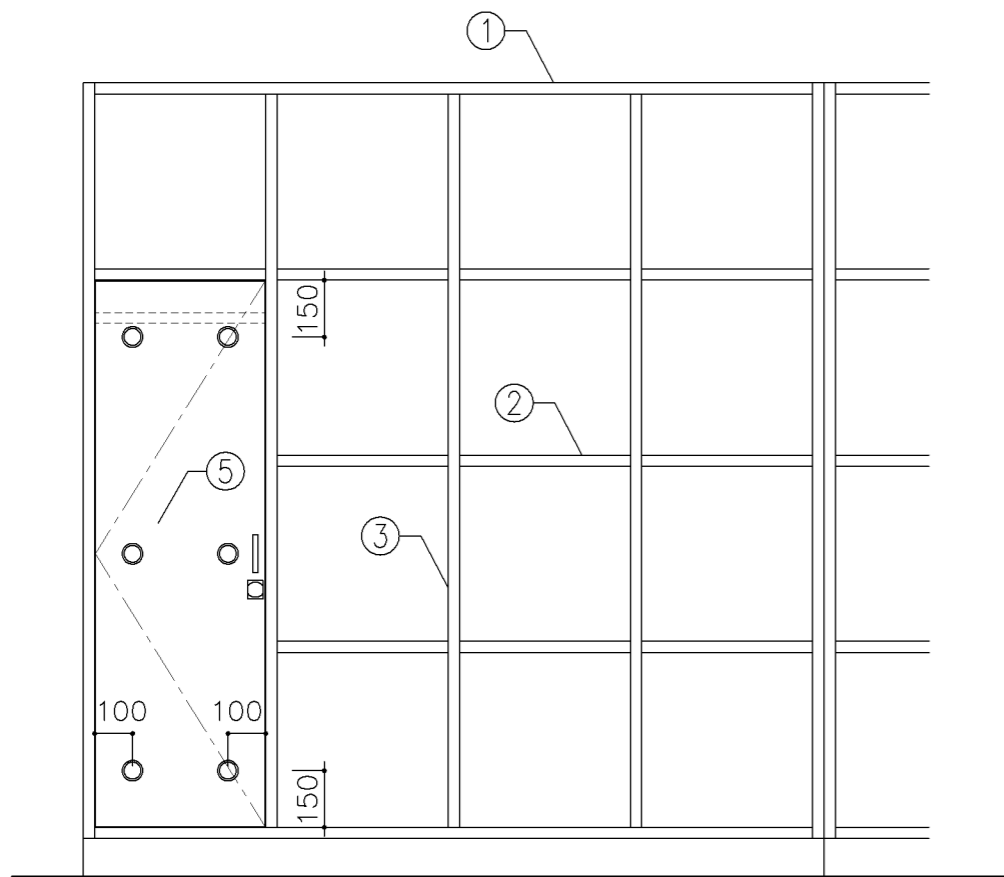

正面図

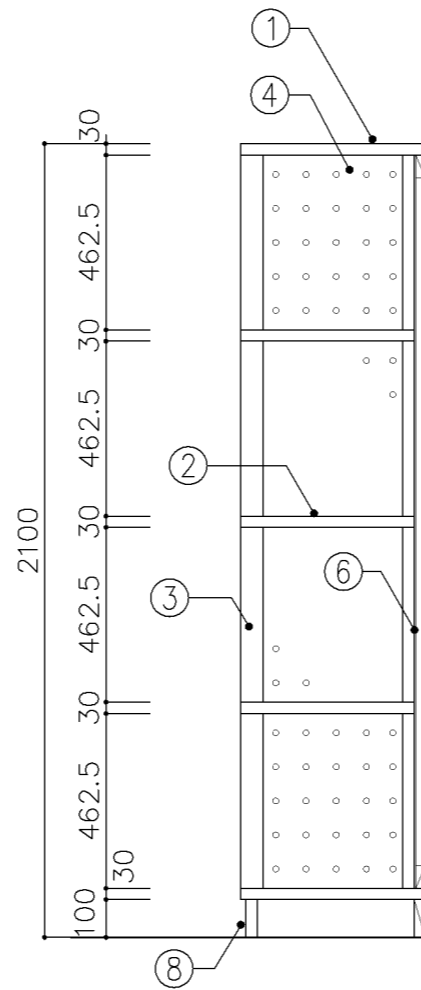

断面図

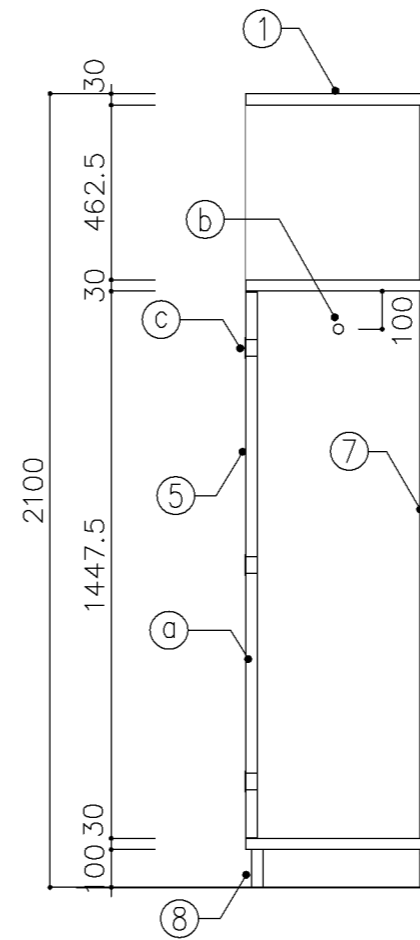

断面図

寸法
W 4,900 x D 490 x H 2,100

使用箇所
武道場（剣道器具庫）




仕様				
番号	名称	芯材	材質	仕上
①	本体	B-1	しな合板	OP
②	棚板	B-1	しな合板	OP
③	仕切	B-1	しな合板	OP
④	隔板		75.5有孔しな合板	OP
⑤	扉	A-1	しな合板	OP
⑥	裏板	片A-1	しな合板	OP
⑦	裏板	片A-1	しな合板	OP
⑧	巾木	B-1	しな合板	OP

金物	
番号	使用箇所 名称
Ⓐ	扉 スライド丁番 掘込引手 マグネットキャッチ シリンダー錠
Ⓑ	ステンレスパイプφ27.2 S環5ヶ
Ⓒ	塩ビ製 換気孔φ45

特記事項

- ・木口の形状については、G-400より選定する。
- ・見掛かり部はOP仕上とする。
- ・扉の厚みは、30mmを原則とする。
- ・芯材は、国産杉芯合板とする。

名称	剣道具収納棚		
縮尺	1/20	記号	G-1450
設計年月	令和2年2月		
横浜市建築局			

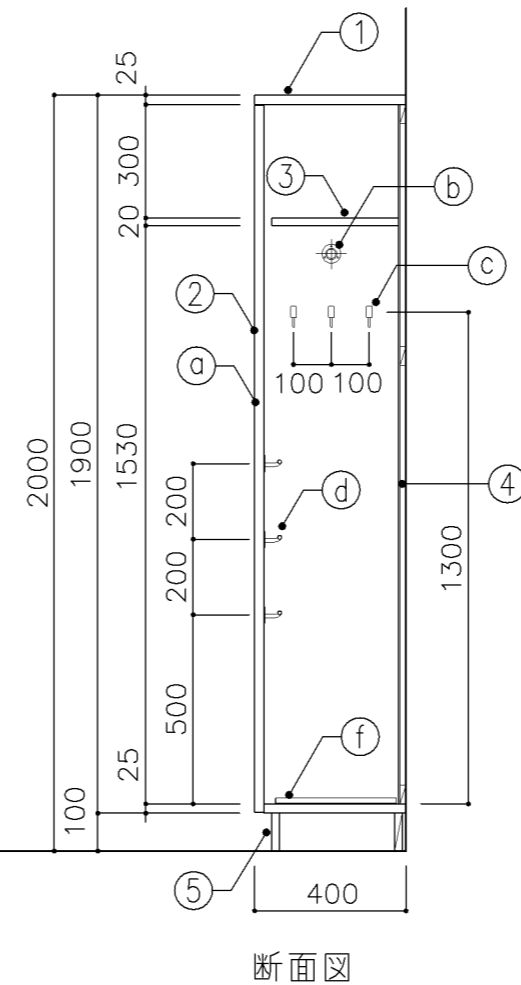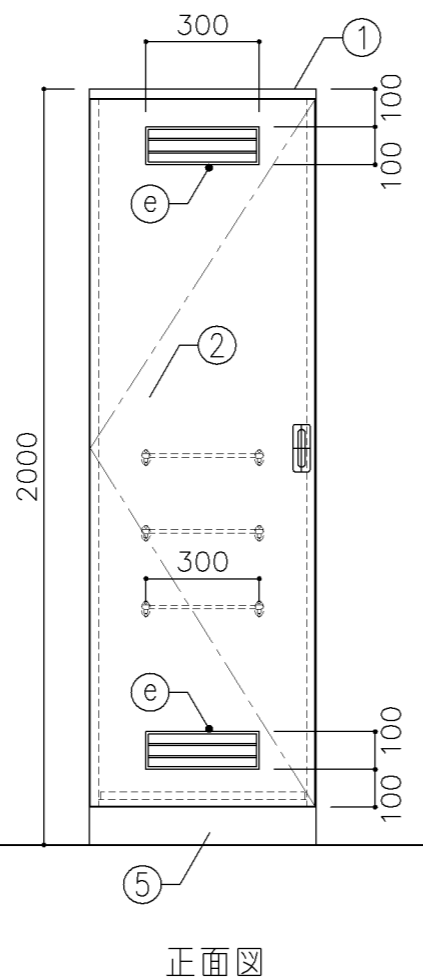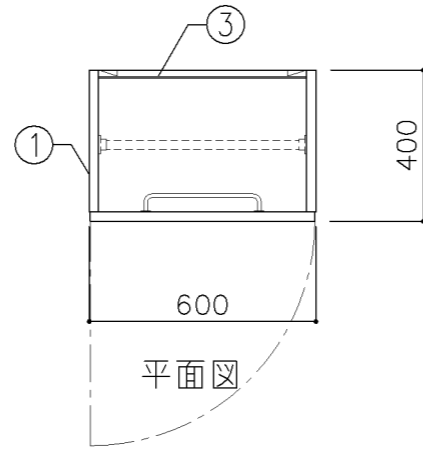

寸法

W 600 x D 400 x H 2,000

使用箇所

プール（更衣室）

仕様

番号	名称	芯材	材質	仕上
①	本体	A-1	ポリエステル化粧合板	
②	扉	A-1	ポリエステル化粧合板	
③	棚板	A-1	ポリエステル化粧合板	
④	裏板	片A-1	ポリエステル化粧合板	
⑤	巾木	B-1	ポリエステル化粧合板	

金物

番号	使用箇所	名称
a	扉	ステンレス丁番、国産掘込引手、戸当り
b	パイプ	ステンレスパイプ27.2φ、S環付
c	フック	ステンレス
d	雑巾掛	ステンレス製 W=300
e	換気孔	塩ビ製
f	水受皿	ステンレス製 250X450X40

特記事項

- ・木口の形状については、G-400より選定する。
- ・扉の厚みは、25mmを原則とする。
- ・芯材は、国産杉芯合板とする。

名称	清掃用具入		
縮尺	1/20	記号	G-1520
設計年月	令和2年2月		
横浜市建築局			

